

図名	多分機配置図
図番	1300011
縮尺	1/30
作成	17/30
検査	
承認	
設計	
監理	
建築	
電気	
機械	
衛生	
消防	
その他	
備考	

札幌市建設局様
 国庫補助事業
 東部スラッジセンタ-キープラン機修繕設備補修工事
 機器修繕平面図 (4/5)
 (2階平面図)
 新橋ク-ODA700038000008
 三栄電機工業株式会社
 札幌支店


2FL
 1FL+7750~1FL+10200
 (GL+14850~GL+17300)

1. 本図は、設計者の責任で作成されたものであり、施工にあたっては、必ずしもこの図面を厳密に遵守するものではない。

2. 本図は、設計者の責任で作成されたものであり、施工にあたっては、必ずしもこの図面を厳密に遵守するものではない。


3. 本図は、設計者の責任で作成されたものであり、施工にあたっては、必ずしもこの図面を厳密に遵守するものではない。

比例尺	日付	承認	設計	改訂内容
1/100				
1/100				
1/100				

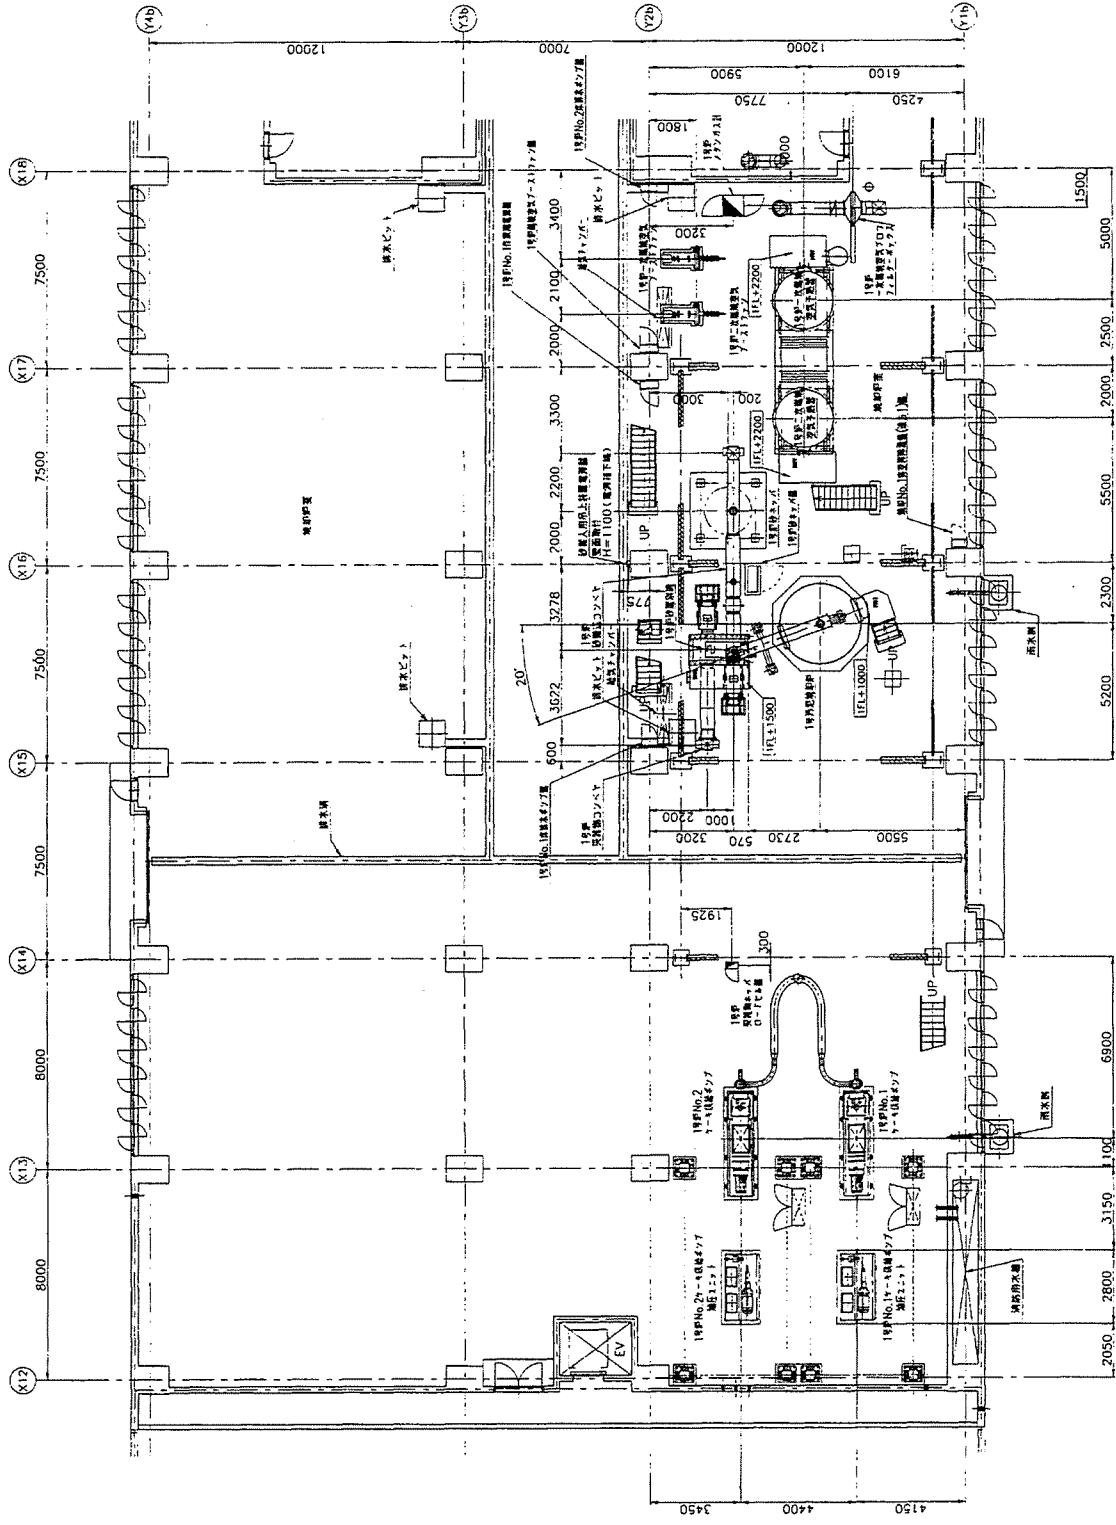

図号	名称	数量	材質	仕様	工事
05-04-13	汚泥脱水機	1	鋼製	1階平面図 (X12-X18)	汚泥脱水機
07	AC2000A	1	鋼製	1階平面図 (X12-X18)	汚泥脱水機


図面番号	02
図名	2階平面図 (X1B-X25)
縮尺	1/100
作成者	〇〇〇
承認者	〇〇〇
作成日	〇〇/〇〇/〇〇
図面内容	2階平面図 (X1B-X25)

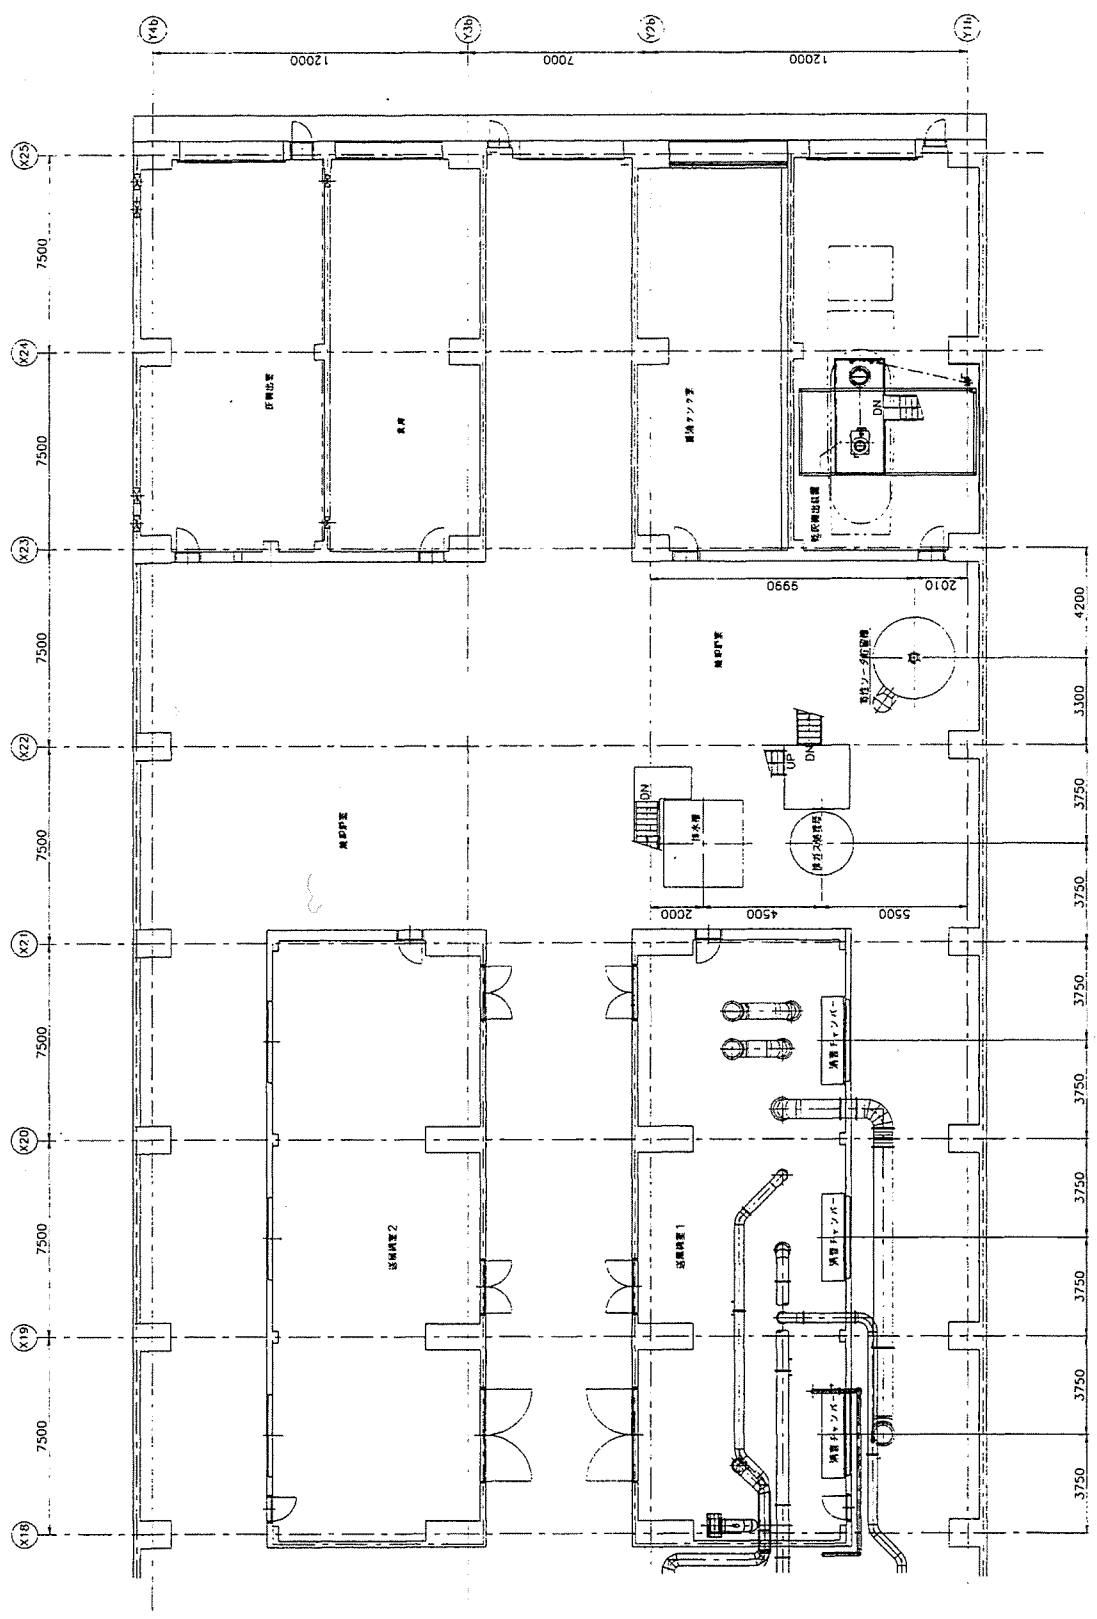

図面番号	02	図名	2階平面図 (X1B-X25)	縮尺	1/100
作成者	〇〇〇	承認者	〇〇〇	作成日	〇〇/〇〇/〇〇
図面内容	2階平面図 (X1B-X25)				


名称	札幌市建設局下水道河川部建設課
所在地	札幌市建設局下水道河川部建設課
工種	下水道施設
用途	汚泥処理設備
図面番号	023737
縮尺	1/100
作成者	〇〇〇
承認者	〇〇〇
作成日	〇〇/〇〇/〇〇
図面内容	2階平面図 (X1B-X25)

設計者	日付	承認	設計
▲▲▲			
▲▲▲			
▲▲▲			

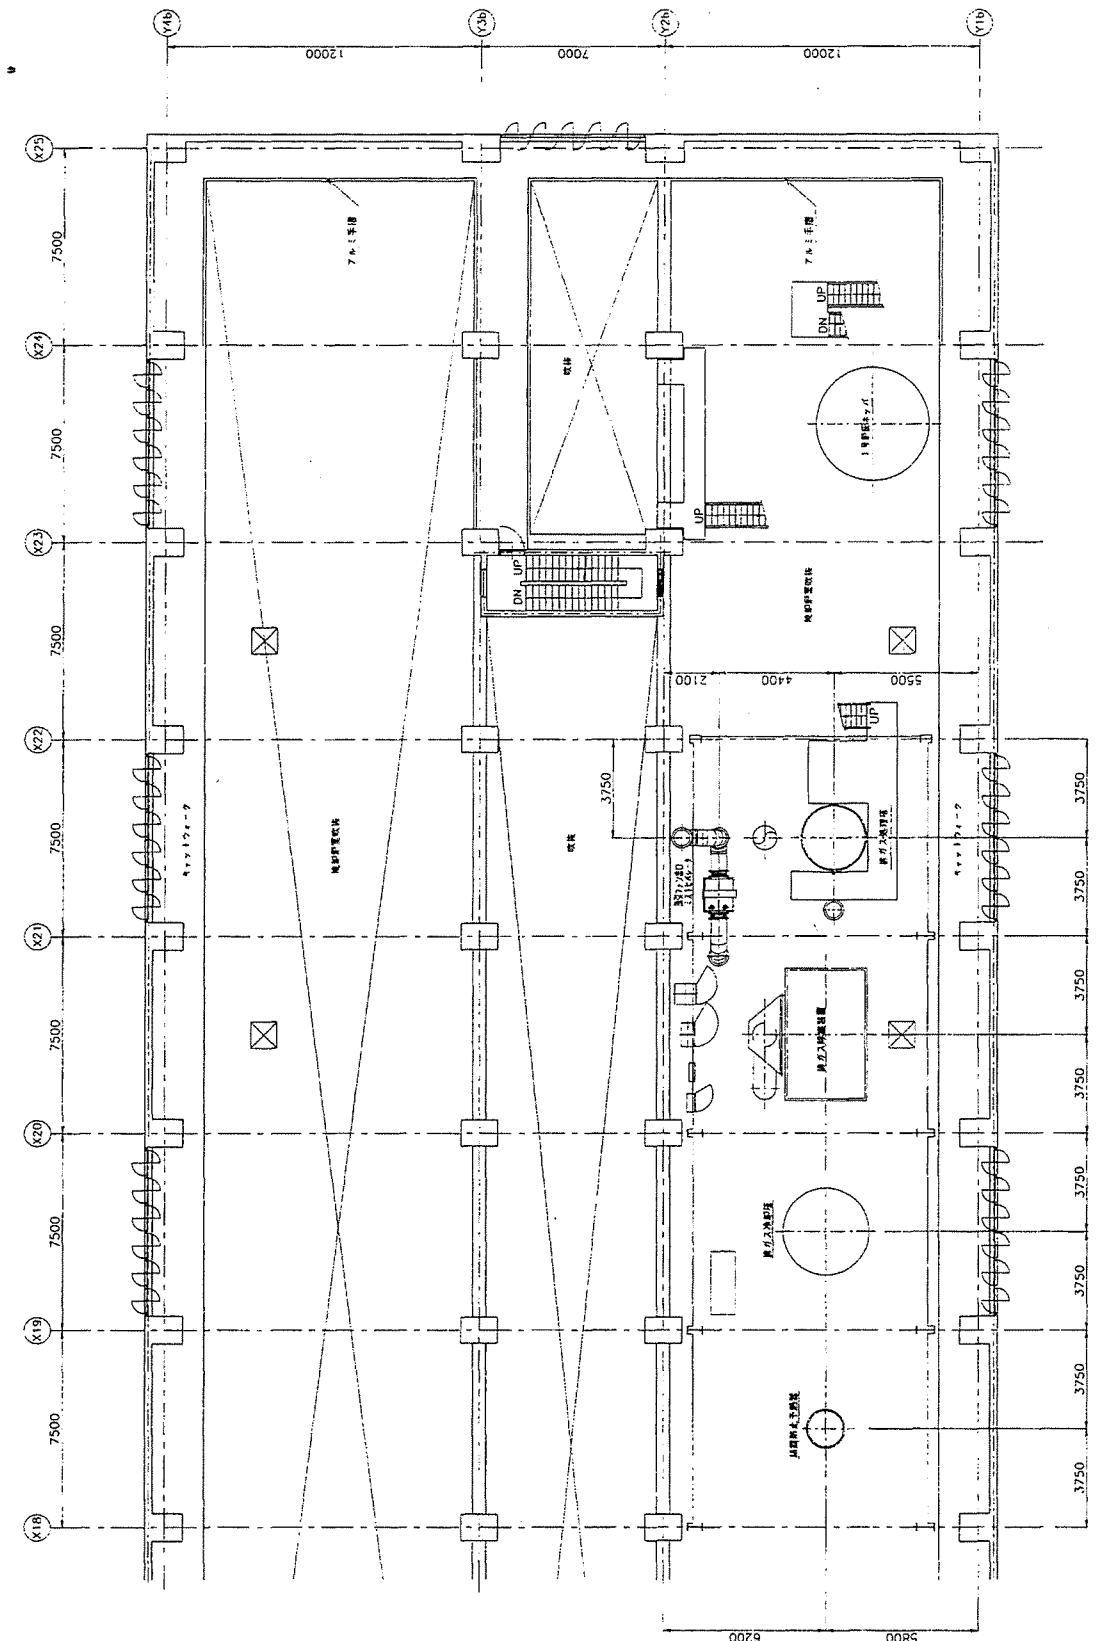

図号	名称	数量	仕様	記号
棟名	番地	工務名	設計	設計者
構造	棟名	設計	設計者	設計者
設計	水針	設計	設計者	設計者
作図	集材・量算	名称	数量	仕様
尺貫	1/100	図面番号	DW-103345	
日付	06.04.13	設計者	株式会社 TAKUMA CO., LTD.	
09	TAKUMA	設計者	TAKUMA	

設計者	日川 栄治	設計	改訂内容
校核者			
承認者			
作成者			
図面番号			

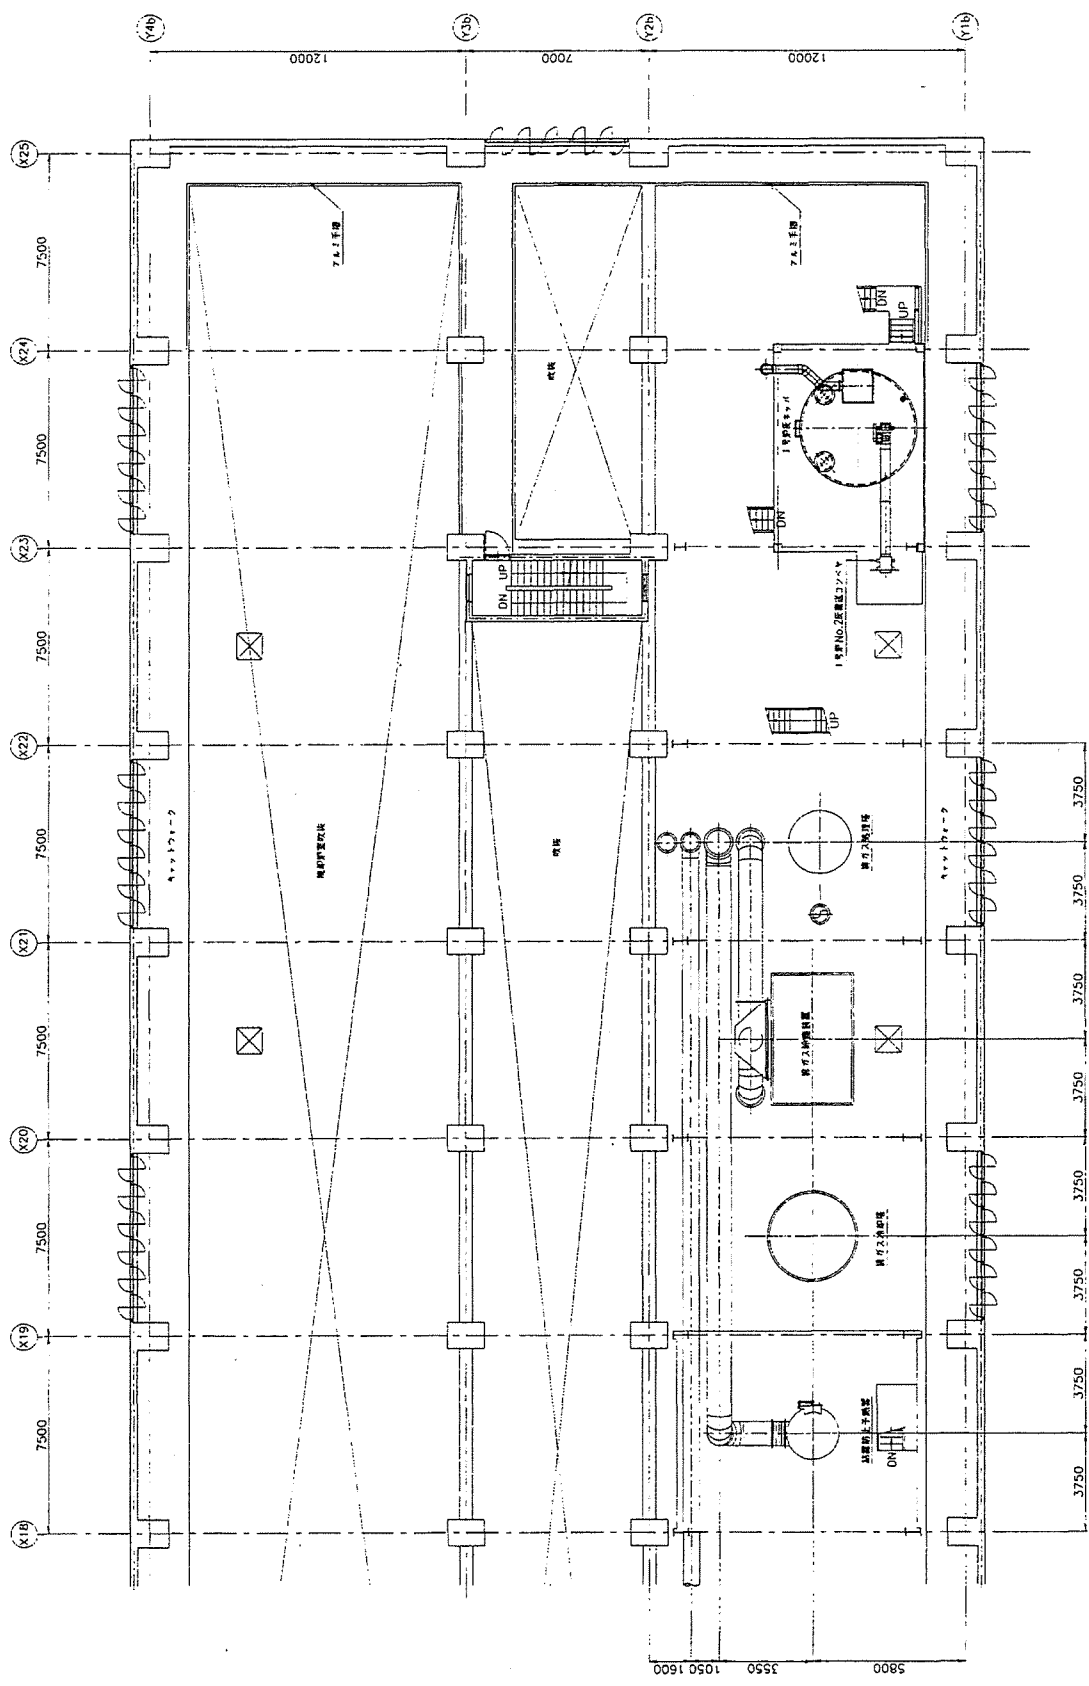


図号	名称	数量	打数	記号
01	中央			
02	水川			
03	水行			
04	水行			
名称	数量	打数	記号
01			
02			
03			
図号	名称	数量	打数	記号
01	中央			
02	水川			
03	水行			
04	水行			
図号	名称	数量	単位	設計内容
△				
△				
△				
△				

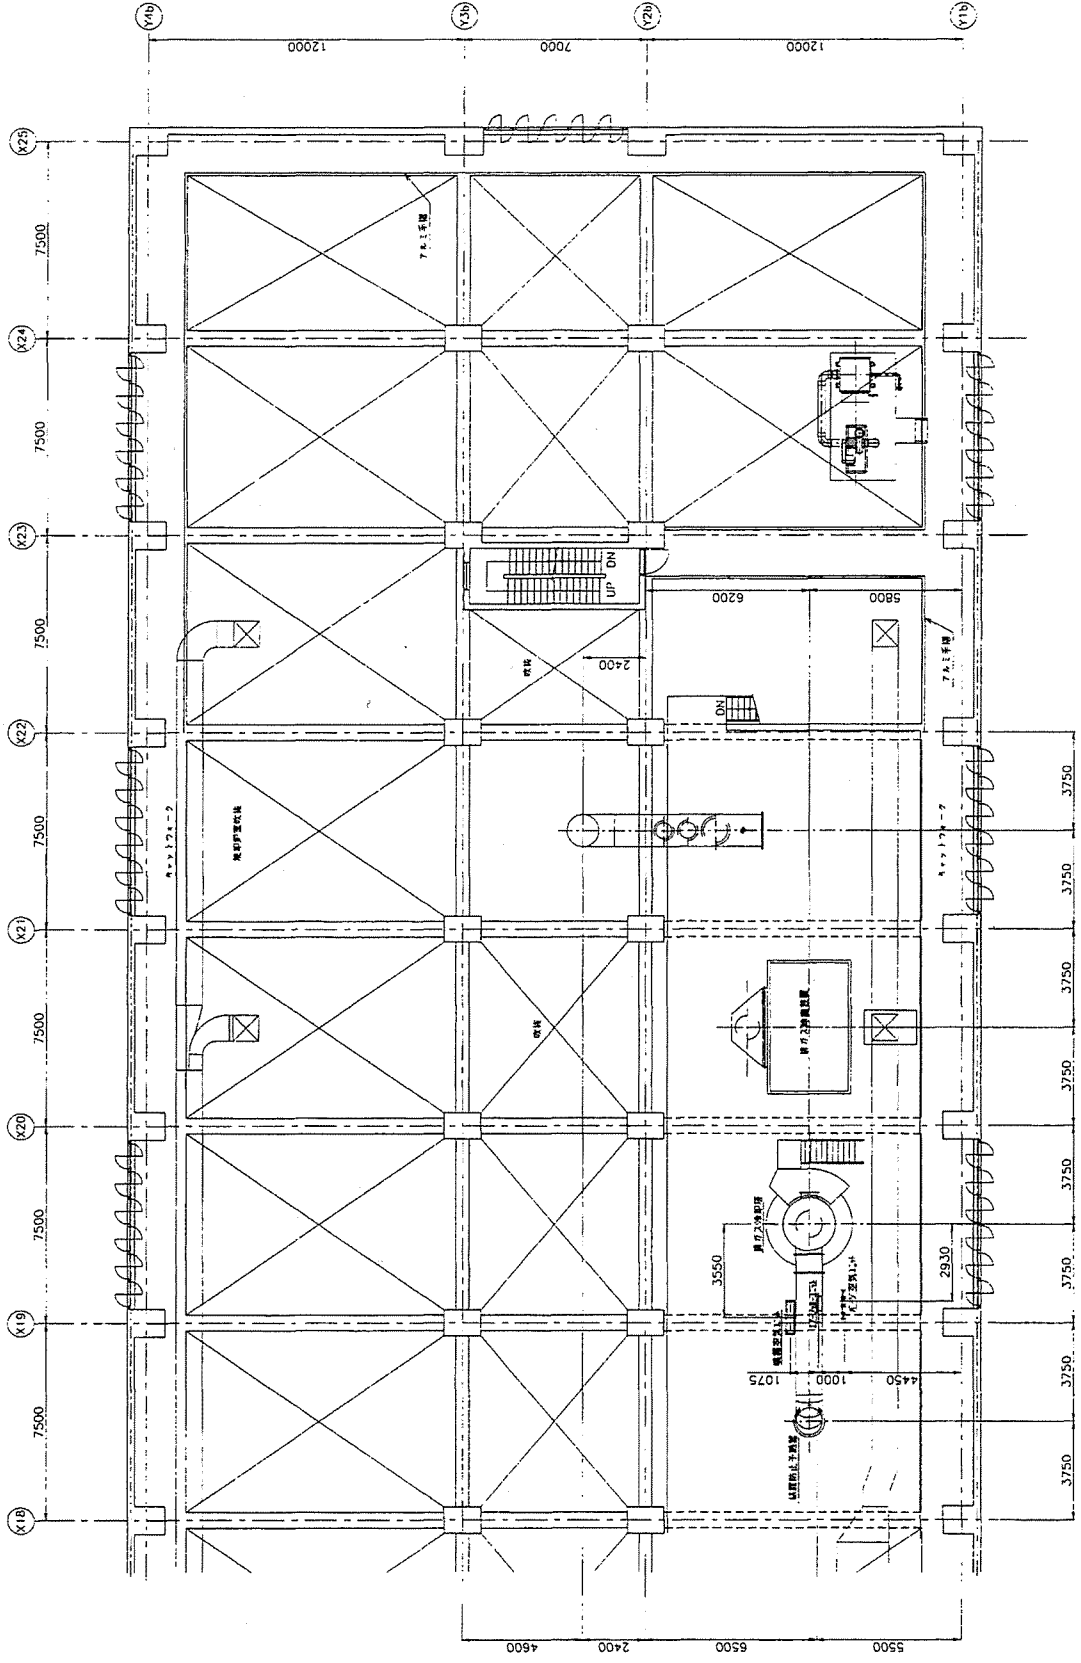


図号	名称	数量	単位	設計内容
△				
△				
△				
△				

名称	数量	単位	設計内容
△			
△			
△			

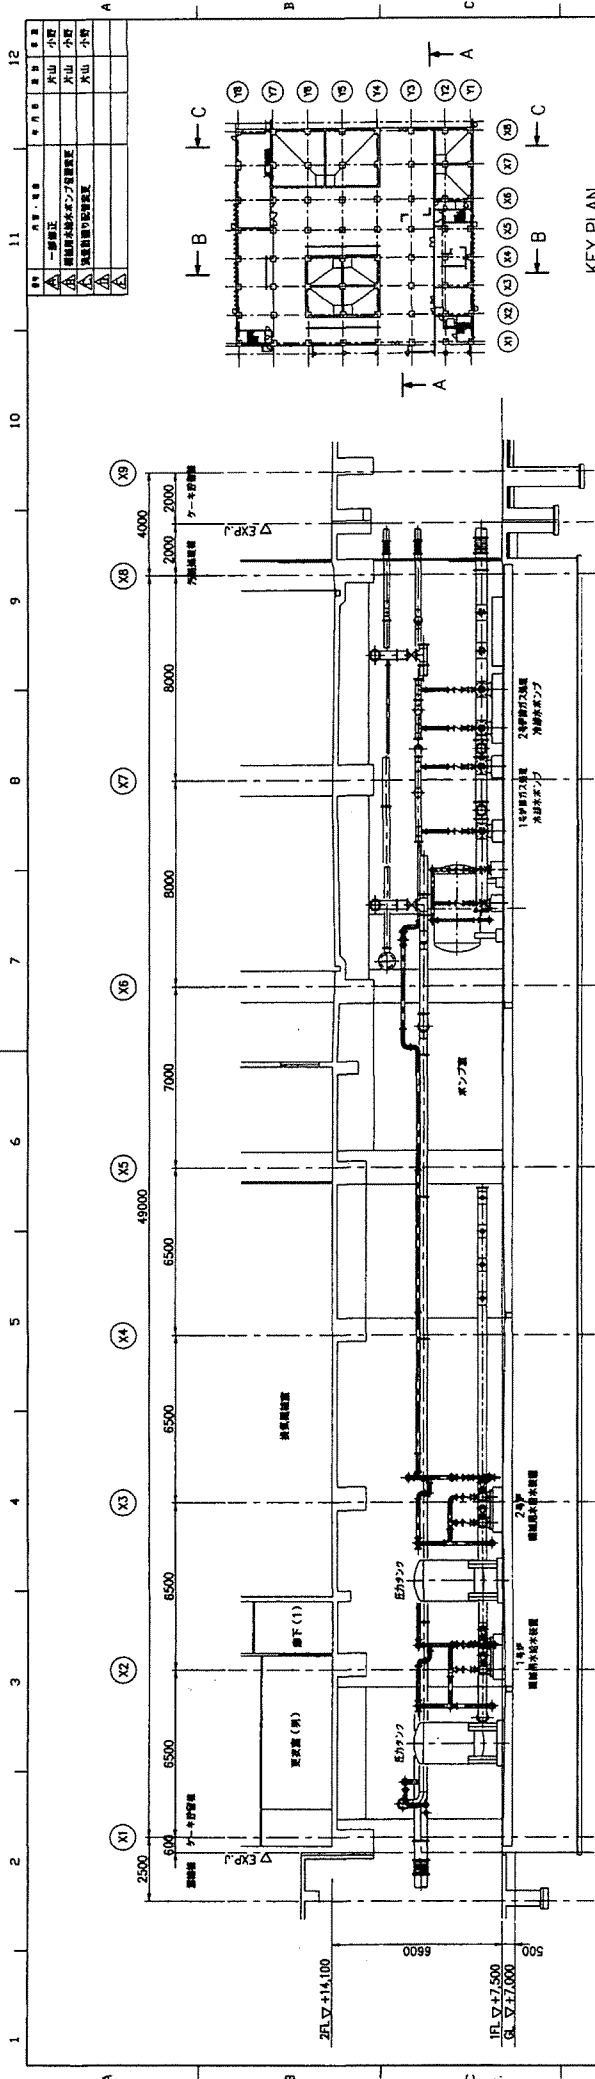


KEY PLAN

断面 A-A

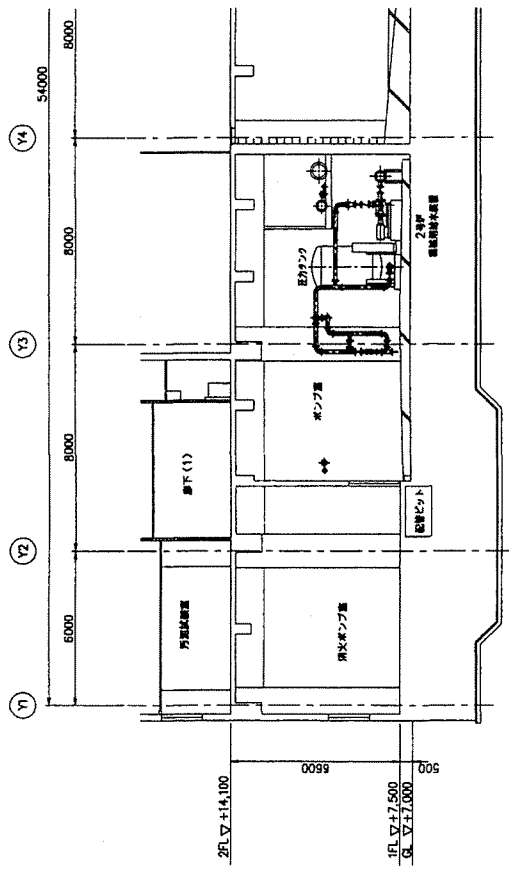


断面 B-B

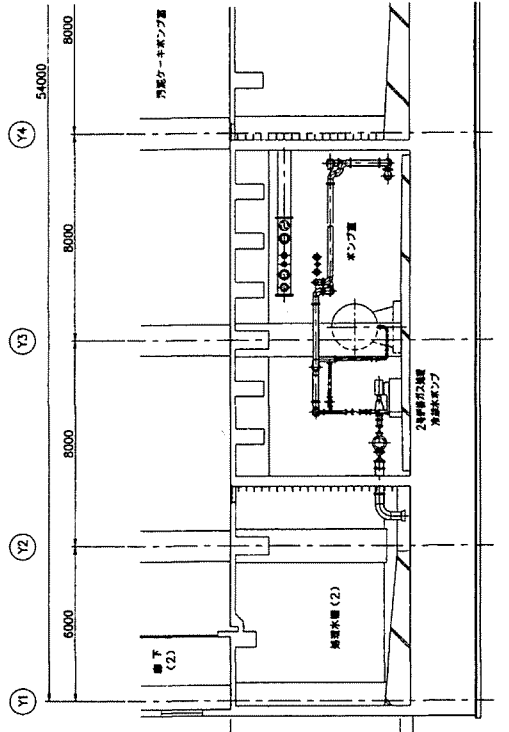


断面 C-C

設計者	J07X0162	所在地	札幌市豊平区 下木通深川 豊平区役所
発注者	汚泥処理設備	設計者	豊平スラッジセンター
竣工	竣工予定 1501/日	設計者	豊平区役所 豊平スラッジセンター 建設課 建設課 建設課
設計者	大塚 大塚	設計者	大塚 大塚
設計者	大塚 大塚	設計者	大塚 大塚
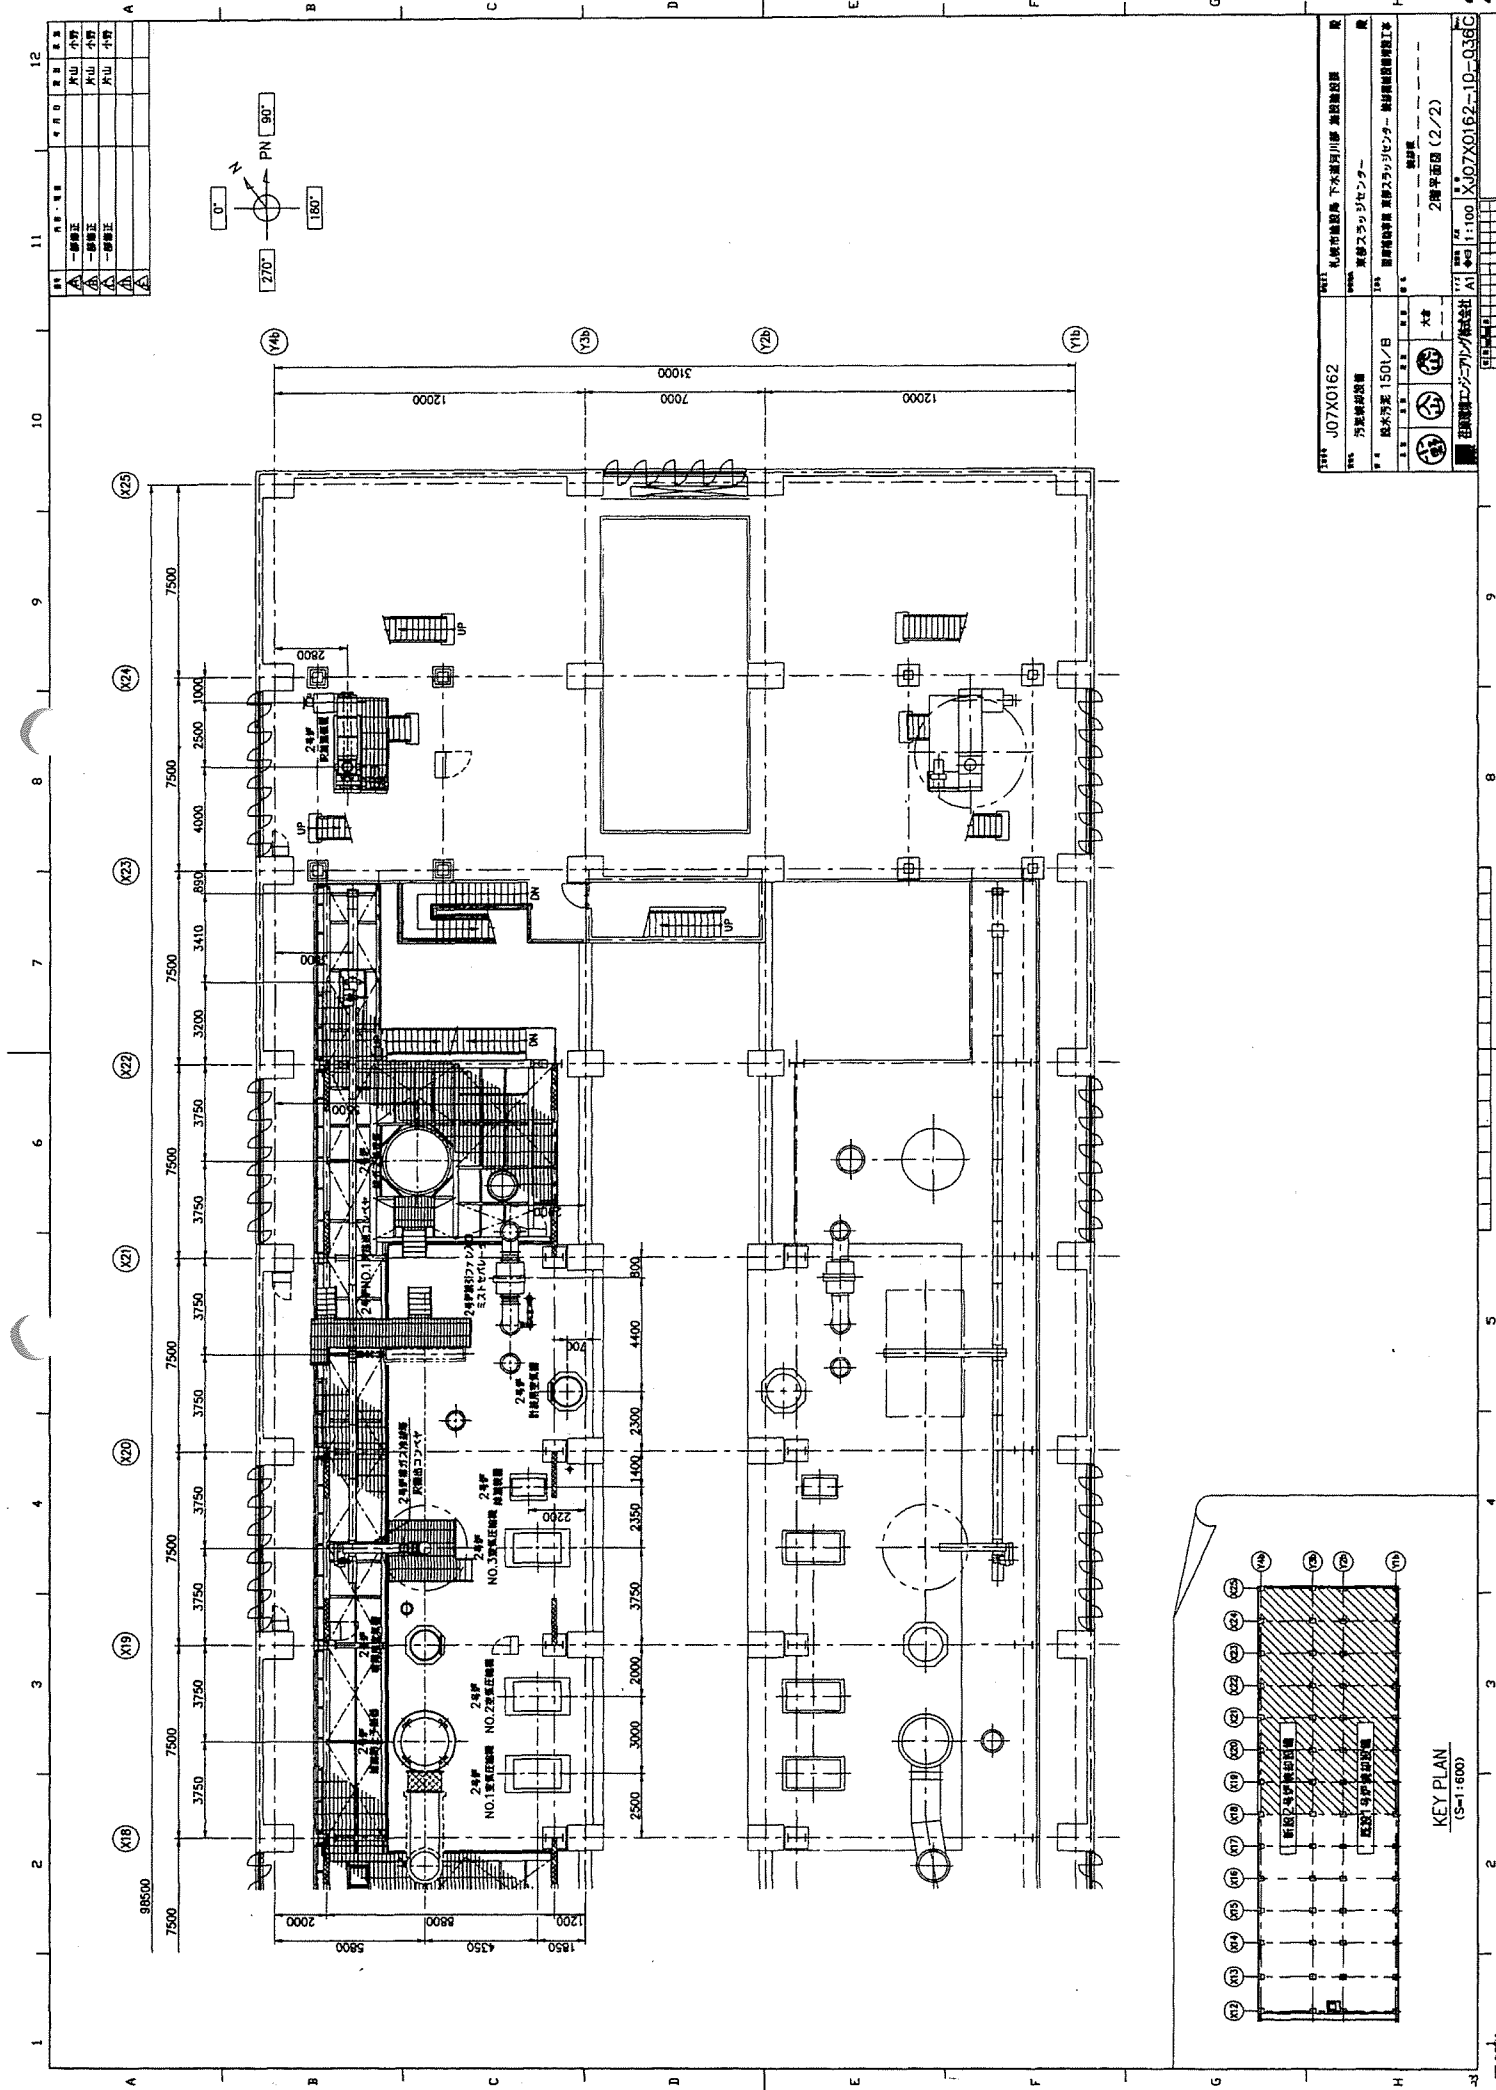


階	用途	面積	構造	基礎	基礎
11	事務室	1,100	RC	基礎	基礎
12	事務室	1,100	RC	基礎	基礎


名称	J07X0162	所在地	札幌市東区南 下木通河川部 海防隊跡
用途	分譲ビル	設計者	東洋建設
規模	2階	建築士	東洋建設
完成	1501/8	建築士	東洋建設
設計	2階平面図 (2/2)	建築士	東洋建設
縮尺	1:100	建築士	東洋建設
縮尺	1:100	建築士	東洋建設
縮尺	1:100	建築士	東洋建設

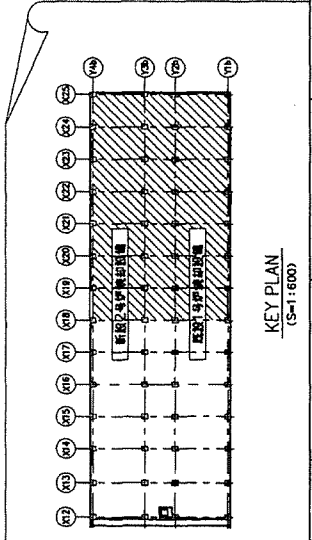

KEY PLAN
(S=1:600)

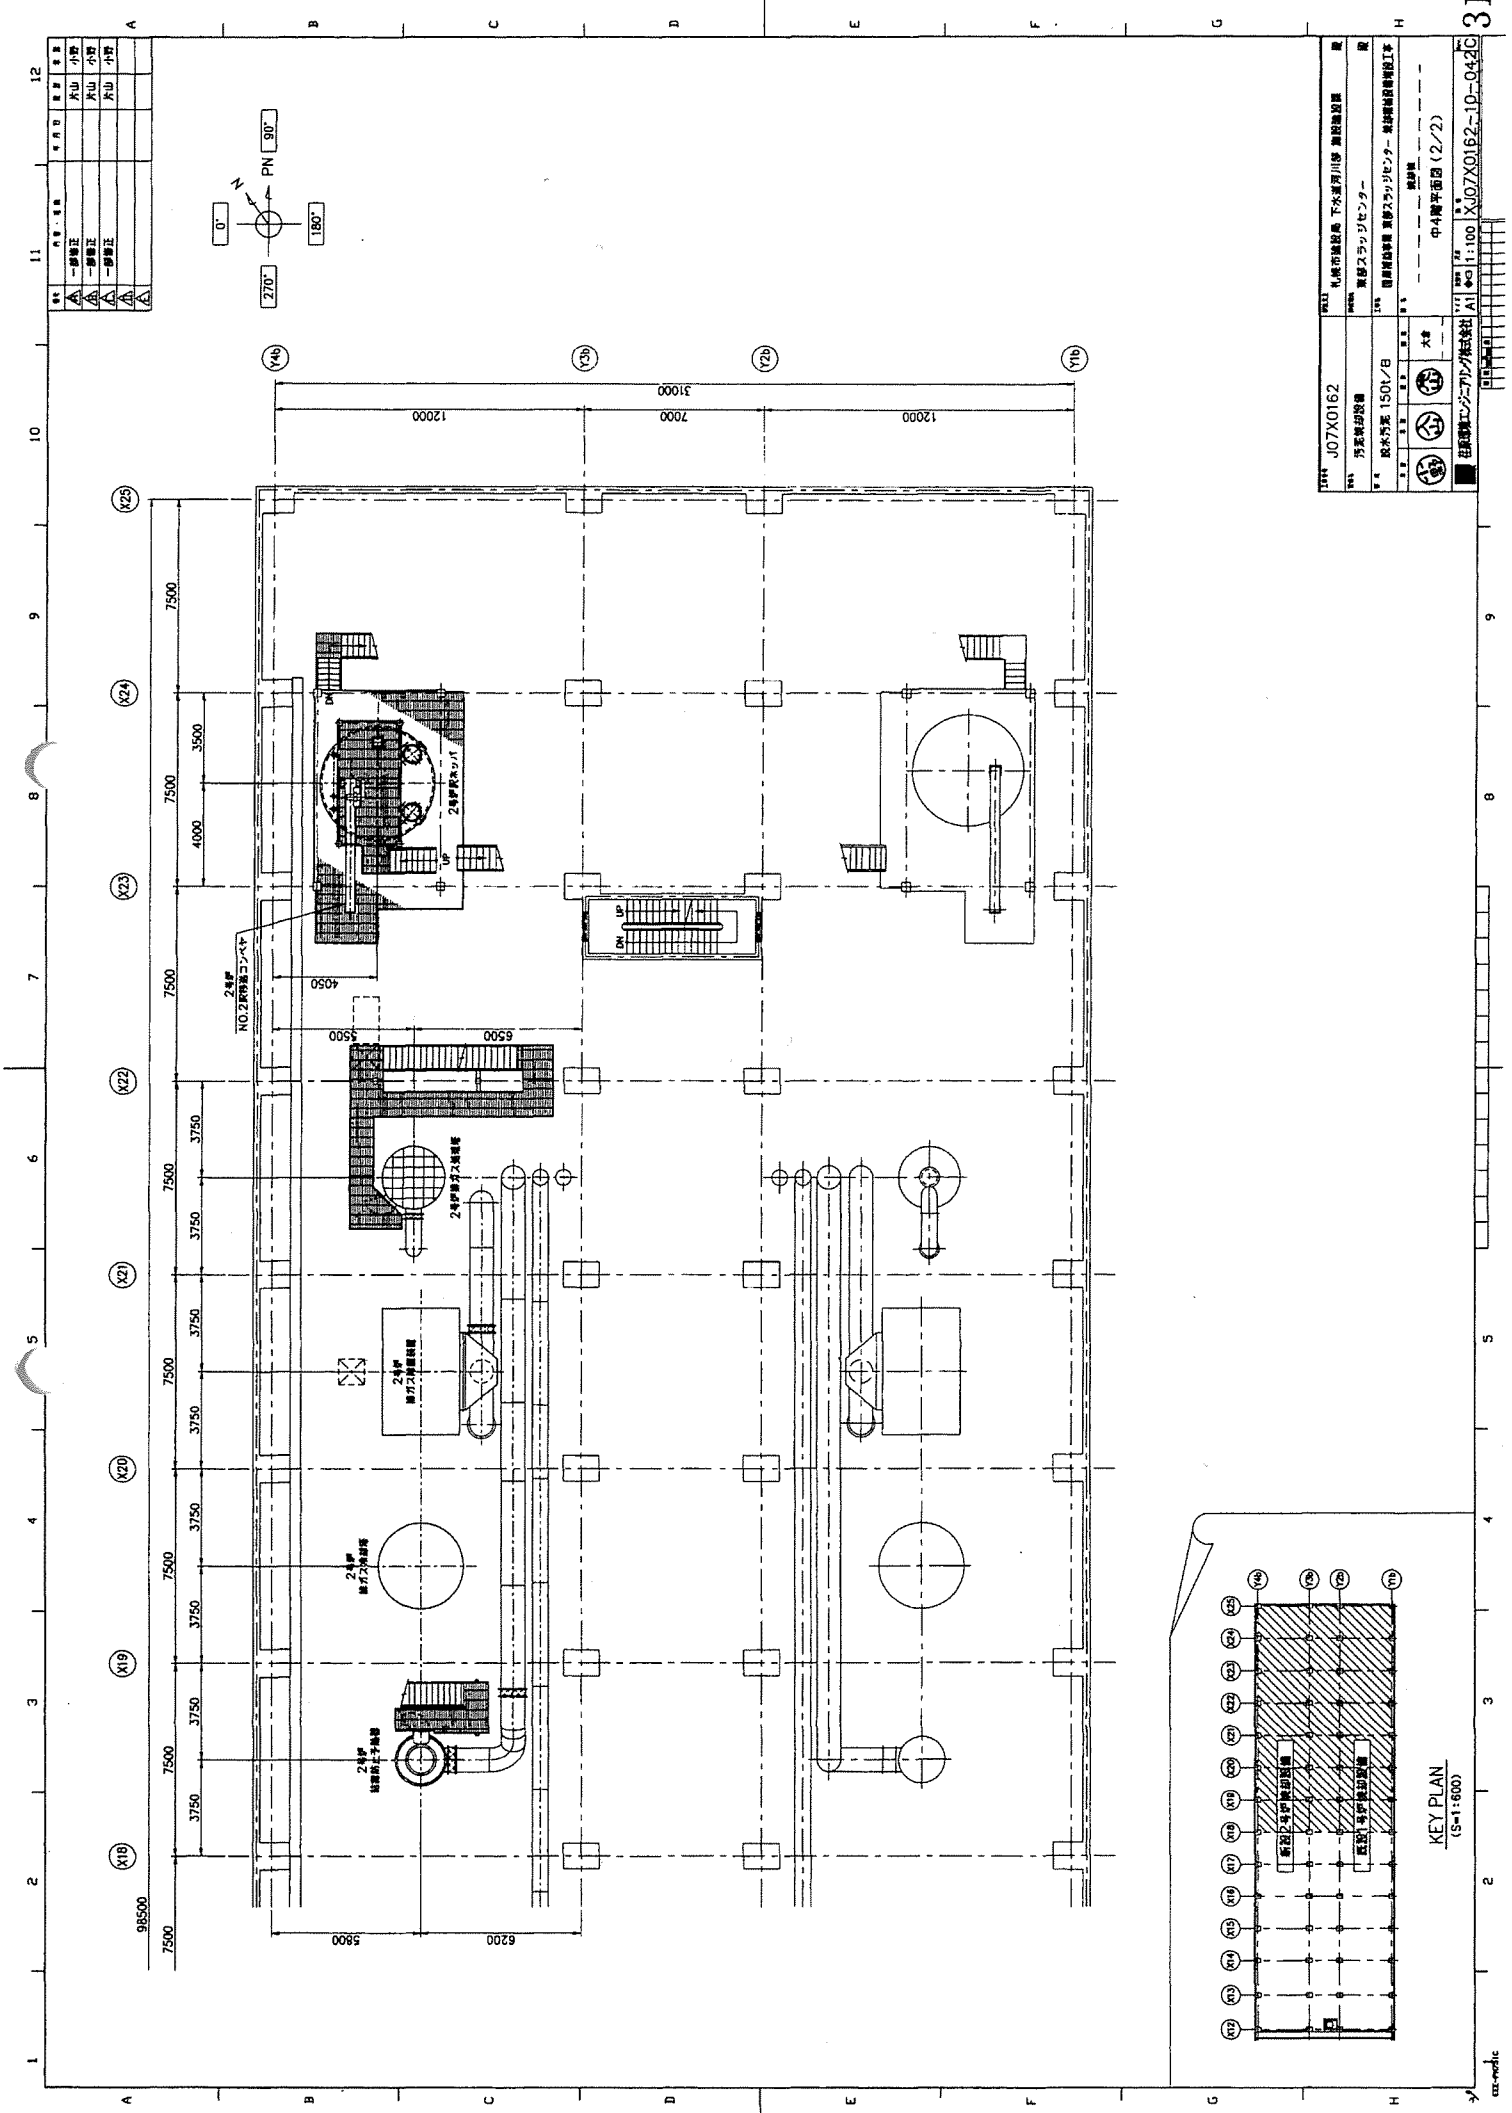


12	11	10	9	8	7	6	5	4	3	2	1
A	B	C	D	E	F	G	H				

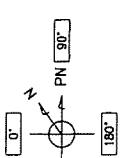


12	11	10	9	8	7	6	5	4	3	2	1
A	B	C	D	E	F	G	H				

プロジェクト名	J07X0162
所在地	札幌市東区南一条西三丁目
建築主	株式会社 札幌市東区南一条西三丁目
設計者	株式会社 札幌市東区南一条西三丁目
スケール	1:100
図名	2F平面図 (2/2)
作成日	2012.10.04
作成者	中4 藤平 大
承認者	
チェック	
最終チェック	
最終承認	
最終確認	
最終修正	
最終完成	
最終印刷	
最終配布	
最終保存	
最終バックアップ	
最終削除	
最終リセット	
最終終了	

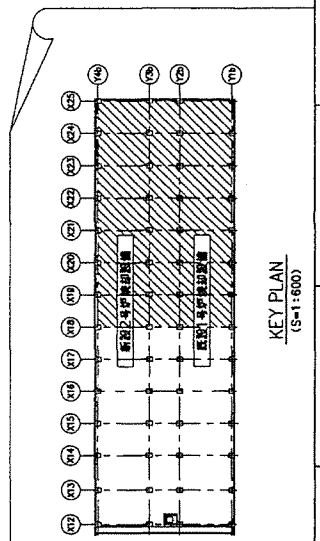

KEY PLAN
(S=1:600)

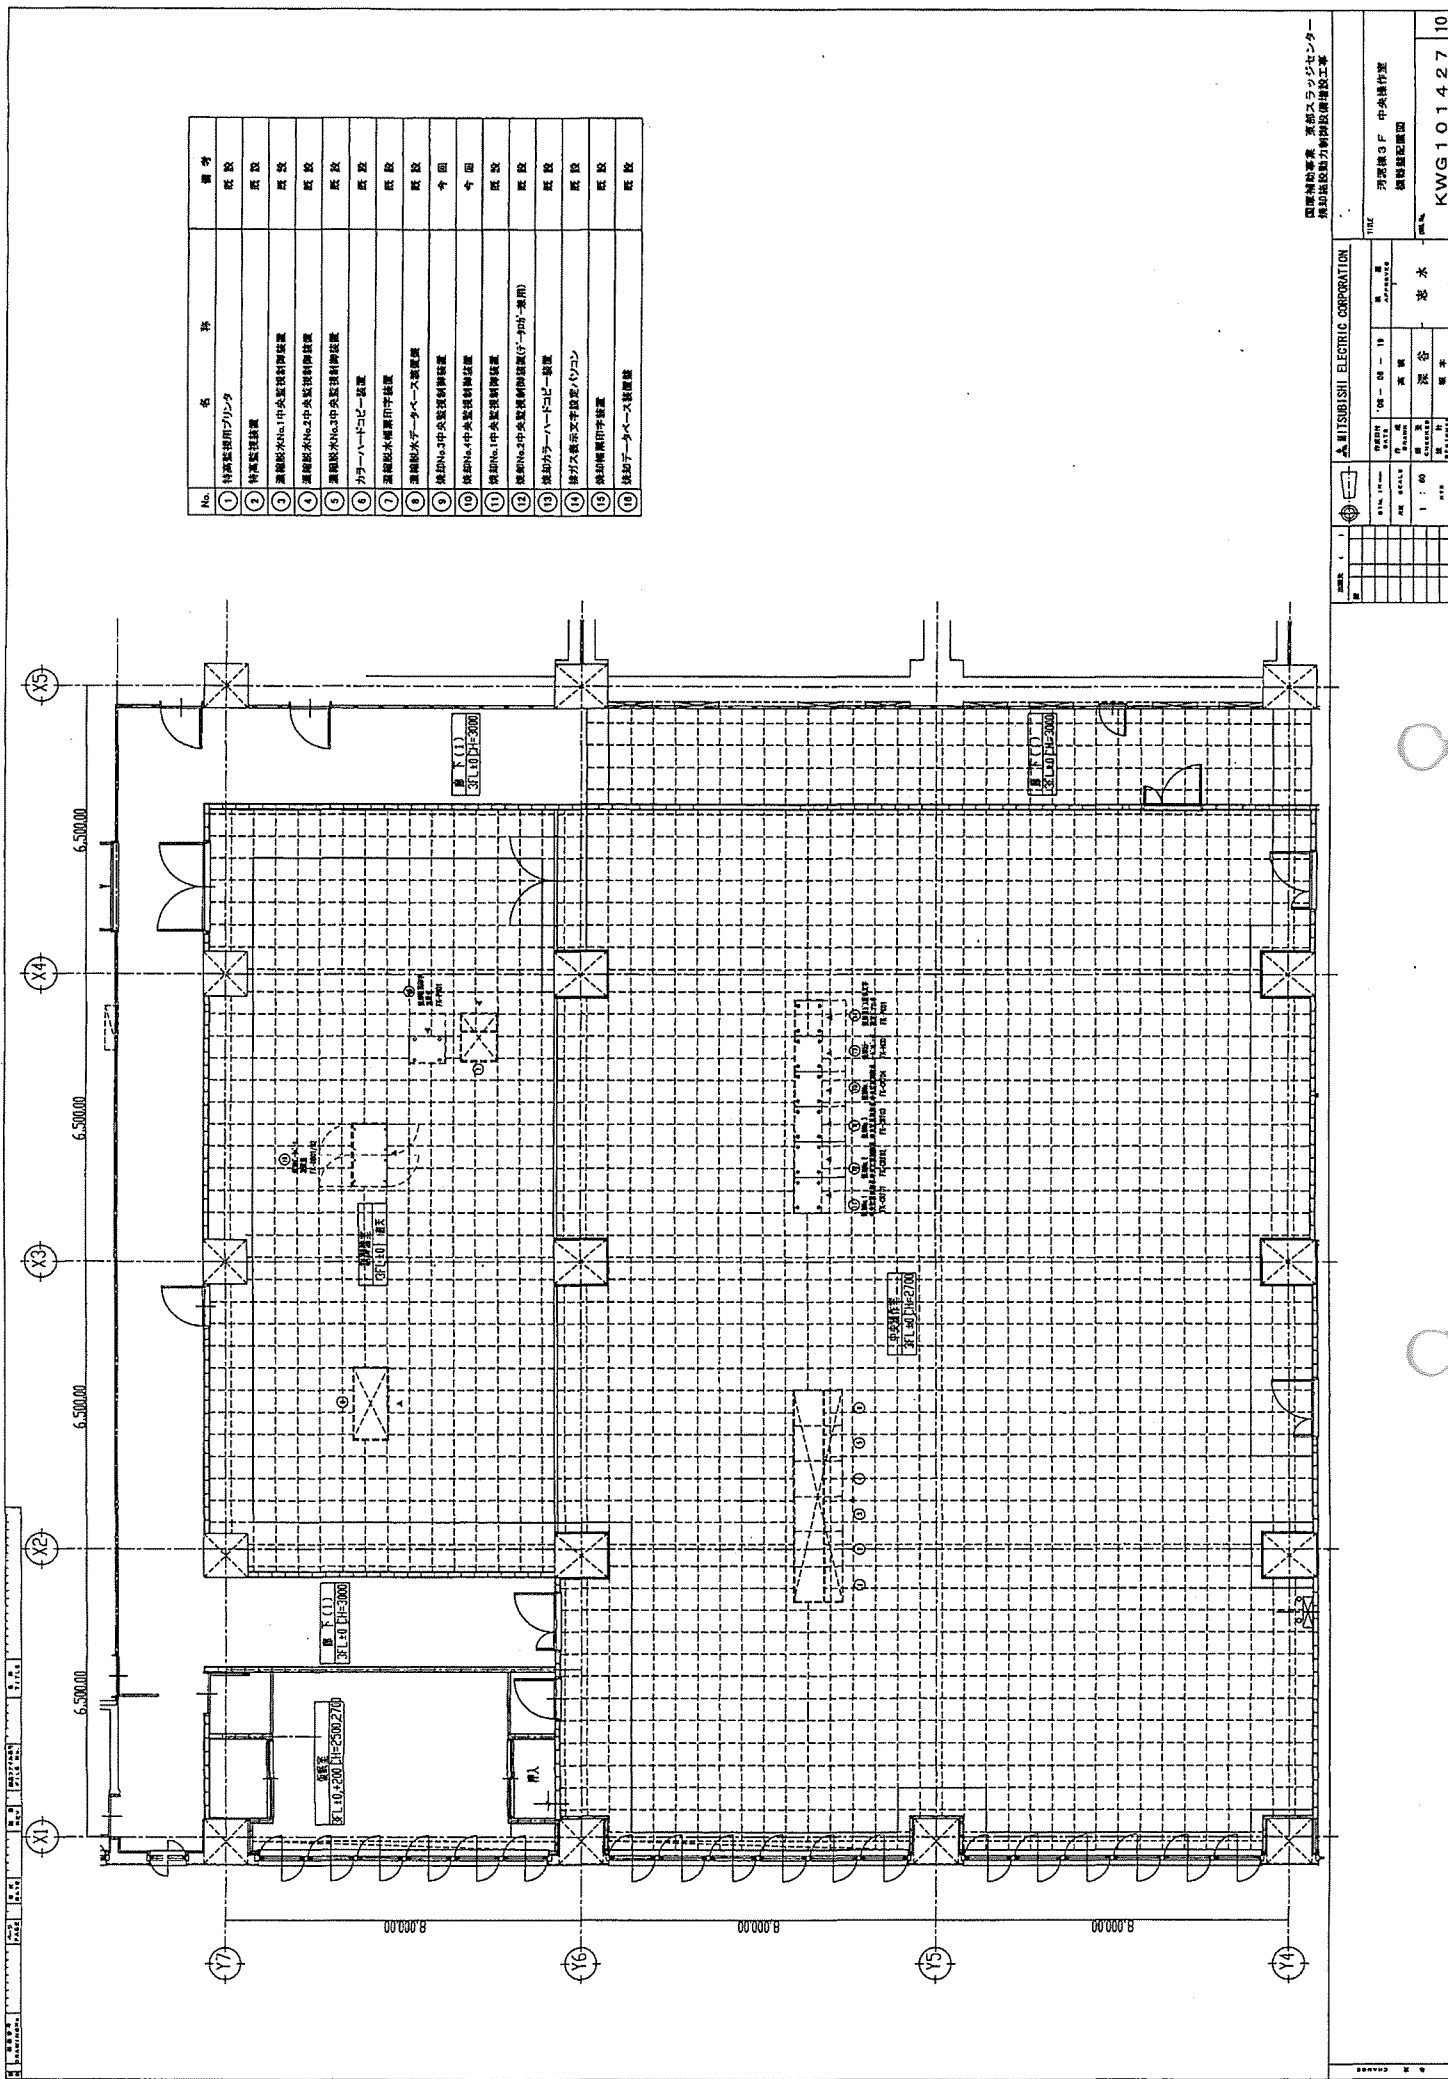

No.	名	許	備考
①	特殊監視用プリンタ		既設
②	特殊監視装置		既設
③	監視用No.1中央監視制御装置		既設
④	監視用No.2中央監視制御装置		既設
⑤	監視用No.3中央監視制御装置		既設
⑥	カメラハードコピー装置		既設
⑦	監視用カメラ用字装置		既設
⑧	監視用カメラデータベース装置		既設
⑨	監視用No.1中央監視制御装置		今回
⑩	監視用No.2中央監視制御装置		既設
⑪	監視用No.3中央監視制御装置		既設
⑫	監視用No.4中央監視制御装置(10台-備用)		既設
⑬	監視用カメラハードコピー装置		既設
⑭	監視用カメラデータベース装置/PCコン		既設
⑮	監視用カメラ用字装置		既設
⑯	監視用データベース装置		既設

三菱電機株式会社 東部エレクトロニクス
 福岡地区動力制御設備工事

MITSUBISHI ELECTRIC CORPORATION	
DATE	08-09-18
SCALE	1:100
PROJECT	深谷 池水
DESIGNER	池水
CHECKER	池水
APPROVER	池水
TITLE	河原橋3F 中央操作室 監視装置配線図
NO.	KWG101427 10