


図号	備考	日付	承認	訂正	改訂内容
△					
△					
△					
△					

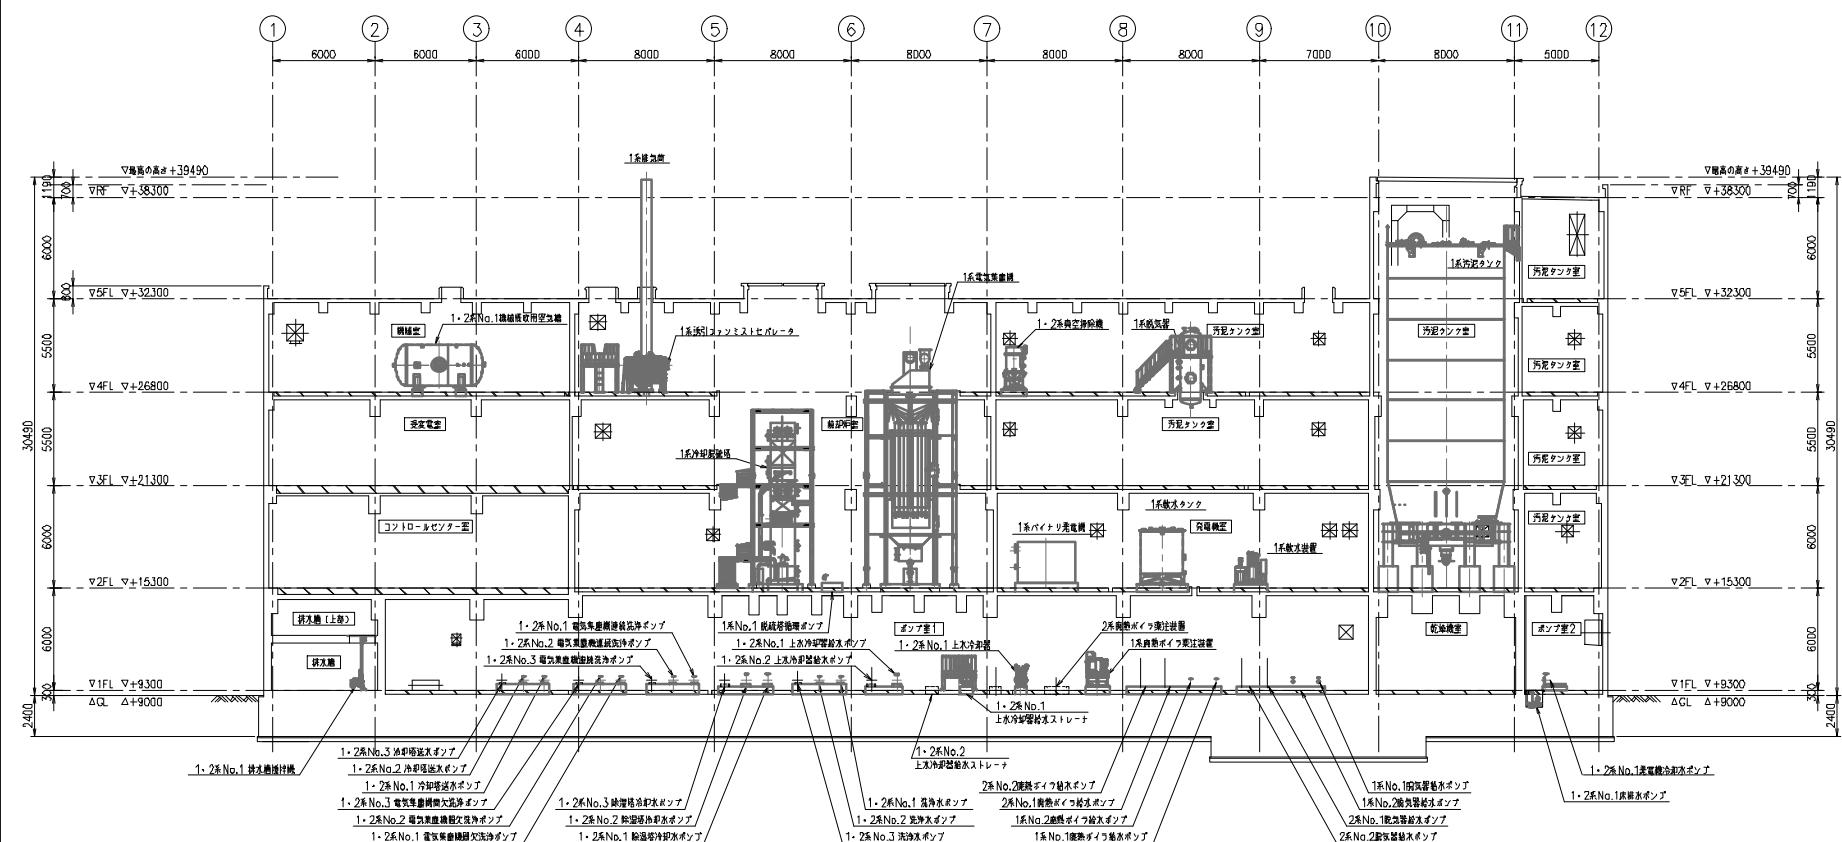


A-A断面 (B~C 通断) S=1/150

名称	図面	枚数	備考	製図	承認	訂正	取付
----	----	----	----	----	----	----	----

注) 〇部は、1系範囲を示す。

番号	名称	数量	材質	注
承認	岩井 名	札幌市下水道河川局 事業推進部 施設安全課 課長		
設計	林 丹 工 名	新築・安全交付金事業 西部スワッシュセンター新1系施設建設機修機修新設工事		
調査	中西 邦 式			
設計	村 井 剛 一 氏			WSS No. 031546
作図	杉 本 名 義	機器配置断面図 (1/7)		
尺度	1/150	図面番号	DW-112993	REV
日付		株式会社 タクマ TAKUMA CO., LTD.		

図号	図名	日付	系数	縮尺	設計	改訂内容

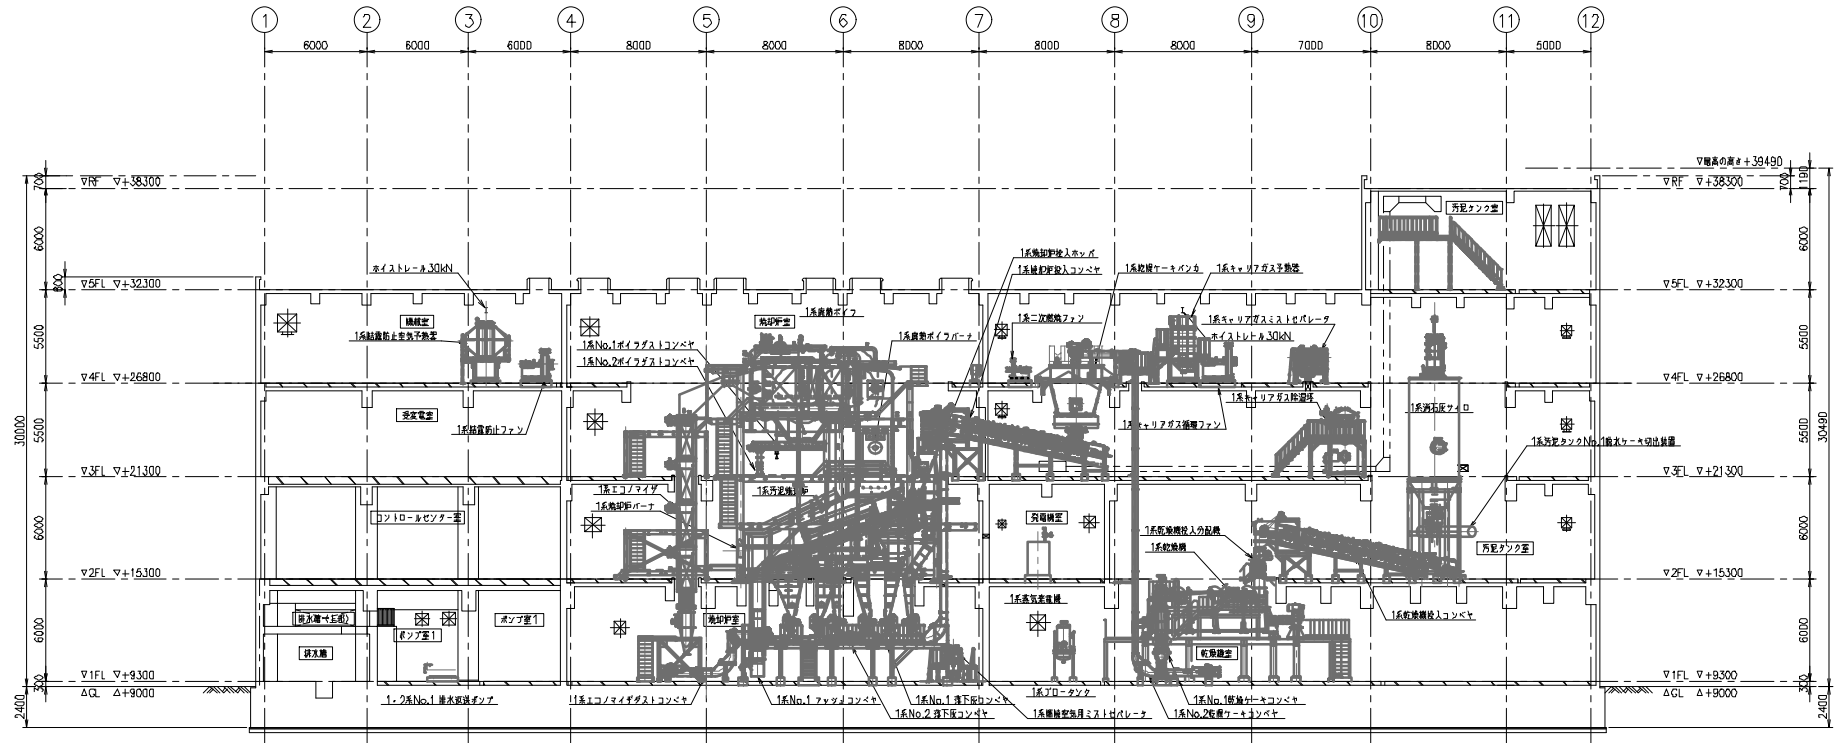


B-B断面 (C~D通稱) S=1/150

注) 〇部は、1系範囲を示す。

名	姓	役	日	時	分	秒	分	分	分
---	---	---	---	---	---	---	---	---	---

種	名	数	材	注
承	田	丸	名	札幌市下水道河川局 事業推進部 施設保全課 課
請	林	丹	工	新築・安全交付金事業 西部入フラッセンター新1系焼却施設構築新設工事
設	中	西	形	式
計	村	田	敬	WBS No. 031546
作	杉	本	名	機配置断面図 (2/7)
尺	1/150	用	番	機配置断面図 DW-112994 REV
日	付			機配置断面図 DW-112994 REV

図号	仕様	日付	承認	訂正	設計	改訂内容
△	△					
△	△					
△	△					
△	△					

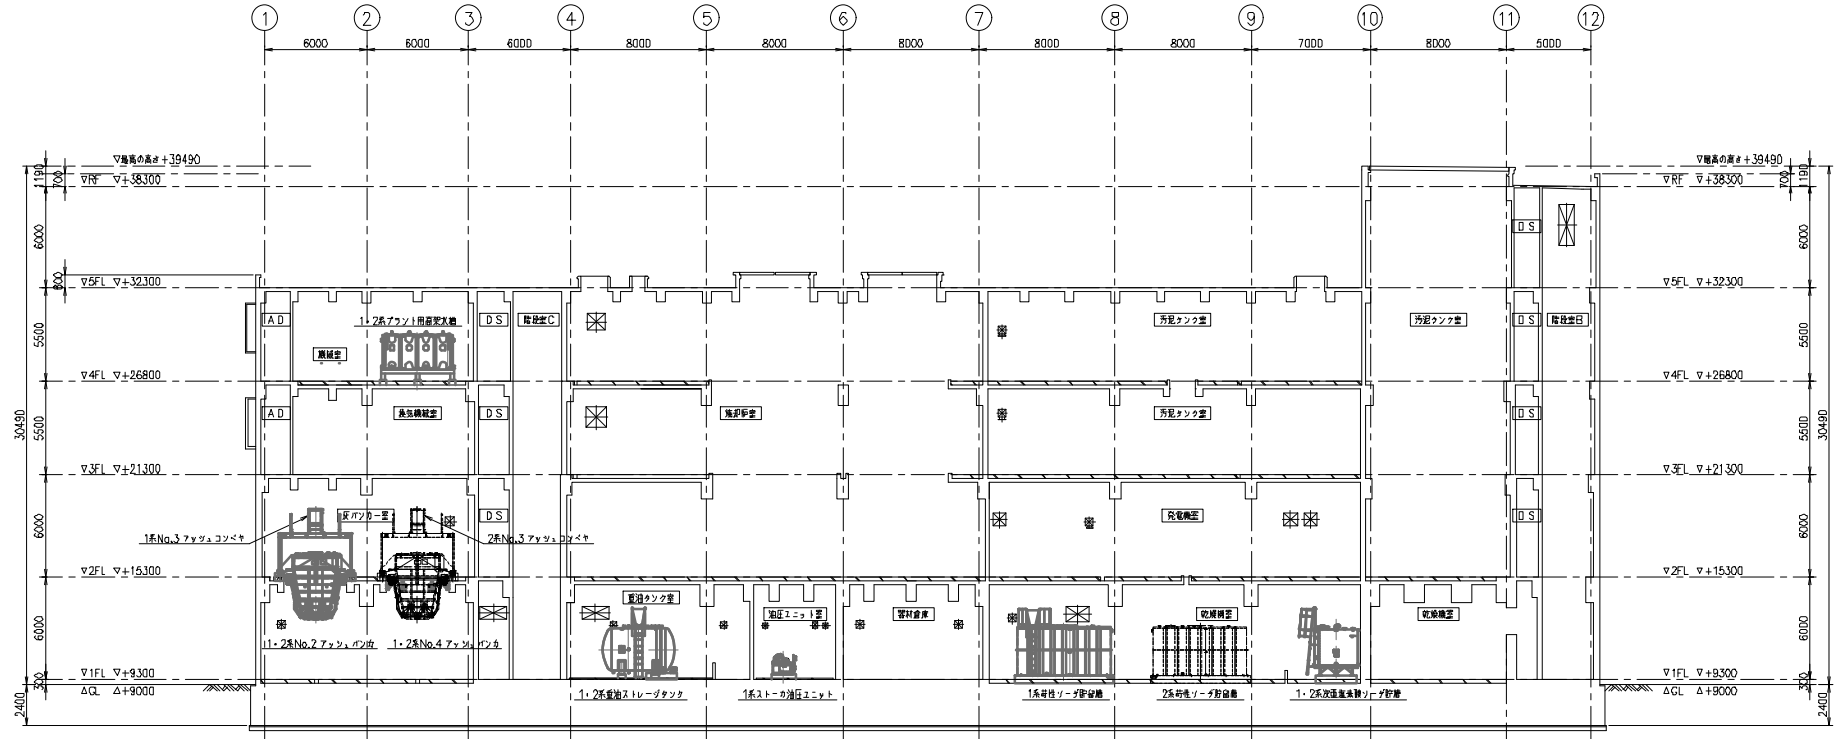


C-C断面 (F~G 通間) S=1/150

注) 〇部は、1系範囲を示す。

種別	名称	数量	材質	仕様
承認	穴田 啓生	札幌市下水道河川局 事業推進部 施設安全課 課長		
調査	林 丹 工 事 名	新築・安全交付金事業 西部入ラッシュセンター新1系増設設備機軸設置新設工事		
調査	中西 形式			
設計	村 件 欄外/設備			WBS No. 031546
作図	杉 本 名義	機器配置断面図 (3/7)		
尺度	1/150	図番	DW-112995 REV	
日付	株式会社 タクマ TAKUMA CO., LTD.			

名称	図例	寸法	仕様	数量	単位	記号	取付箇所

図号	図名	日付	承認	訂正	設計	改訂内容
△						
△						
△						
△						

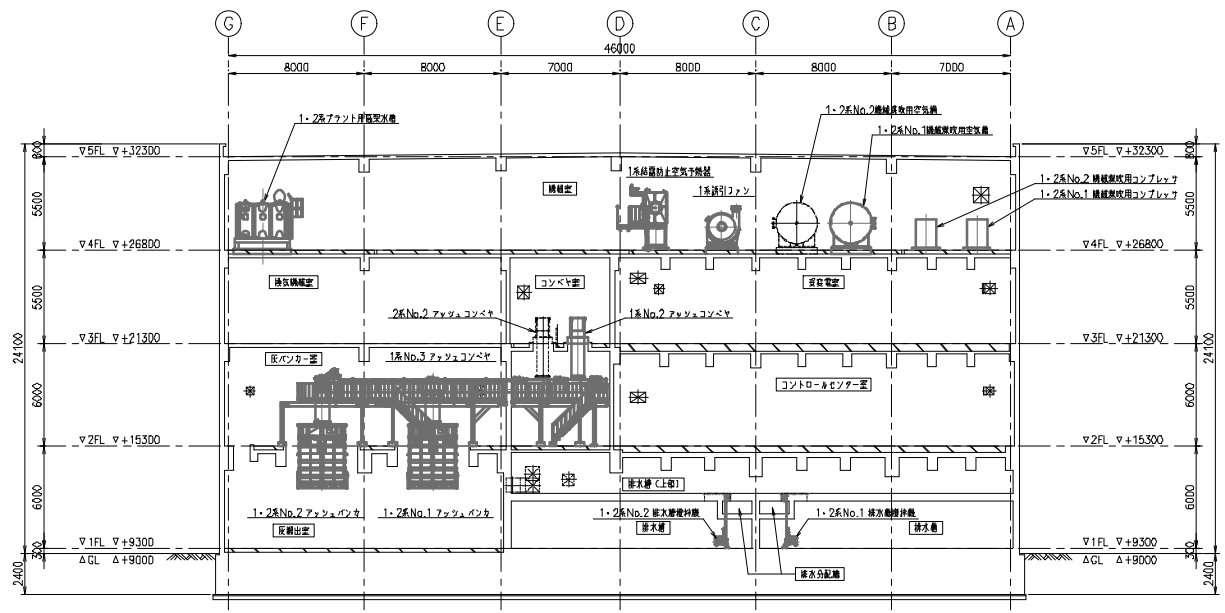


D-D 断面 (1~2 通間) S=1/150

注) 〇部は、1系範囲を示す。

種別	名称	数量	材質	注
承認	穴田 啓生	札幌市下水道河川局 事業推進部 施設保全課 職		
設計	林 丹 工 事 名	新築・安全交付金事業 西側入ラッシュセンター新1系高加圧送風機機械設備新設工事		
調査	中西 形式			
設計	材料	鋼管/鋼板	WSS No.	031546
作図	杉本 名称	機器配置断面図 (4/7)		
尺度	1/150	図章番号	DW-112996	REV
日付	株式会社 タクマ TAKUMA CO., LTD.			REV

名	姓	職	日	時	分	秒	分	秒	分	秒	分	秒

図号	仕様	日付	承認	訂正	設計	改訂内容
△	△					
△	△					
△	△					
△	△					

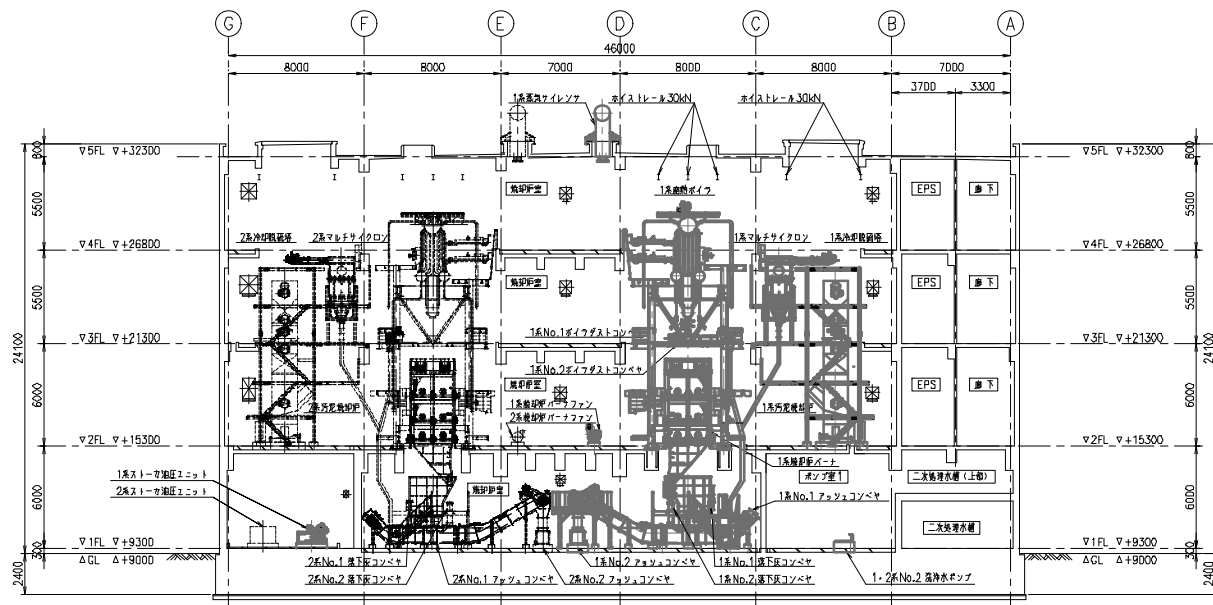


E-E 断面 (5~6 通間) S=1/150

注) 〇部は、1系範囲を示す。

種別	名称	数量	材質	注
承認	穴田 啓生	札幌市下水道河川局 事業推進部 施設保全課		機
調査	林 丹 工 事 名	新築・安全交付金事業 西都入ラッシュセンター新1系高加圧設備機軸設置新設工事		
調査	中西 形式			
設計	村 件 機軸/設備	WBS No.		031546
作図	杉 本 名称	機器配置断面図 (5/7)		
尺度	1/150	図面番号	DW-112997	REV
日付		株式会社 タクマ TAKUMA CO., LTD.		

名称	規格/仕様	材質	長さ	単位	数量	重量/体積	記号	取付箇所

図号	階数	日付	承認	訂正	設計	改訂内容
△	△					
△	△					
△	△					
△	△					

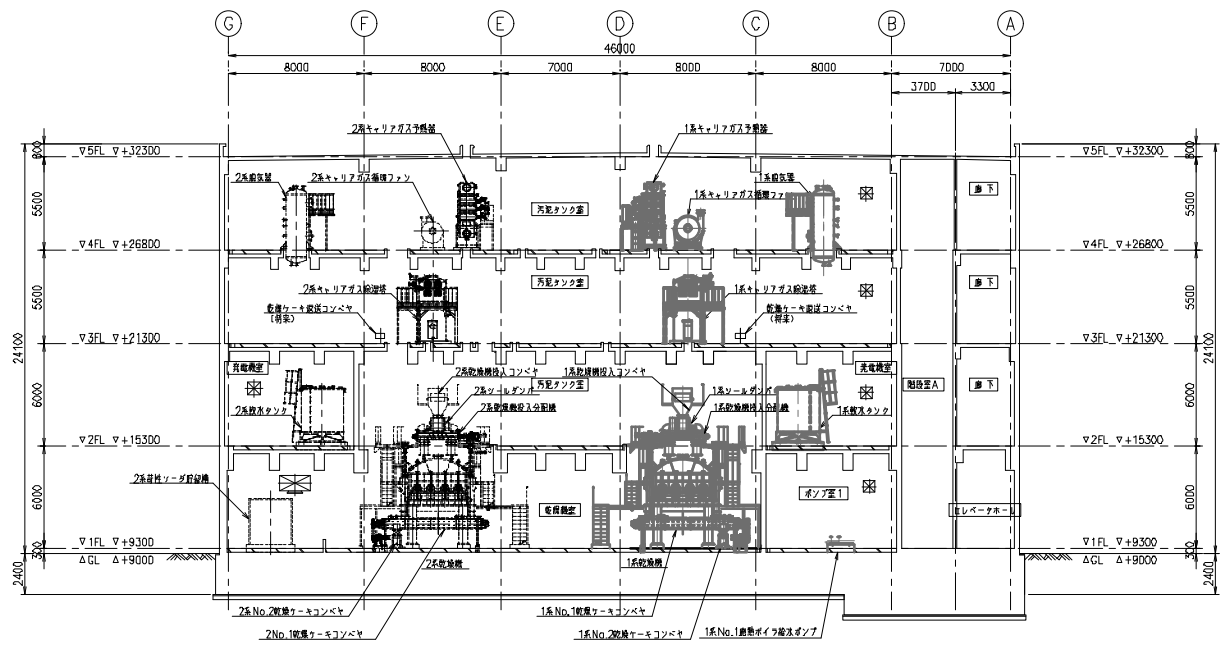


F-F断面(8~9通間) S=1/150

注) 〇部は、1系範囲を示す。

種別	名称	数量	材質	注
承認	穴田 啓生	札幌市下水道河川局 事業推進部 施設保全課 課長		
設計	林 丹 工 事 名	新築・安全交付金事業 西部ラフセセンター新1系高加圧送水ポンプ機械設備新設工事		
設計	中西 形式			
設計	材料	鋼管/鋼板	WSS No.	031546
作図	杉本 名義	機器配置断面図 (6/7)		
尺差	1/150	図面番号	DW-112998	REV
日付	株式会社 タクマ TAKUMA CO., LTD.			

名称	規格	寸法	数量	備註	取付箇所
----	----	----	----	----	------

図号	仕様	日付	承認	訂正	設計	改訂内容
△	△					
△	△					
△	△					

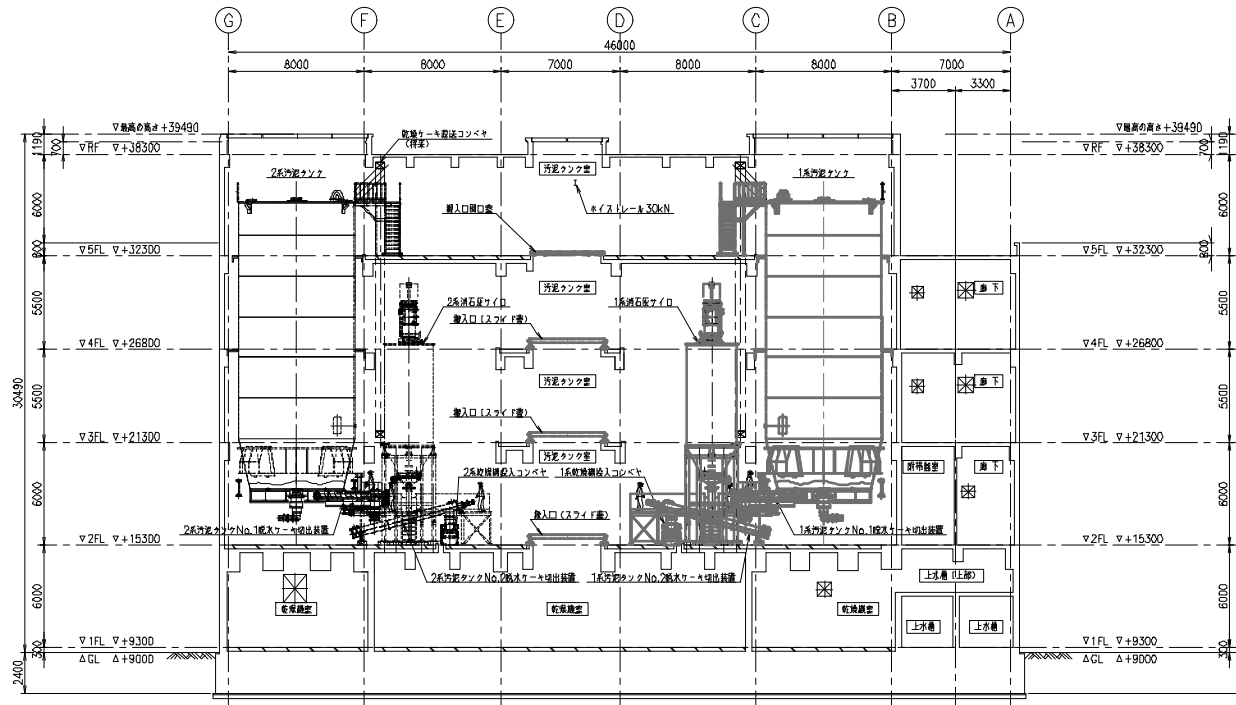


G-G断面 (10~11 通間) S=1/150

注) 〇部は、1系範囲を示す。

番号	名称	数量	材質	注
承認	穴田 啓生	札幌市下水道河川局 事業推進部 施設保全課 殿		
設計	林 丹 工 事 名	新築・安全交付金事業 西郷入ラジセンター新1系高加圧設備構築新設工事		
調査	中西 形式			
設計	村 件 欄外/設備			WSS No. 031546
作図	杉 本 名 義	機器配置断面図 (7/7)		
尺 度	1/150	図面番号	DW-112999	REV
日付		株式会社 タクマ TAKUMA CO., LTD.		

名 義	職 務	姓 名	印 影	印 影	印 影	印 影	印 影	印 影	印 影

記号	日付	担当者	備考
▲			
▲			
▲			

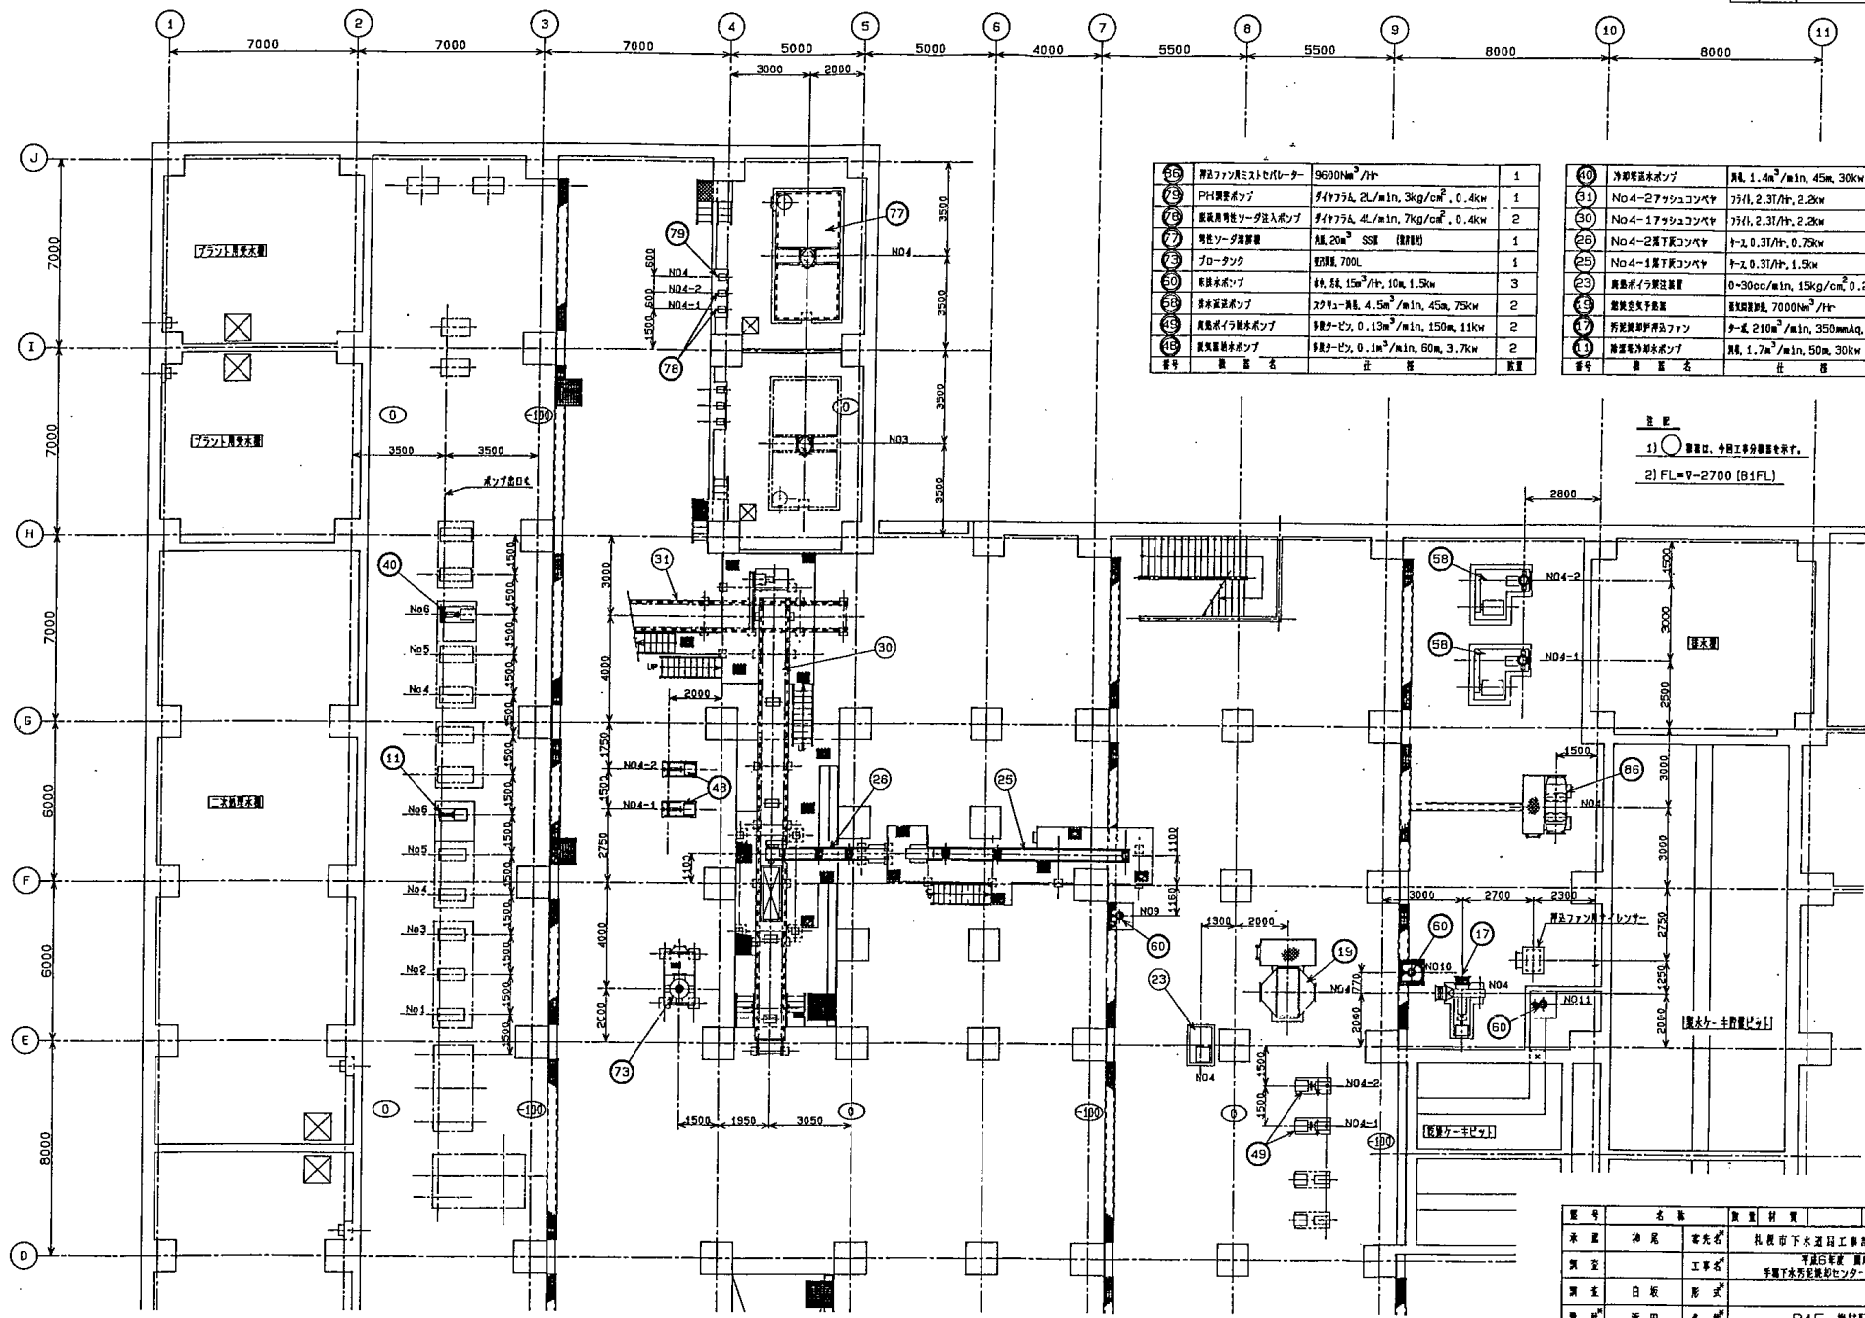


番号	機器名	仕様	数量
75	排風ファン用ミストセパレーター	9630Nm ³ /hr	1
76	PH調整ポンプ	ダイヤフラム, 2L/min, 3kg/cm ² , 0.4kw	1
78	酸液用特殊ソーダ投入ポンプ	ダイヤフラム, 4L/min, 7kg/cm ² , 0.4kw	2
77	男性ソーダ調整機	ANL, 20m ³ SSS (積層機)	1
76	フロータンク	貯水量, 700L	1
79	配管本ポンプ	軸径, 15φ/1φ, 10m, 1.5kw	3
80	排水調整ポンプ	2フィート-径, 4.5m ³ /min, 45m, 75kw	2
81	配管ポンプ	多段ポンプ, 0.13m ³ /min, 150m, 11kw	2
82	配管調整ポンプ	多段ポンプ, 0.1m ³ /min, 60m, 3.7kw	2

番号	機器名	仕様	数量
40	冷却循環水ポンプ	流量, 1.4m ³ /min, 45m, 30kw	1
31	No.4-2ファンコンベヤ	7φH, 2.3T/1φ, 2.2kw	1
30	No.4-1ファンコンベヤ	7φH, 2.3T/1φ, 2.2kw	1
29	No.4-2落下コンベヤ	7φ, 0.3T/1φ, 0.75kw	1
28	No.4-1落下コンベヤ	7φ, 0.3T/1φ, 1.5kw	1
23	濃硫酸注入調整機	0-30cc/min, 15kg/cm ² , 0.2kw	1
22	濃硫酸注入調整機	流量調整機, 7000Nm ³ /hr	1
17	汚泥脱水機	流量, 210m ³ /min, 350mmφ, 30kw	1
16	汚泥脱水機	流量, 1.7m ³ /min, 50m, 30kw	1

1) 〇 機器は、全回工分調整機を示す。
 2) FL=V-2700 (B1FL)

番号	名称	数量	材料	備考
承認	水尾 富夫			札幌市下水道局工務部建設課
調査	工務部			平成16年度 調査業務課
調査	日版 形式			手廻り下水汚泥脱水センター 機械設備工事
設計	天田 名			R1F 機械配置平面図
作成	町谷 隆			DW-68666
尺貫	1/100	日付	24/05/20	株式会社 タクマ TAKUMA CO., LTD.
CAU	WATO, WP	CAD	FILE	TEINE-KEN (B1F)

記号	日付	内容・変更	備考
A			
A			
A			
A			

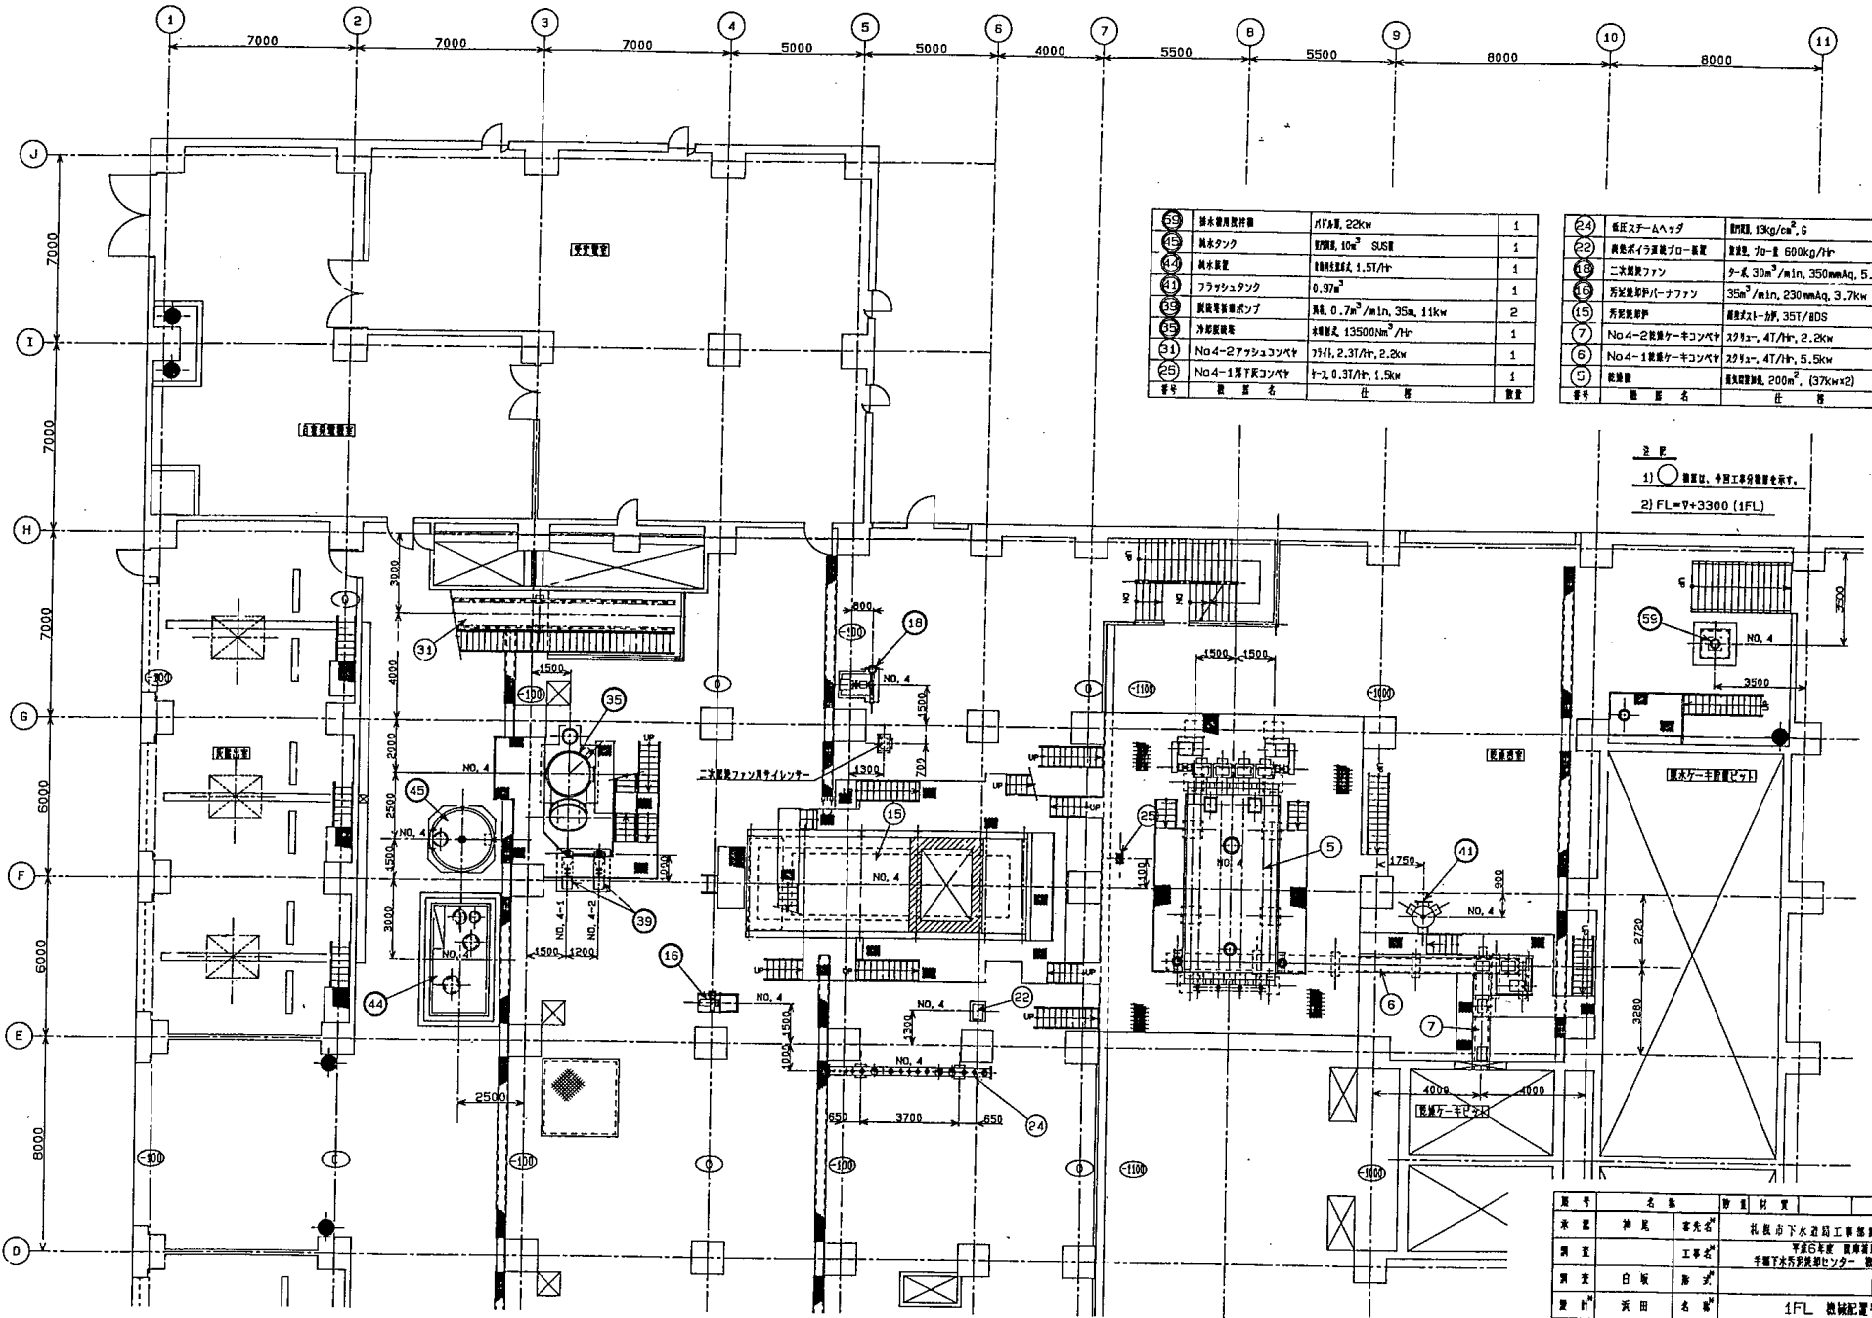


59	排水ポンプ機	1/1分, 22kw	1
15	熱水タンク	貯水量, 10m ³ SLS	1
44	熱水装置	供給能力, 1.5T/分	1
41	フラッシュタンク	0.37m ³	1
35	暖房用循環ポンプ	流量, 0.7m ³ /min, 35a, 11kw	2
31	冷却装置	能力, 13500Nm ³ /分	1
31	No.4-2冷却機キコンパ	75t, 2.3T/分, 2.2kw	1
25	No.4-1冷却機キコンパ	75t, 0.3T/分, 1.5kw	1

24	低圧スチームヘッド	容量, 13kg/cm ² S	1
22	熱媒不イラ漏れフロ-装置	流量, 70-1 600kg/分	1
18	二次風機ファン	流量, 33m ³ /min, 350mmAq, 5.5kw	1
16	芳香除臭機/バーファン	35m ³ /min, 230mmAq, 3.7kw	1
15	芳香除臭機	流量, 35T/8DS	1
7	No.4-2冷却機キコンパ	275t, 4T/分, 2.2kw	1
6	No.4-1冷却機キコンパ	275t, 4T/分, 5.5kw	1
5	暖房機	容量, 200m ² , (37kwx2)	1

3. 注
 1) 〇 欄外に、寸法工事等を示す。
 2) FL=9+3300 (1FL)

番号	名称	数量	材質	備考
1	床	神尾	密閉式	札幌市下水道局工事部施設建設課
2	調査	工事名		平成6年度 環境省補助 札幌市下水道局センター 機械設備増設工事
3	調査	日坂	形式	1FL 機械配管平面図 RNO/工号4ND7497
4	調査	天田	名称	
5	作図	町谷	図号	DW-68667 new
6	尺取	1/100	日付	94/05/28
7	製図	WATO, WP	製図者	株式会社 タクマ TAKUMA CO., LTD. TEIN-KFN(1F)

記号	日付	変更・測定	記号
△			
△			
△			
△			

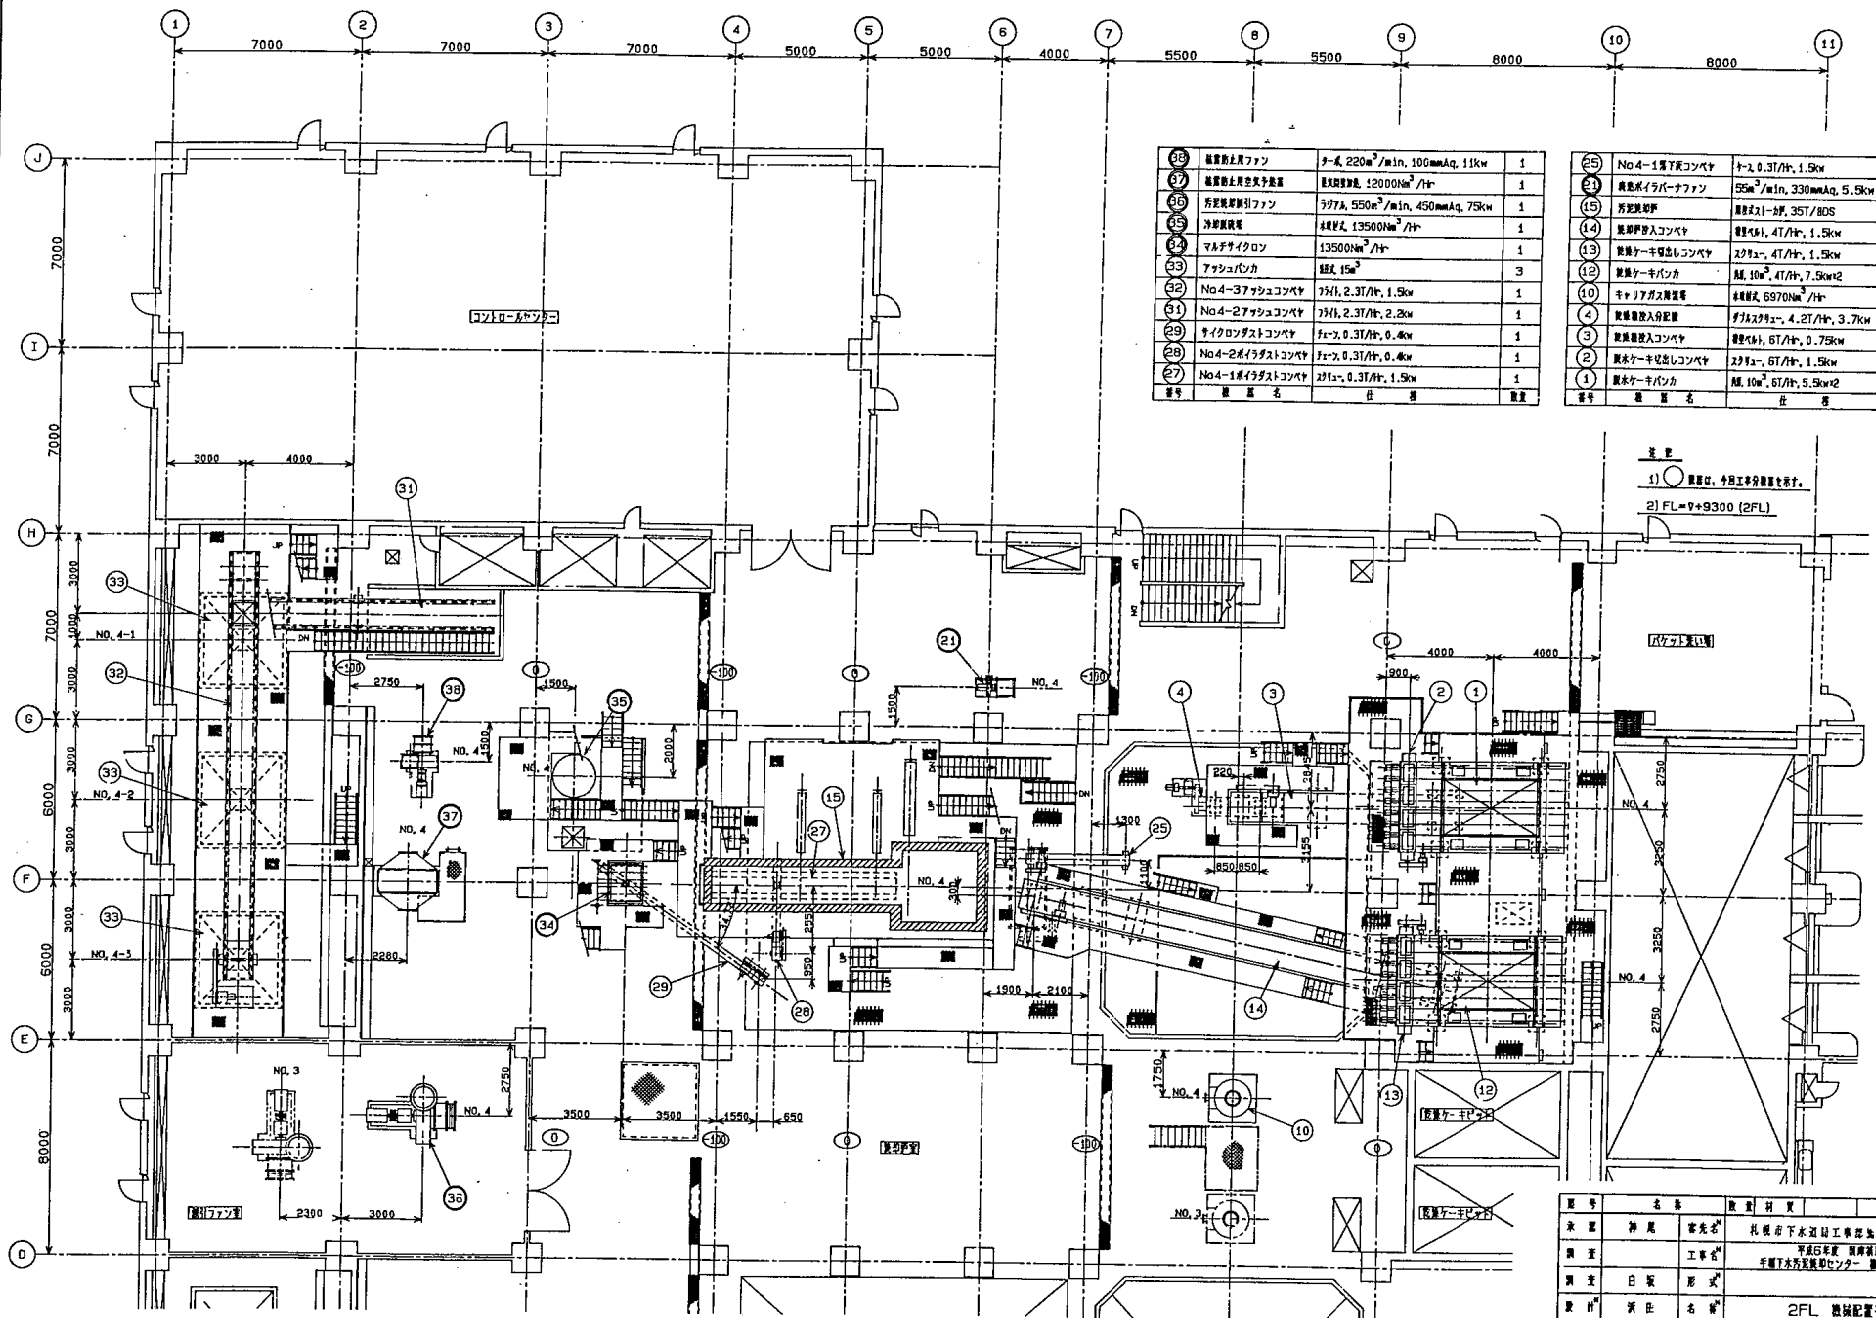


⑬	換気用天井ファン	チーメ 220m ² /min, 100mmAq, 11kw	1
⑭	換気用天井送風予備機	送風量調整 12000m ³ /hr	1
⑮	汚泥脱水機	377A, 550m ³ /min, 450mmAq, 73kw	1
⑯	冷却機	冷却能力 13500Nm ³ /hr	1
⑰	マルチサイクロン	13500Nm ³ /hr	1
⑱	アッシュパルカ	積込 15m ³	3
⑲	No.4-37 サッシュコンベヤ	77t, 2.3T/hr, 1.5kw	1
⑳	No.4-27 サッシュコンベヤ	77t, 2.3T/hr, 2.2kw	1
㉑	サイクロンダストコンベヤ	7t, 0.3T/hr, 0.4kw	1
㉒	No.4-26 サッシュコンベヤ	7t, 0.3T/hr, 0.4kw	1
㉓	No.4-18 サッシュコンベヤ	27t, 0.3T/hr, 1.5kw	1
番号	機名	仕様	数量

㉔	No.4-1 下りコンベヤ	7t, 0.3T/hr, 1.5kw	1
㉕	換気用イラバファン	55m ² /min, 330mmAq, 5.5kw	1
㉖	汚泥脱水機	積込能力 35T/8DS	1
㉗	乾燥機	乾燥能力 4T/hr, 1.5kw	1
㉘	乾燥機	27t, 4T/hr, 1.5kw	1
㉙	乾燥機	積込 10m ³ , 4T/hr, 7.5kw	1
㉚	キャリアガス機	積込能力 6970Nm ³ /hr	1
㉛	乾燥機	77t, 4.2T/hr, 3.7kw	1
㉜	乾燥機	積込能力 6T/hr, 0.75kw	1
㉝	乾燥機	27t, 6T/hr, 1.5kw	1
㉞	乾燥機	積込 10m ³ , 6T/hr, 5.5kw	1
番号	機名	仕様	数量

注意
 1) ○ 位置は、中図工事分限を示す。
 2) FL=V+9300 (2FL)

番号	名称	数量	材質	備考
承認	承認	承認	承認	札幌市下水道局工事部施設建設課
調査	工事			平成15年度 環境改善事業 札幌市下水道局施設センター 施設整備増設工事
調査	日表	形式		JNO/工号/4H07497
設計	漢字	名称		2FL 換気配置平面図
作成	町谷	番号	DW-68668	1/100
尺貫	1/100	日付	04/06/04	株式会社 タクマ TAKUMA CO., LTD.
2/01	WATO, WP	CAD	FILM	TEIHE-KEN (2F)


記号	名称	数量	単位	備考
▲				
▲				
▲				
▲				

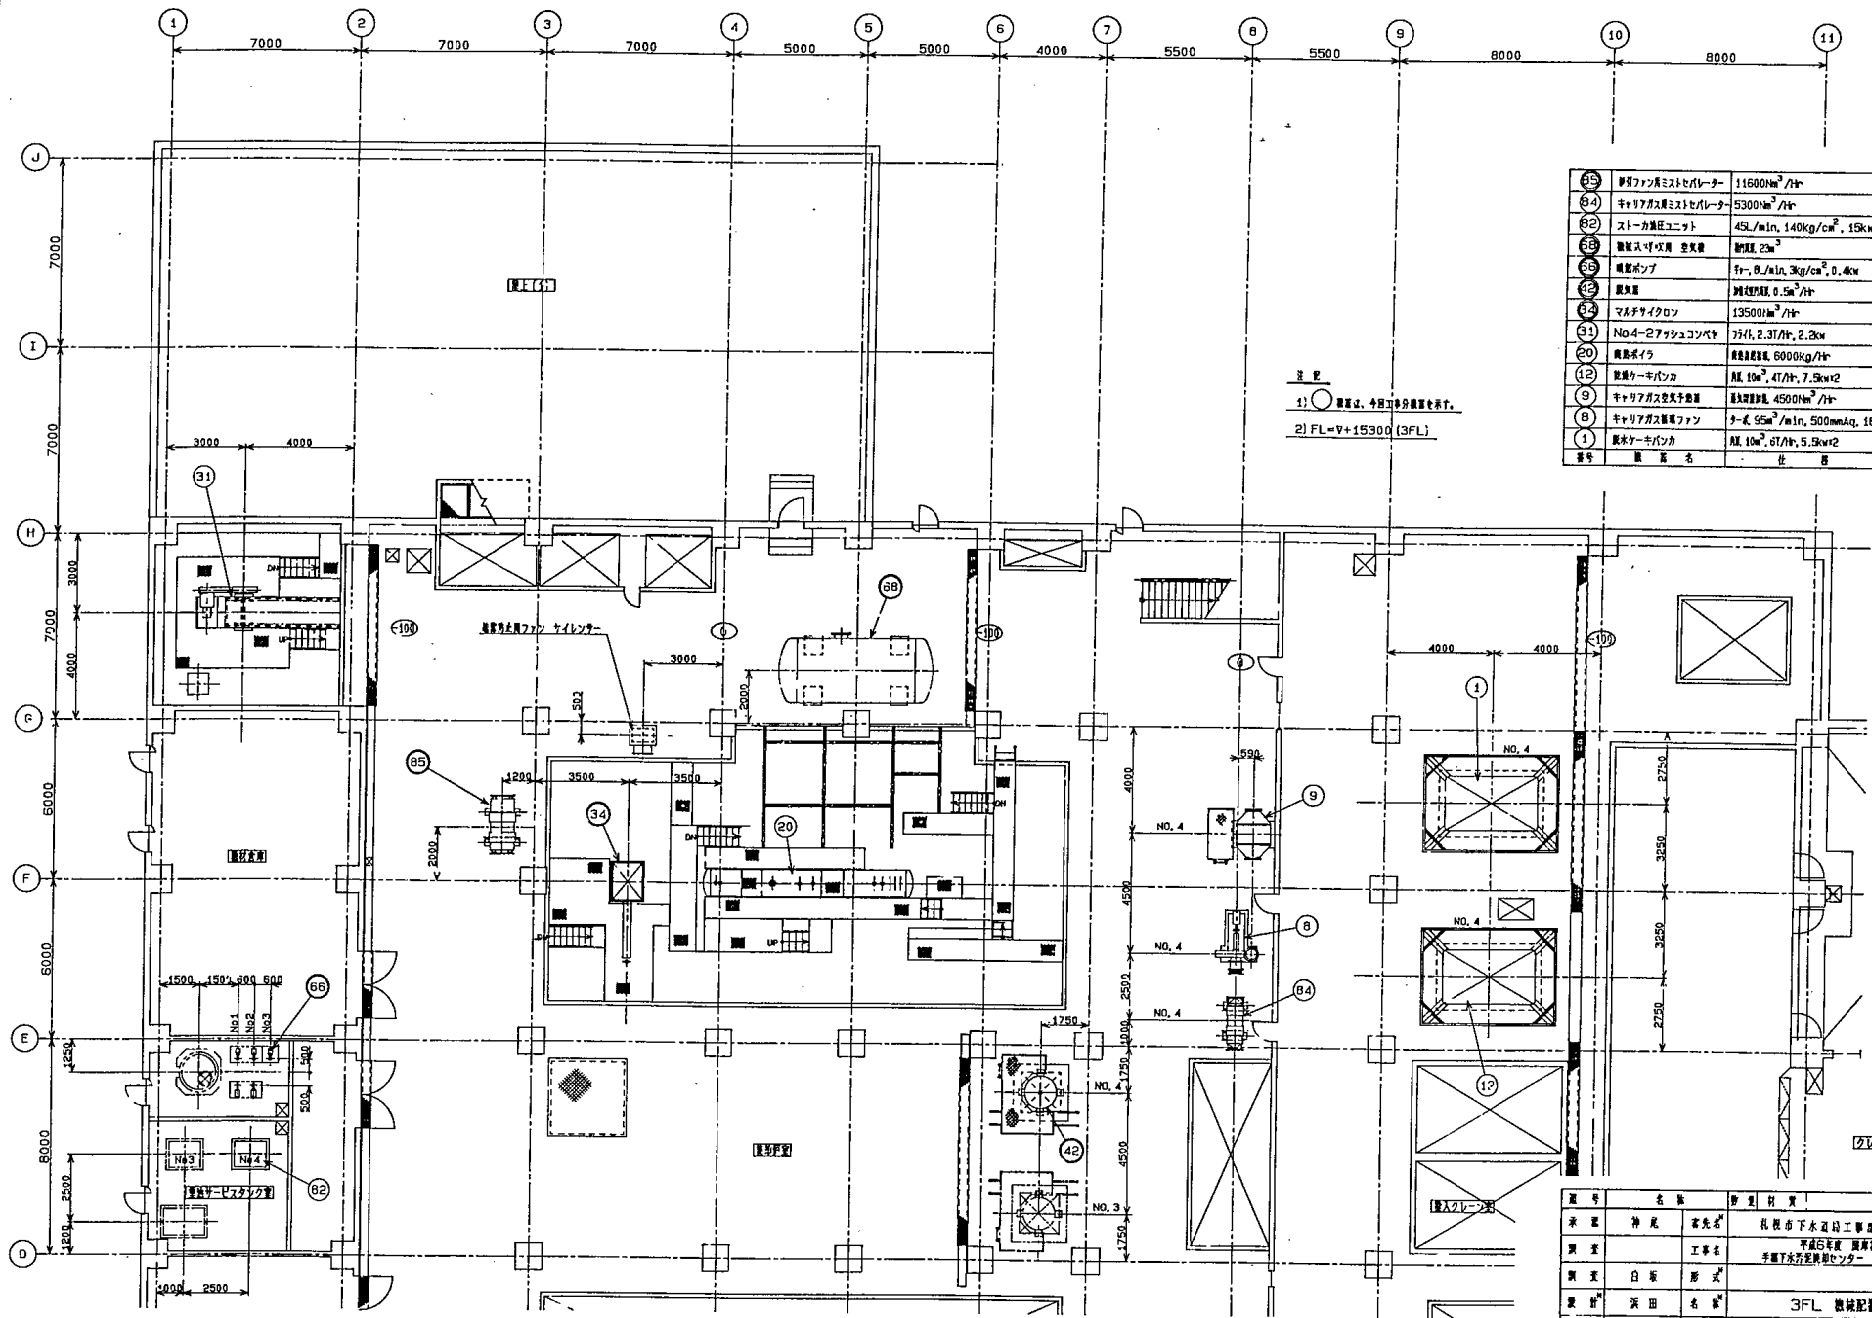


記号	名称	仕様	数量	単位
35	射流ファン用ミストヒーター	11600kWh/年	1	
34	キャリアガス用ミストヒーター	5300kWh/年	1	
32	ストーカ減圧ユニット	45L/min, 140kg/cm ² , 15kw	1	
33	搬入用吸気機	静圧: 2m ³	1	
35	搬出用ポンプ	7~9L/min, 3kg/cm ² , 0.4kw	1	
32	搬出機	静圧: 0.5m ³ /分	1	
33	マルチサイクロン	13500kWh/年	1	
31	No4-27アッシュコンベヤ	77分, 2.3T/分, 2.2kw	1	
20	搬出機	静圧: 6000kg/分	1	
12	搬出用キャパシタ	1kWh, 47分, 7.5kw×2	1	
9	キャリアガス送気機	静圧: 4500kWh/年	1	
8	キャリアガス搬出機	静圧: 55m ³ /min, 500mmHg, 18.5kw	1	
1	搬出用キャパシタ	1kWh, 57分, 5.5kw×2	1	

注
 1) ○ 搬入機は、今箇切分搬入機を示す。
 2) FL=V+15300 (3FL)

項目	名称	仕様	数量	単位	備考
承認	神尾 寛	代表者			札幌市下水道局工務部施設建設課
調査	工務課				下水道局 調査課
調査	白坂 形式				手廻り下水処理センター 機械設備工務課
設計	英田 名				3FL 機械設備平置機
作図	町田 隆				DW-68669
尺貫	1/500	日付	11/16/21		株式会社 タクマ TAKUMA CO., LTD.
					〒070 WATO, WP P-AD FILE TEIN-F-KEN (3F) TEL 011-833-1111

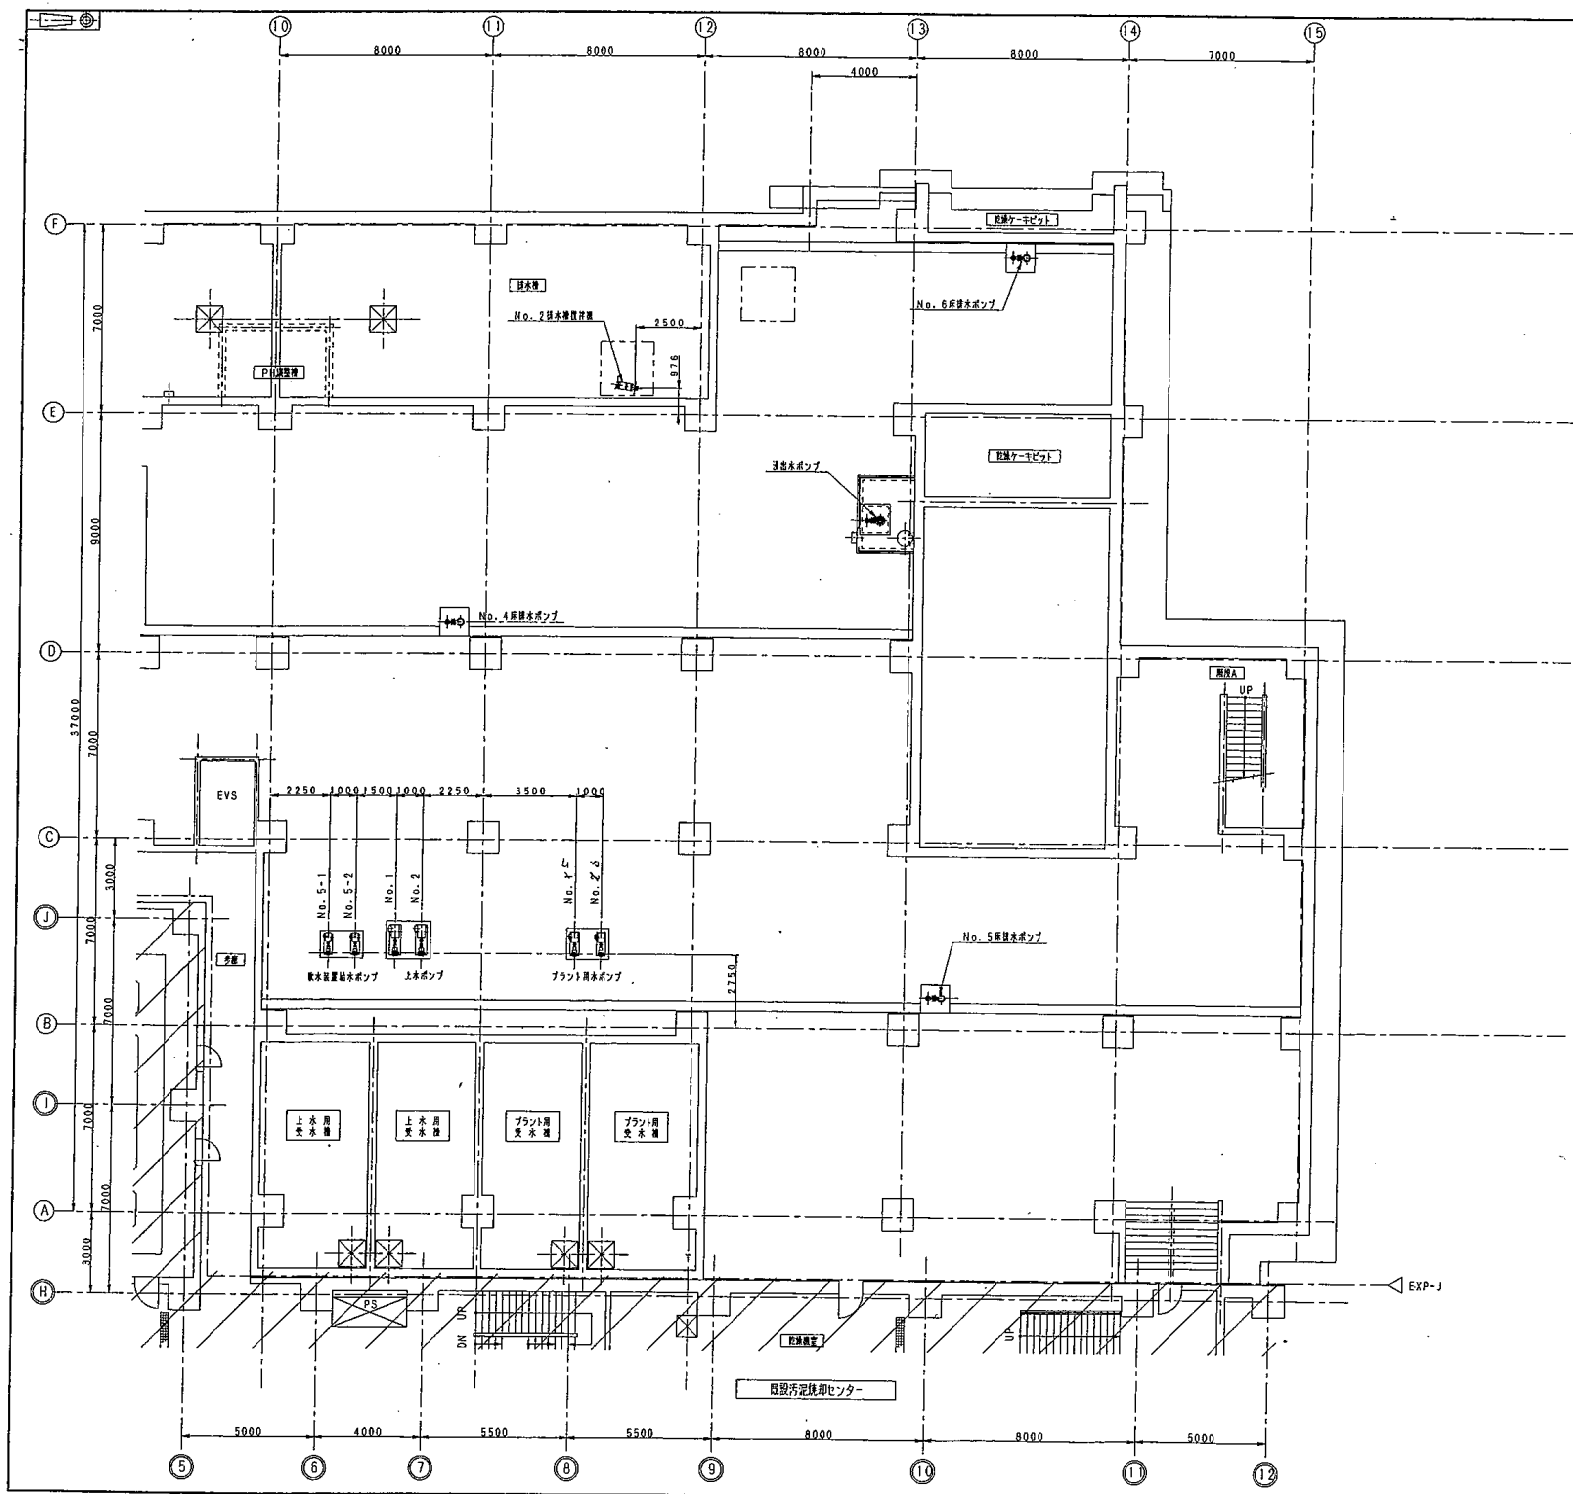


記号	日付	担当・調査	記号
△			
△			
△			
△			

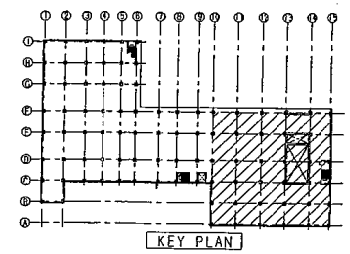


地階平面図 (4/3300)

承認	古川	官定名	札幌市下水道局建設部建設課 殿
調査	大川	工事名	平成10年度 国庫補助事業 札幌スラッジセンター仮設施設 汚泥脱水設備増設工事
調査	津田	形式	汚泥脱水設備 見NO/2号
設計		名称	地階平面配置図 (2/2) : 1158
作図	津田	原号	図番番号 DW-81007 1158
尺貫	1/100	日付	1997/12/14
作成	株式会社 タクマ TAKUMA CO., LTD.		

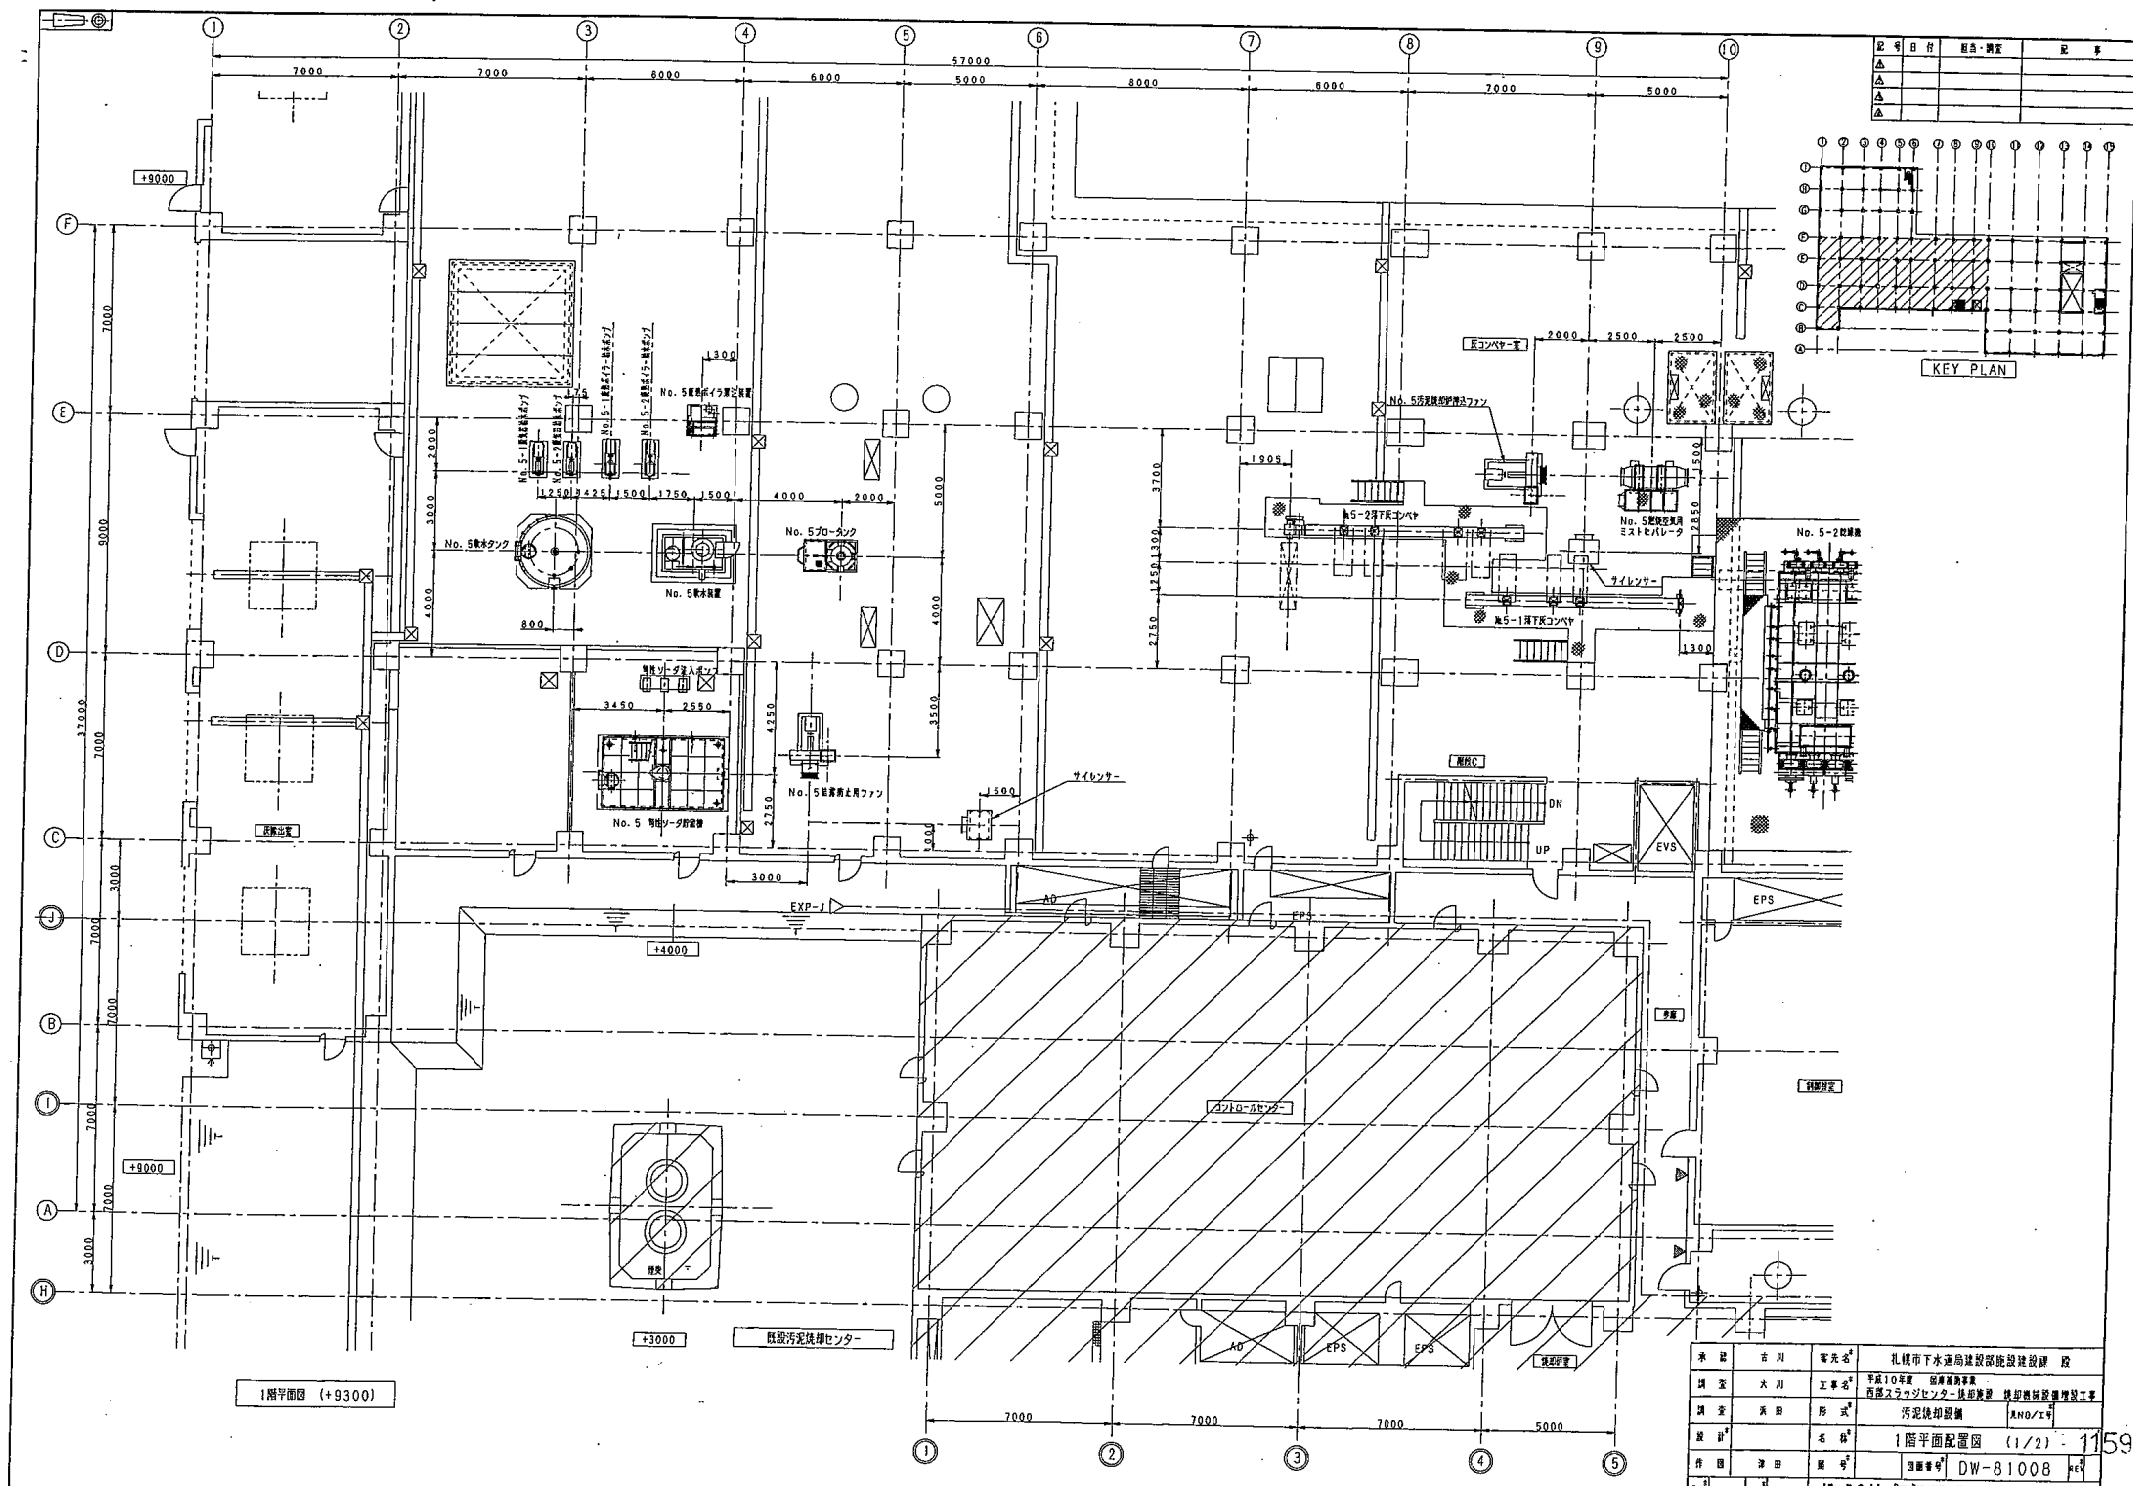



記号	日付	担当者	備考
△			
△			
△			

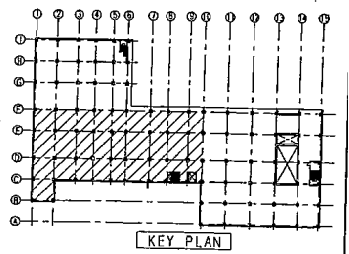

1階平面図 (+9300)


承 建 者	古 川 電 気 工 事 所	札 幌 市 下 水 道 局 建 設 部 設 計 課
調 査 者	大 川 工 事 所	平 成 10 年 度 第 二 回 汚 泥 処 理 工 事 調 査 報 告 書
調 査 日	未 詳	西 部 工 業 機 械 有 限 公 司 設 計 課
調 査 形 式	未 詳	汚 泥 脱 水 機 設 計 工 事
設 計 者	本 務	1 階 平 面 配 置 図 (1/2)
作 図 者	津 田 隆 幸	図 番 号 DW-81008
尺 寸	1/100	日 付 1993/11/14

記号	日付	内容・調査	担当者
△	11/11/14	注冊・承認	フラッシュバック設置実査
△			
△			

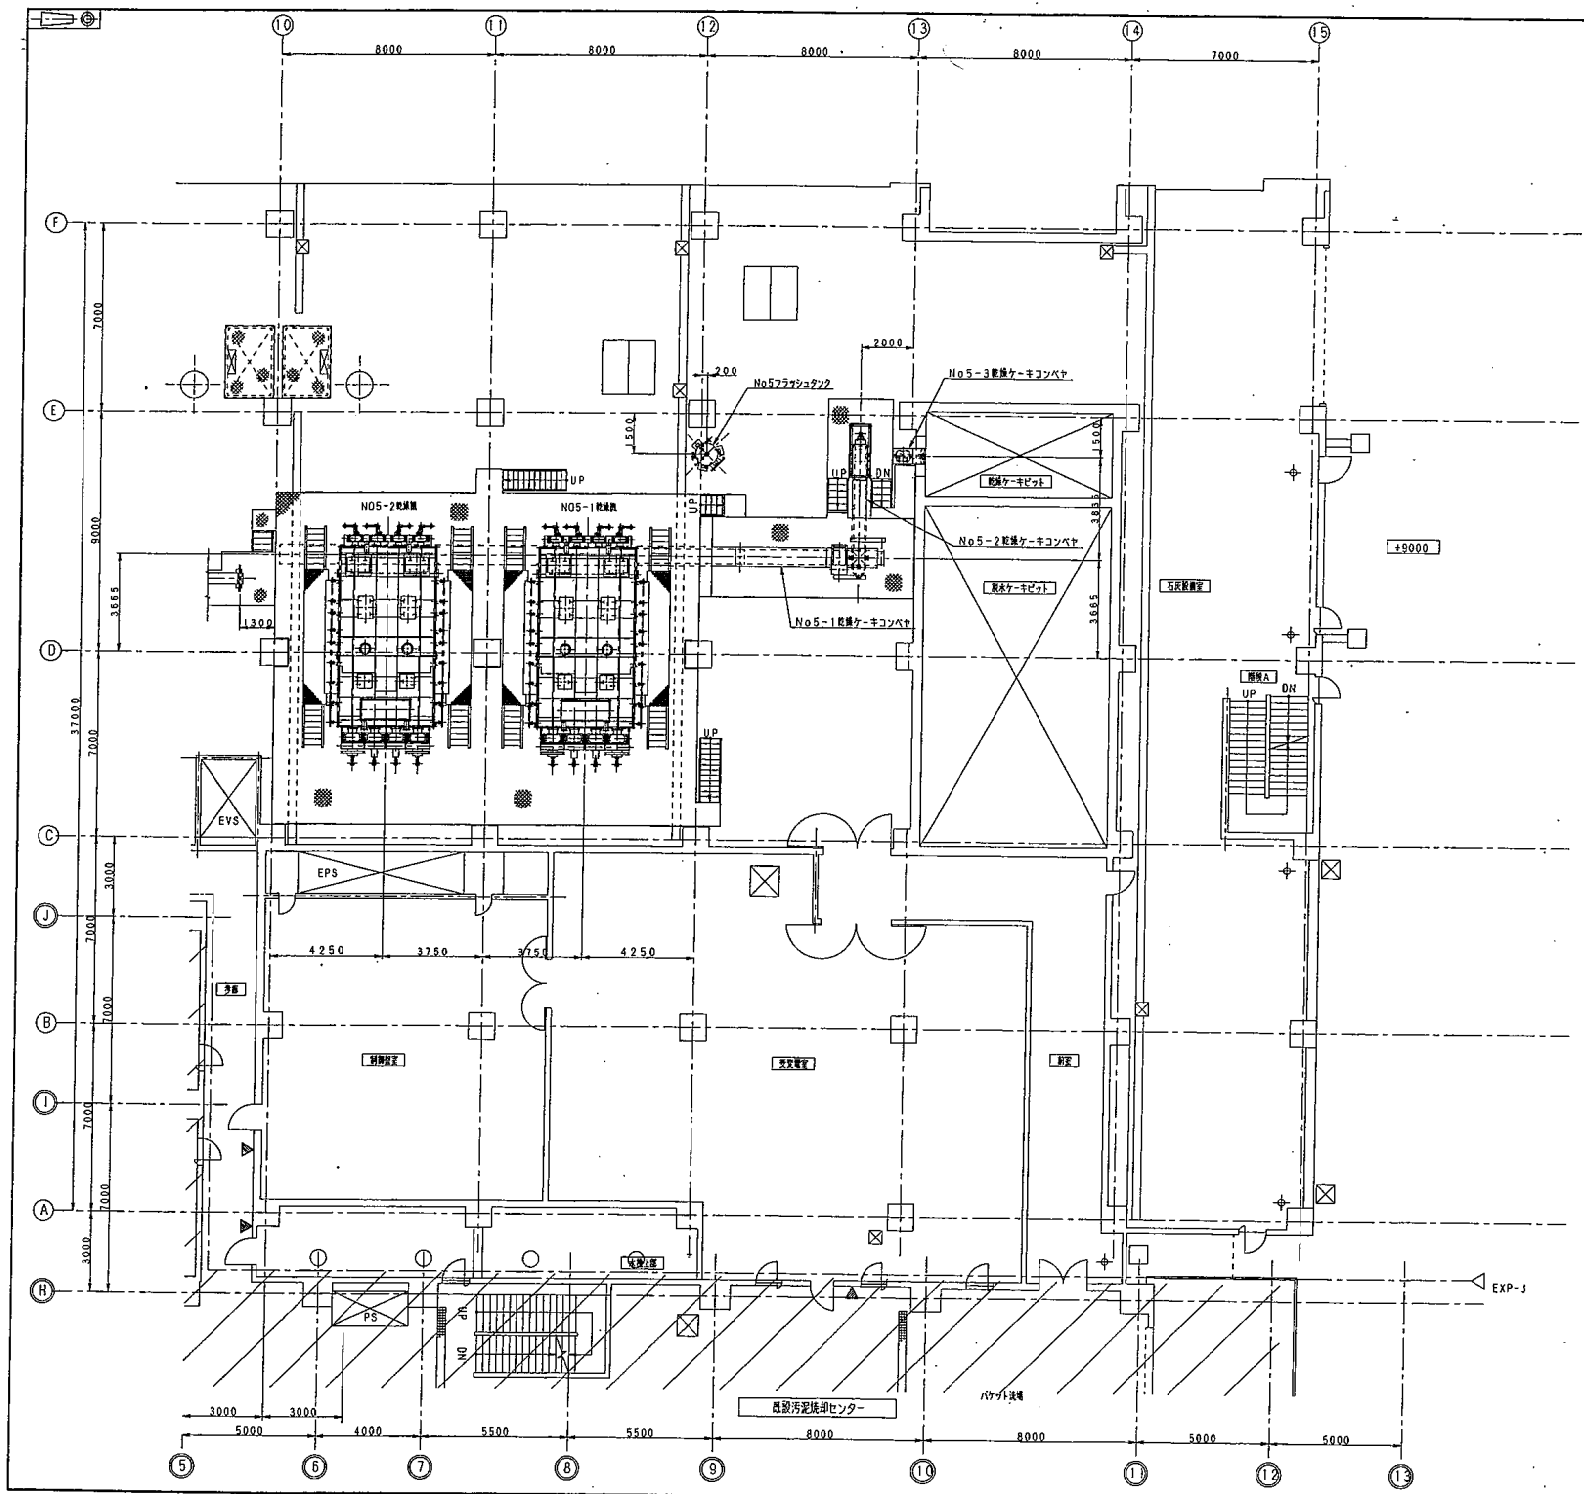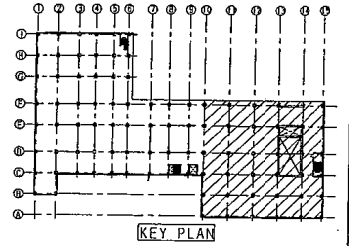


1階平面図 (+9300)


承 建	古 川 富 光 公 司	札 幌 市 下 水 道 局 建 設 部 施 設 課 設 計 課
設 計	大 川 工 事 有 限 公 司	平 成 10 年 第 四 回 補 正 考 査 通 過 汚 泥 脱 水 機 組 立 工 事
調 査	大 川 工 事 有 限 公 司	西 部 スラ ッ ジ セ ン タ - 注 冊 施 設 汚 泥 脱 水 機 組 立 工 事
設 計	名 稱	1 階 平 面 配 置 図 (2/2)
作 図	日 野 隆 夫	図 面 番 号 DW-81009
尺 寸	1/100	日 付 11/11/14
製 図 者	株 式 会 社 タ ク マ TAKUMA CO., LTD.	

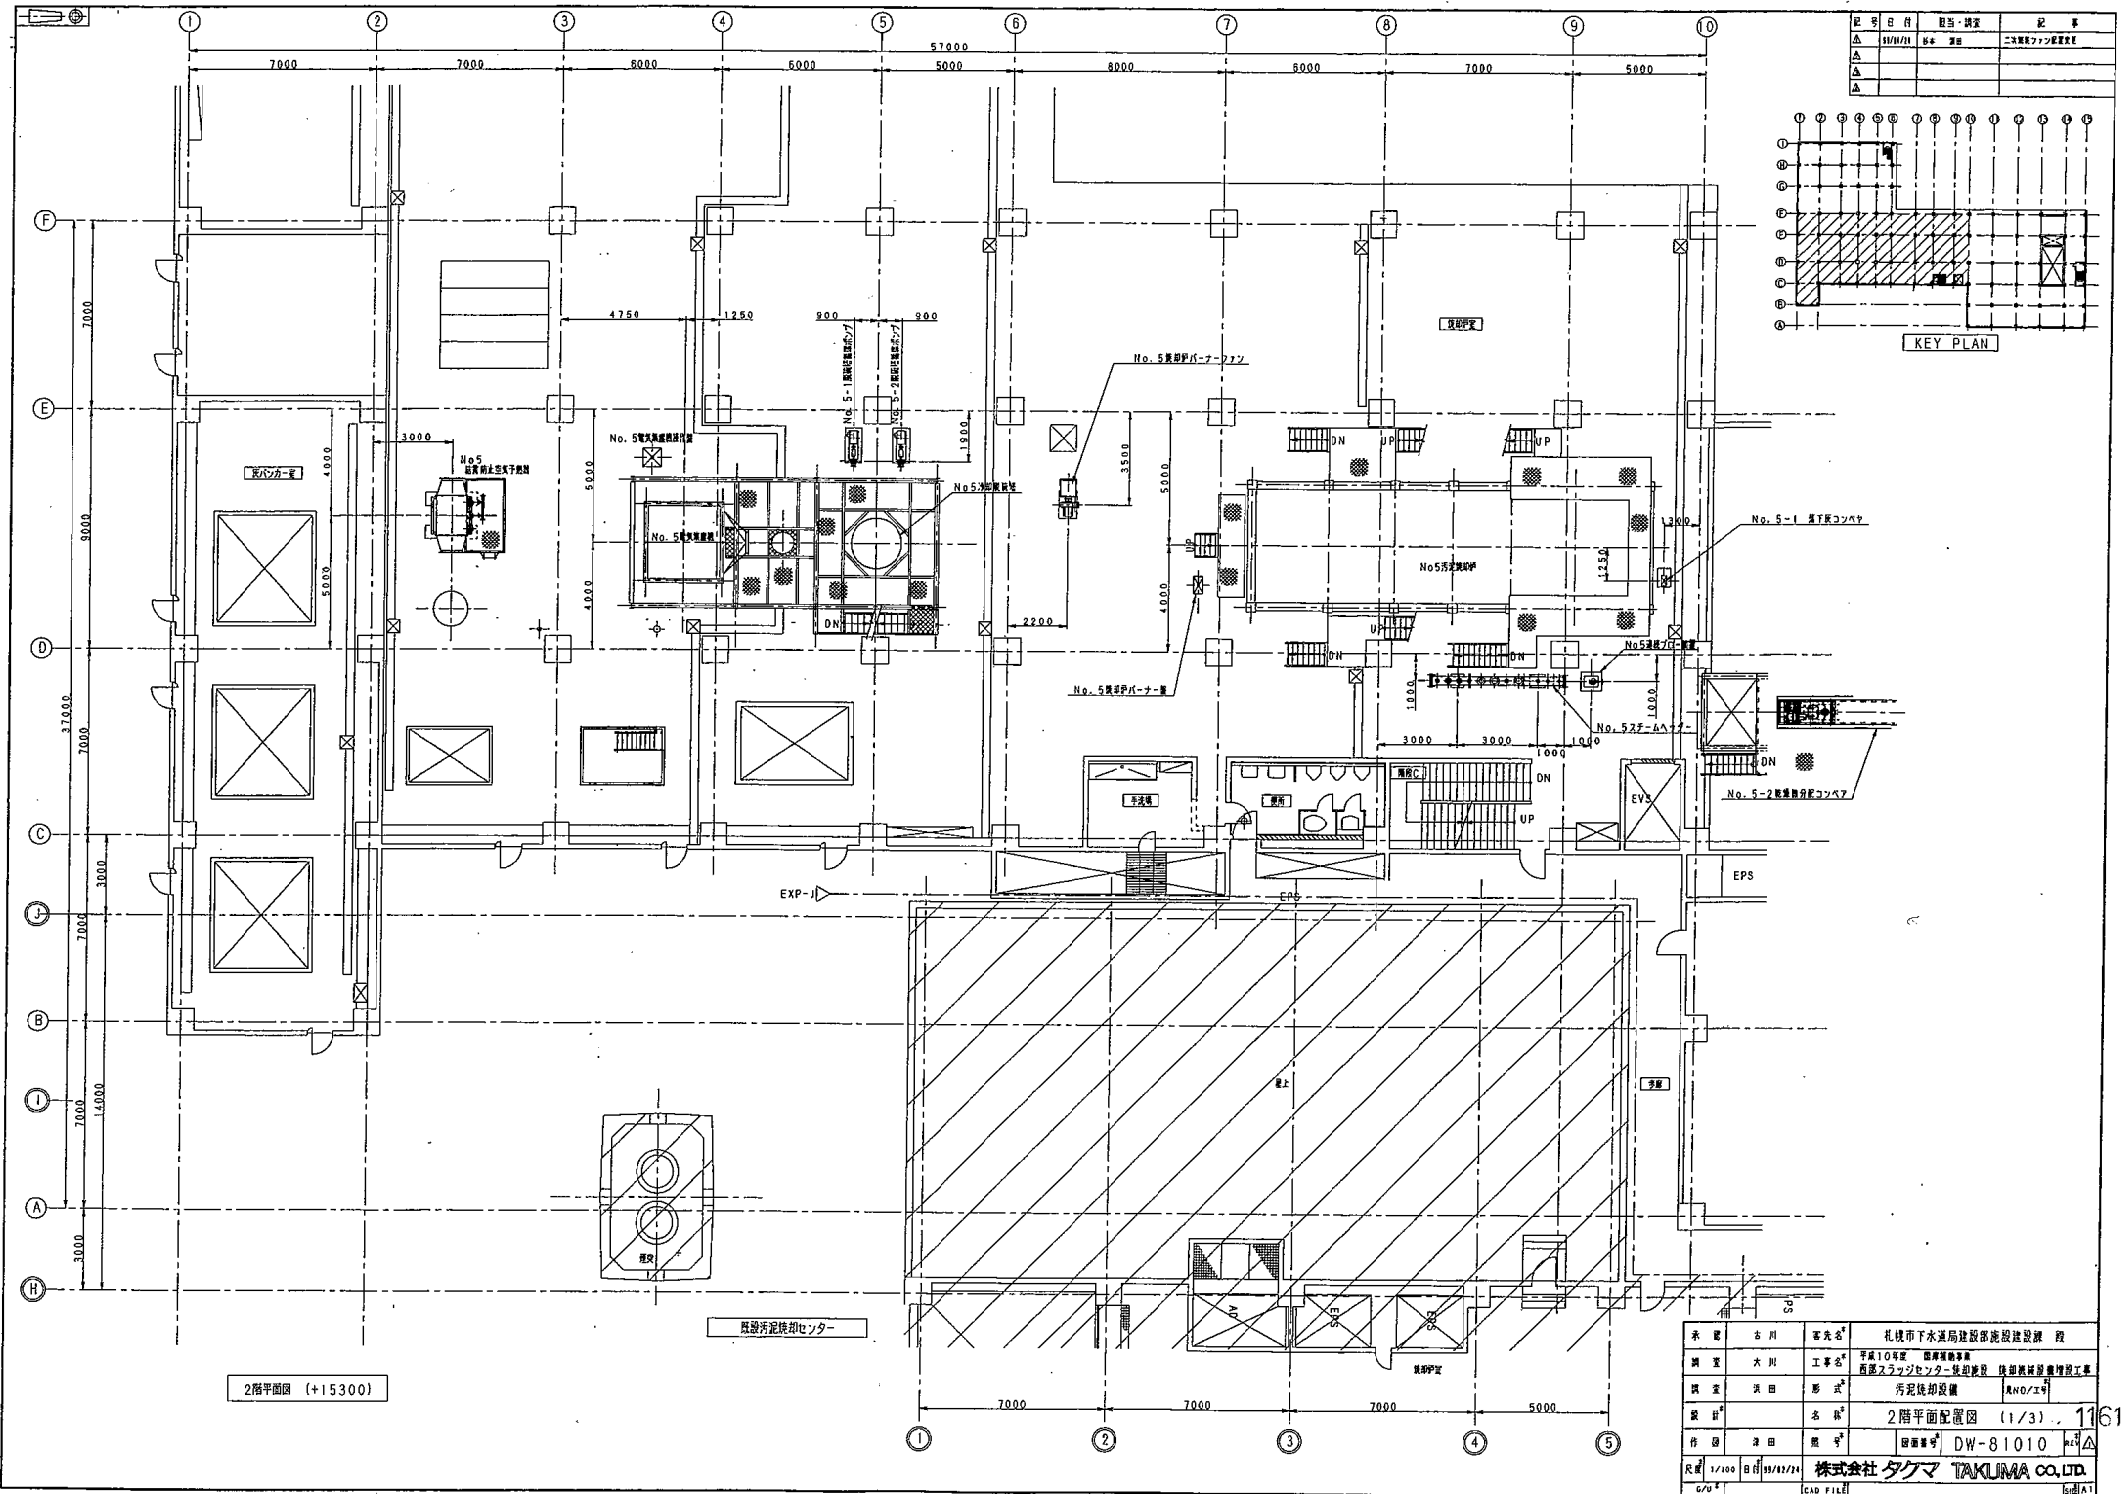


2階平面図 (+15300)

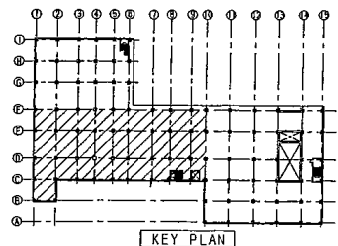

承 建 者	名 川 電 機 有 限 公 司	客 先 名	札幌市下水道局建設部施設建設課 設
構 造	大 川 工 事 有 限 公 司	平 成 1 0 年 度 国 庫 債 借 付 金 財 政 投 入 事 業	西 部 スラッジセンタ- 集 約 機 設 備 補 修 工 事
構 造 種 別	洋 田 形 式	汚 泥 脱 水 機	AND/Z号
設 計 者	洋 田 形 式	2 階 平 面 配 置 図	(1 / 3) . 1 1 6 1
作 図 者	洋 田 形 式	図 番 号	DW-81010
尺 寸	1/100	日 付	19/11/11
CAD 名	株 式 会 社 タ ク マ TAKUMA CO., LTD.		
図 面 名	CAD FILE		


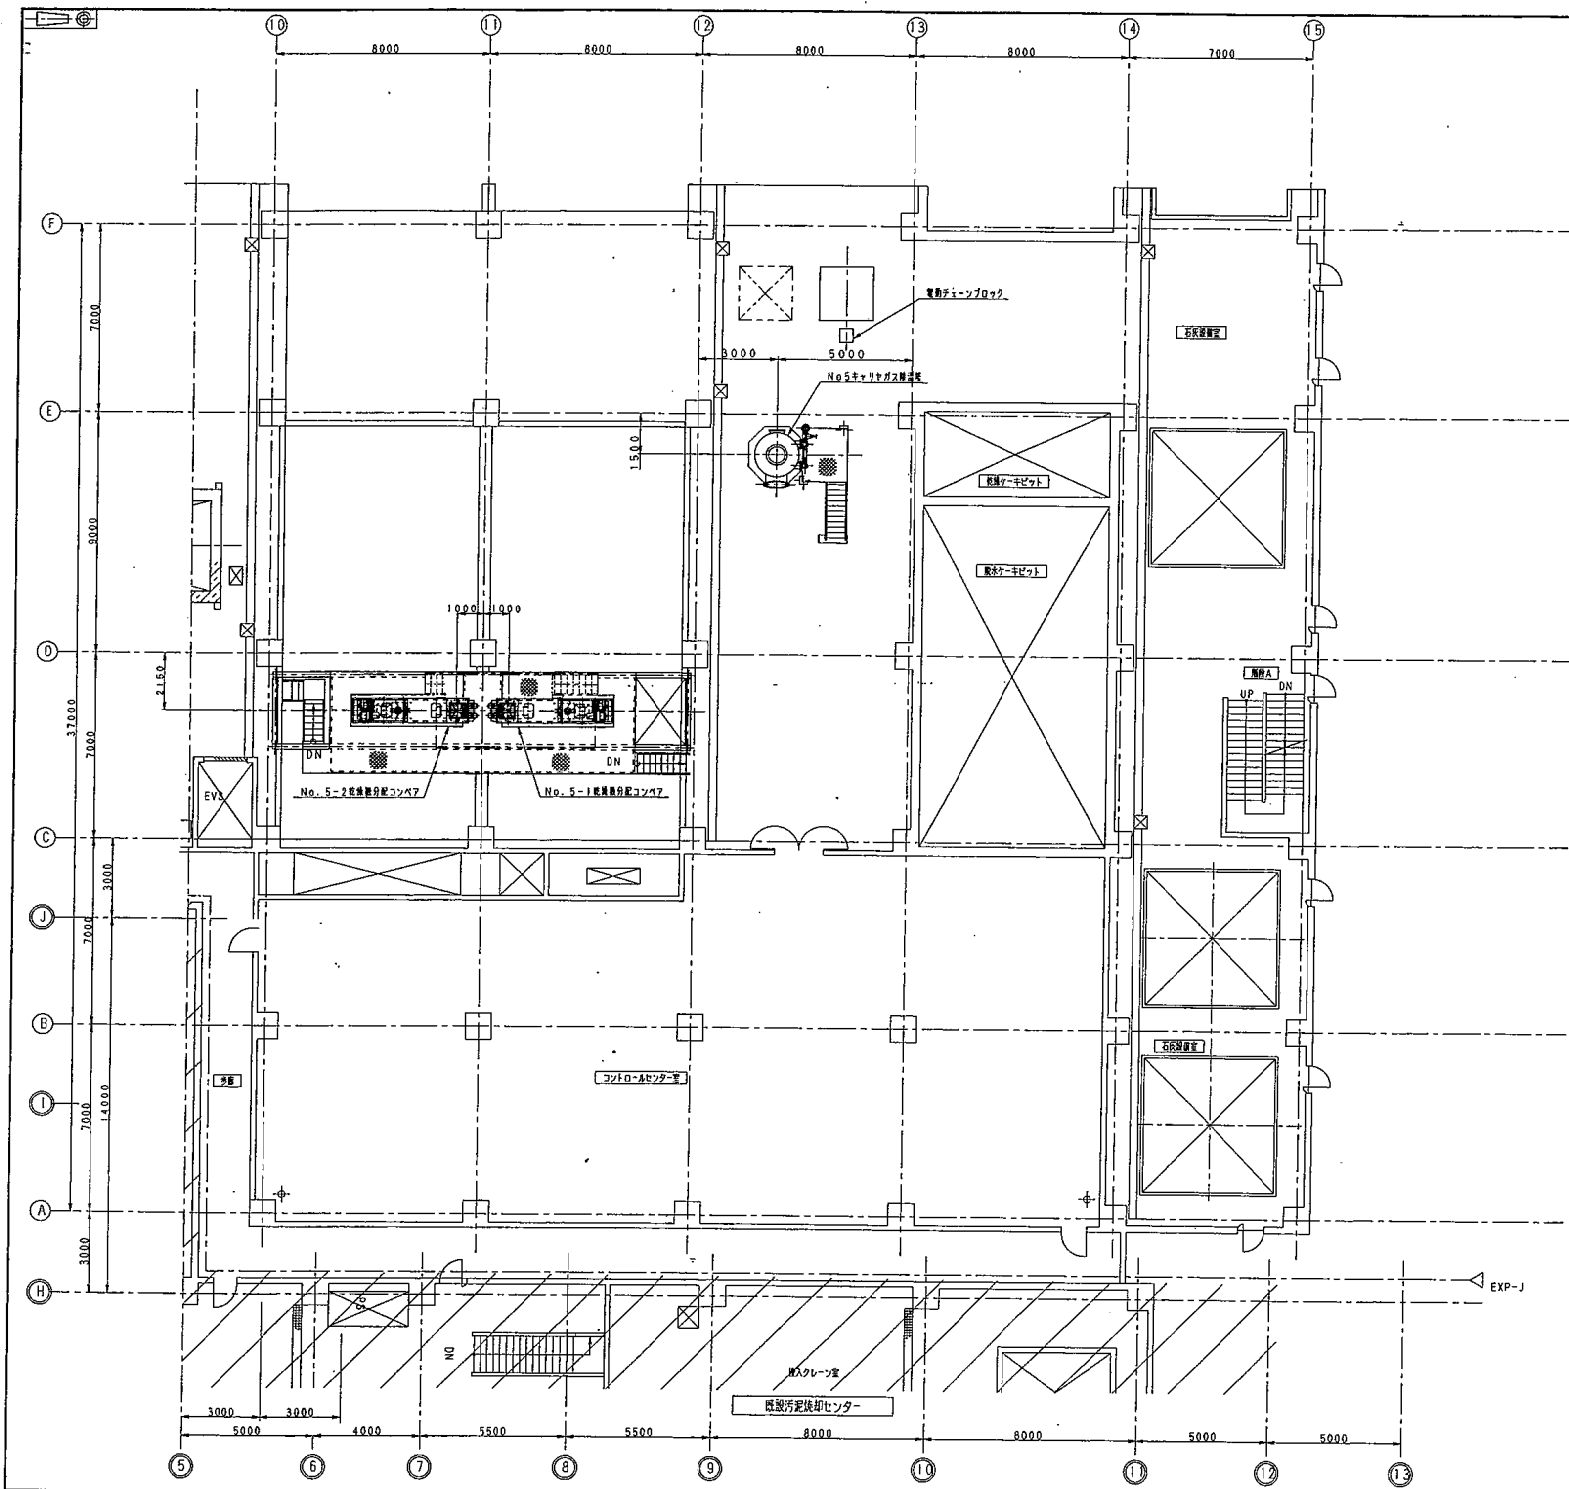


記号	日付	内容・決定	記号
△	11/11/11	基本	○
△	11/11/11	基本 修正	○
△			○

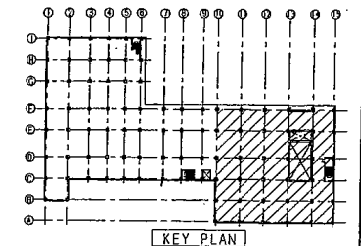


2階平面図 (+15300)

承認	古川	客先名	札幌市下水道局建設部施設建設課 殿
調査	大川	工事名	第10号棟 附属機庫 汚泥スラッジセンター建設 汚泥焼却設備増設工事
調査	沢田	図名	汚泥焼却設備 増設/工事
設計	名	図面番号	2階平面配置図 (2/3)
作図	澤田	図番	DW-81011
尺貫	1/100	日付	11/11/11
6/0		会社名	株式会社 タケマ TAKUMA CO., LTD.
		CAD FILE	1162

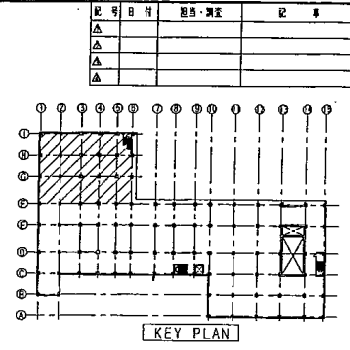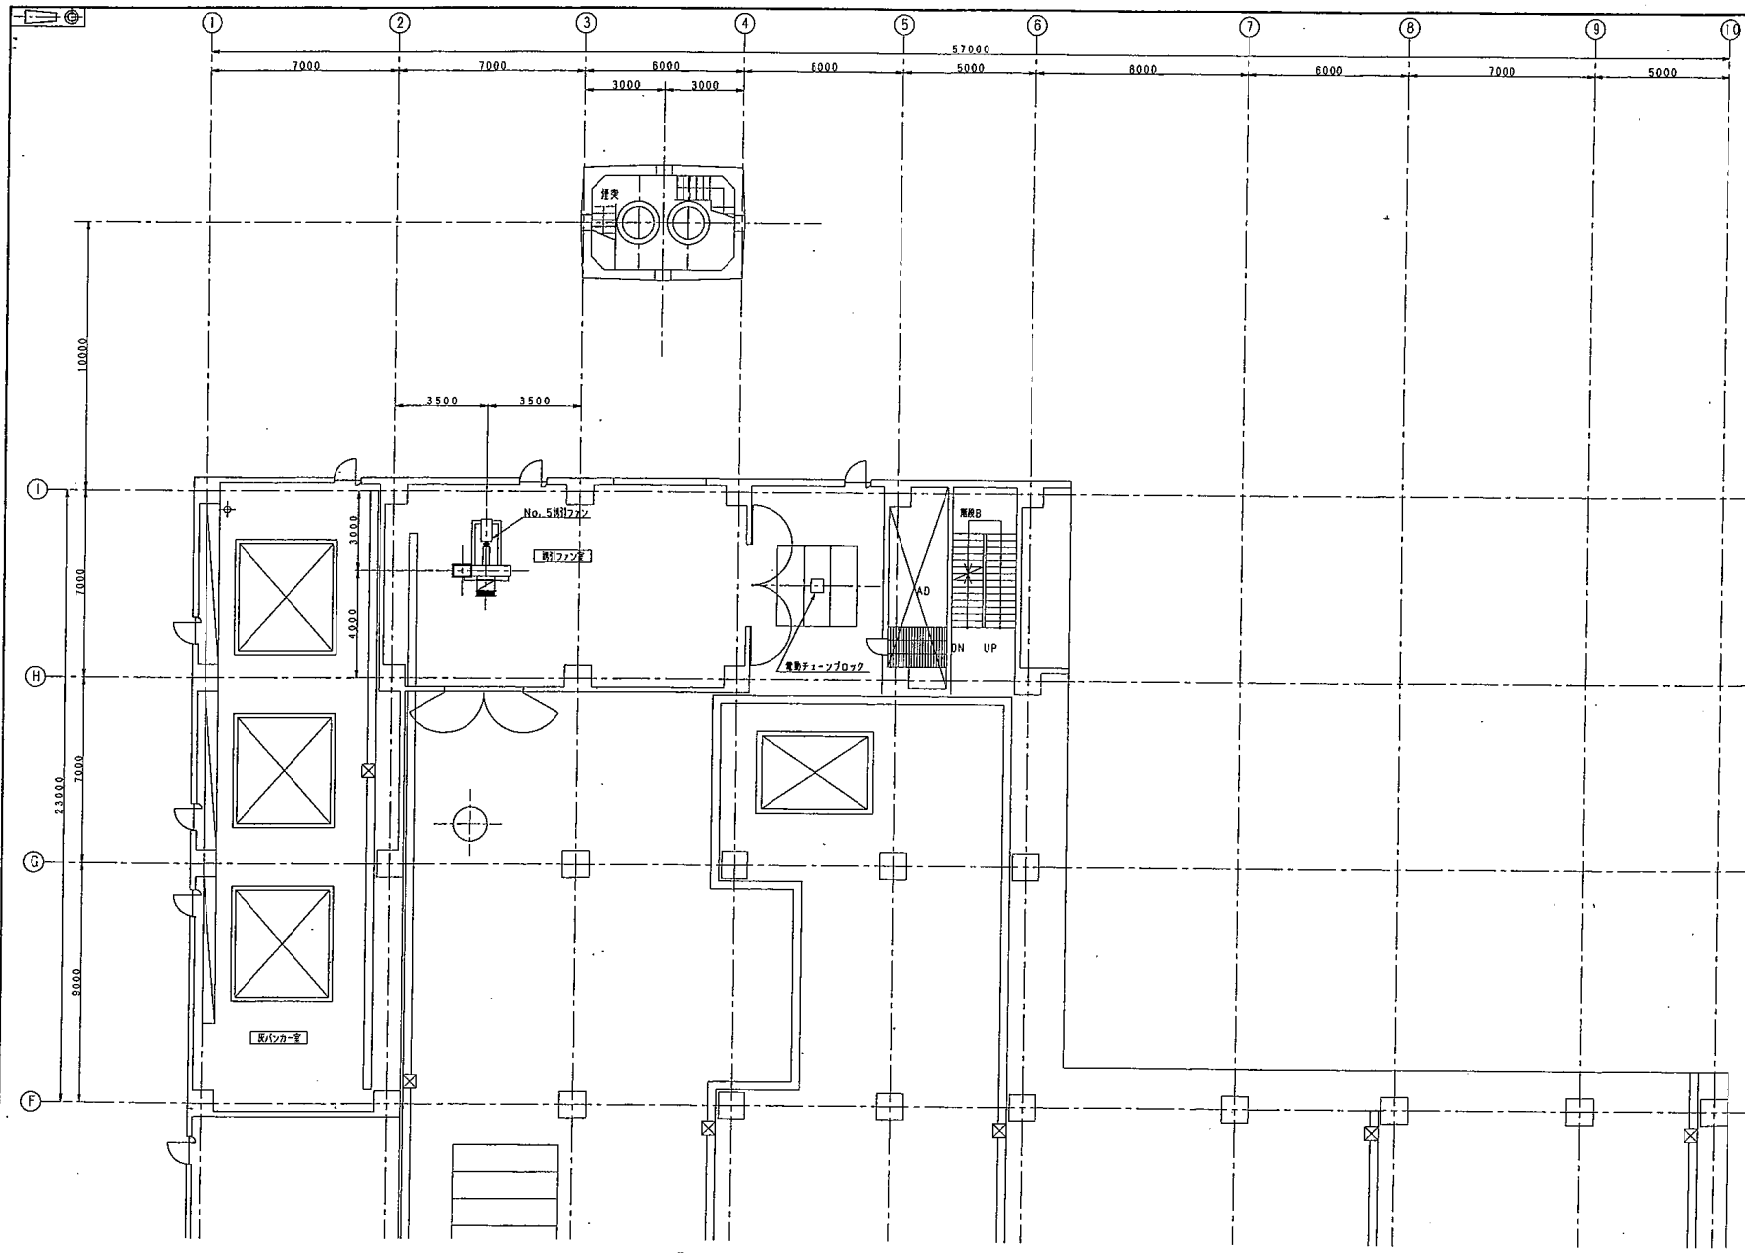


2階平面図 (+15300)


承認	古川	事業名	札幌市下水道局建設部施設建設課 設
調査	大川	工事名	平成10年度 国庫補助事業 札幌スラップトックター施設整備 施設維持管理工事
調査	栗田	形式	汚泥脱水設備 4NO/24
設計	名林	名称	2階平面配置図 (3/3) 1163
作図	津田	原図番号	DW-81012 66
尺貫寸	1/100	日付	1997/12/14
6/24		株式会社	タクマ TAKUMA CO., LTD.

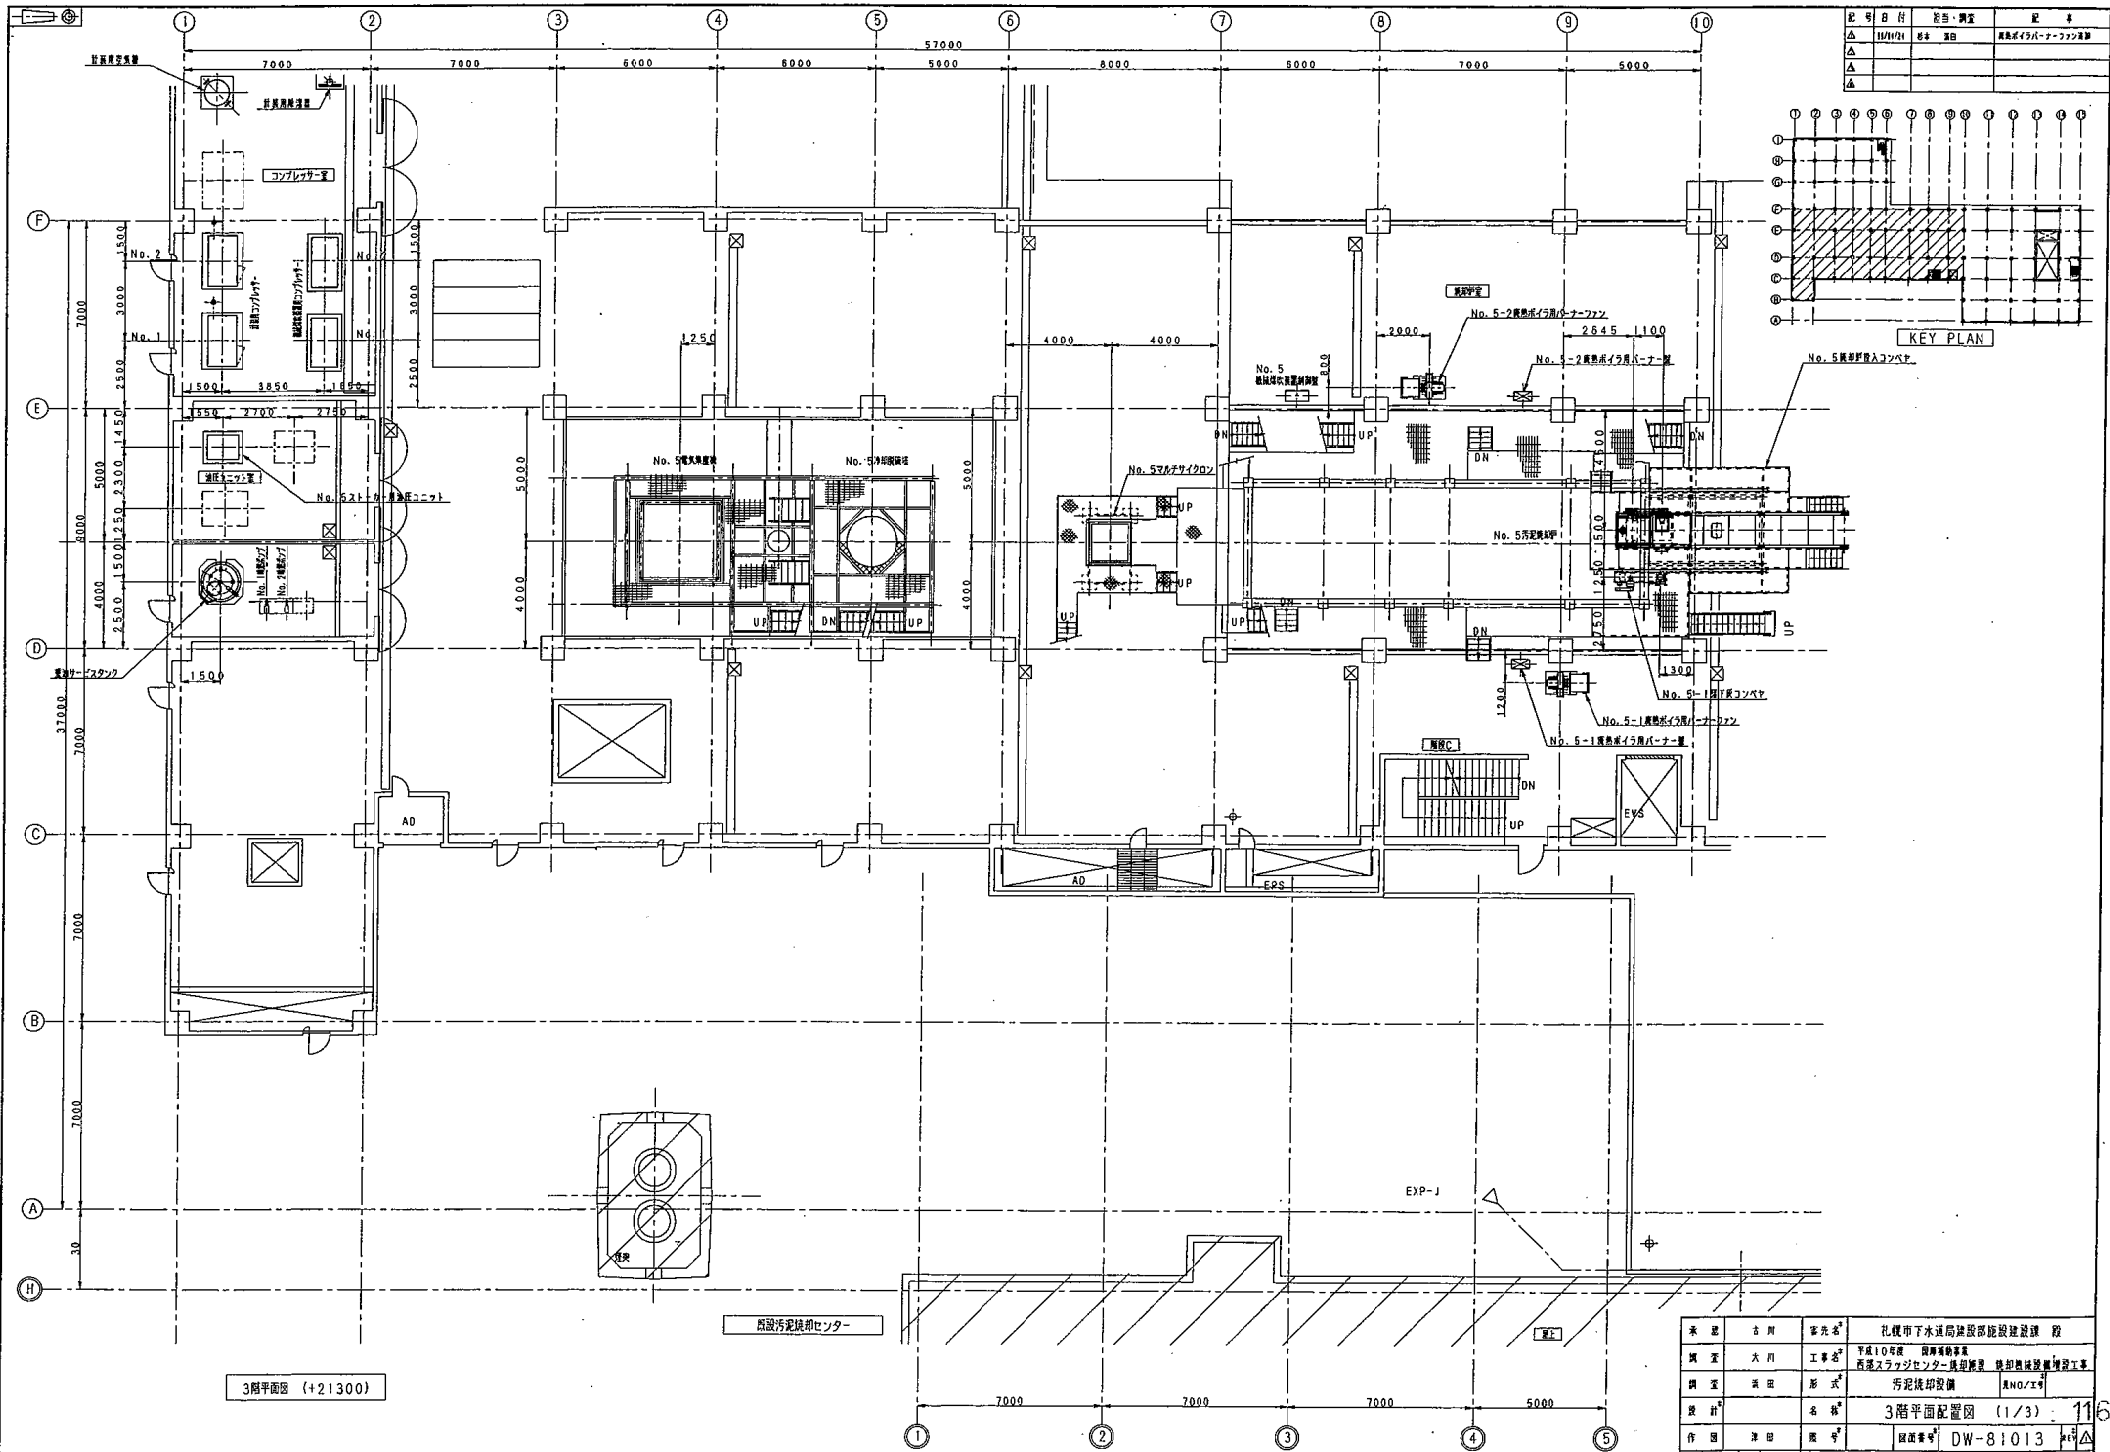


記号	目付	定価・調査	記号
△	11/11/11	基本 測価	建築設計事務所
△			
△			

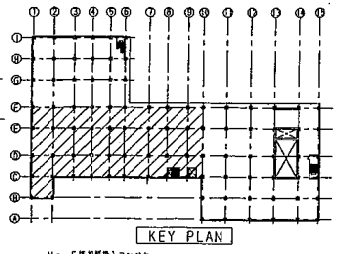

承認	吉川	客先名	札幌市下水道局建設部建設課 役
調査	大月	工事名	平成10年度 国庫補助事業 西尾スラッジセンター建設費 建設費建設費増設工事
調査	永田	形式	汚泥処理設備 第NO/2号
設計		名称	3階平面配置図 (1/3) 1164
作図	津田	図号	図番番号 DW-81013 1164
R規	1/100	日付	19/01/24
株式会社 タクマ TAKUMA CO., LTD.			
G/A		CAD FILE	1164A1

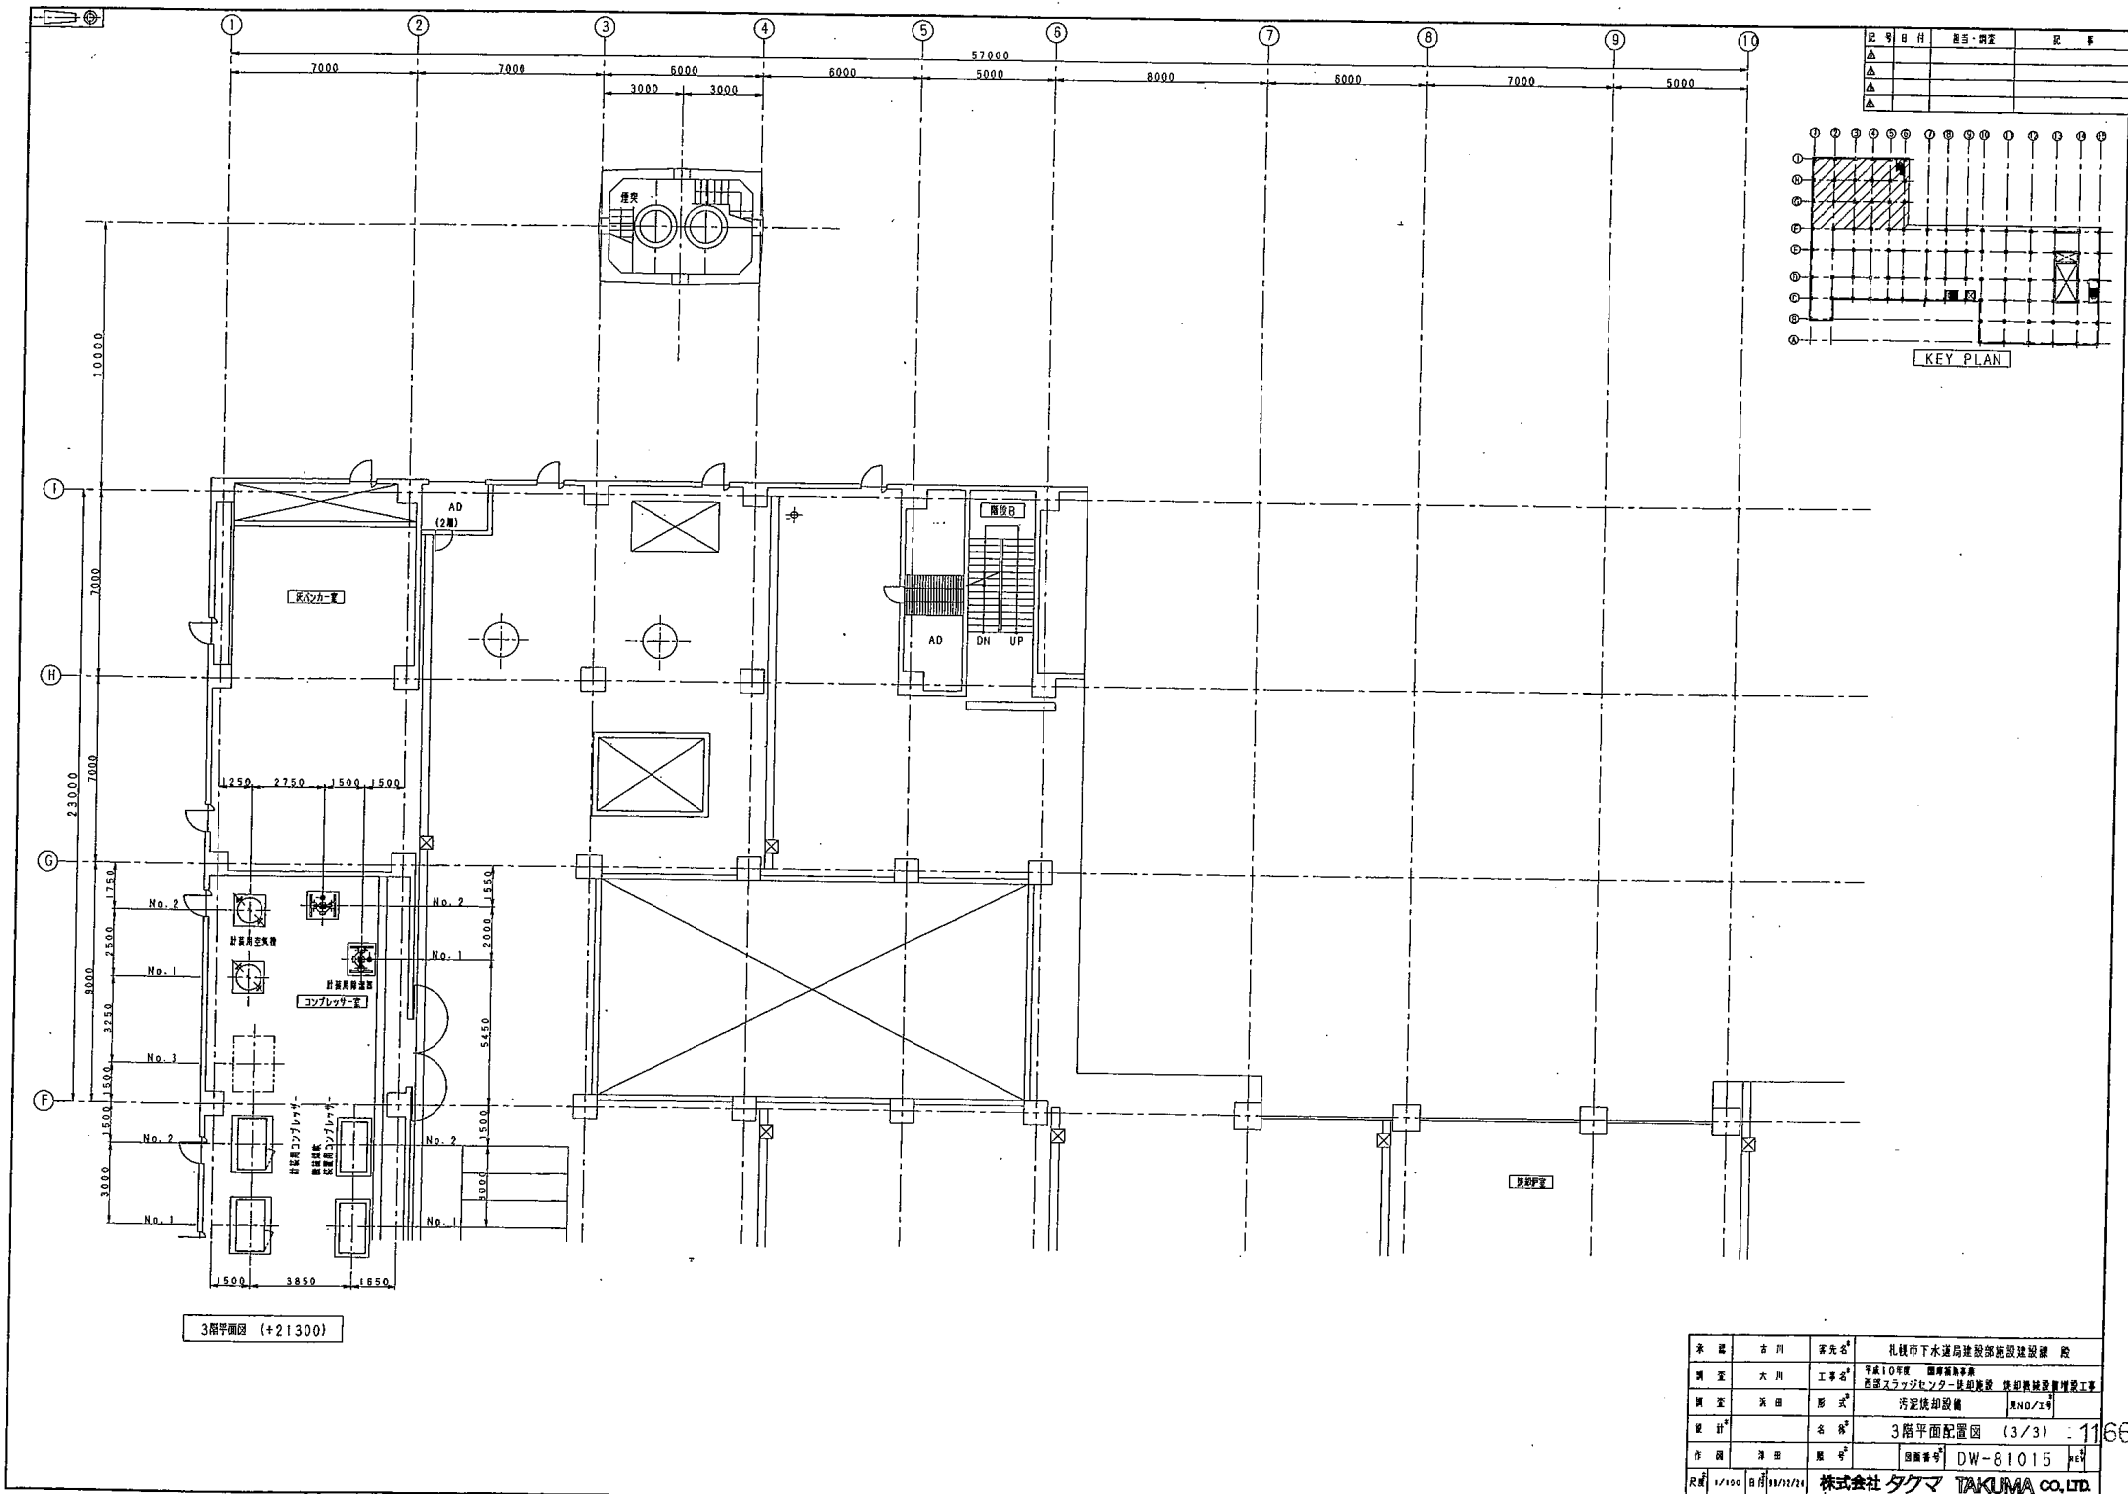


記号	目付	用途・測定	記号
△			
△			
△			

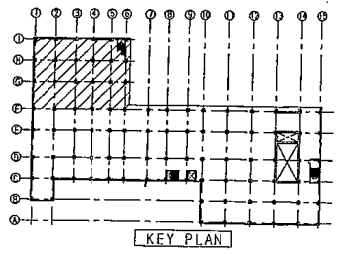

KEY PLAN


3階平面図 (+21300)

承認	古川	課長	札幌市下水道局建設部建設課 設
調査	大川	工事	平成10年度 昭陽橋南第 汚泥スラックソフター取組施設 取組施設設置増設工事
調査	浜田	形式	汚泥焼却設備 RNO/14
設計		名称	3階平面配置図 (3/3) 1166
作図	浜田	図番	DW-81015 1/4
尺貫	1/100	日付	99/12/24
GAU		作成	株式会社 タクマ TAKUMA CO., LTD.

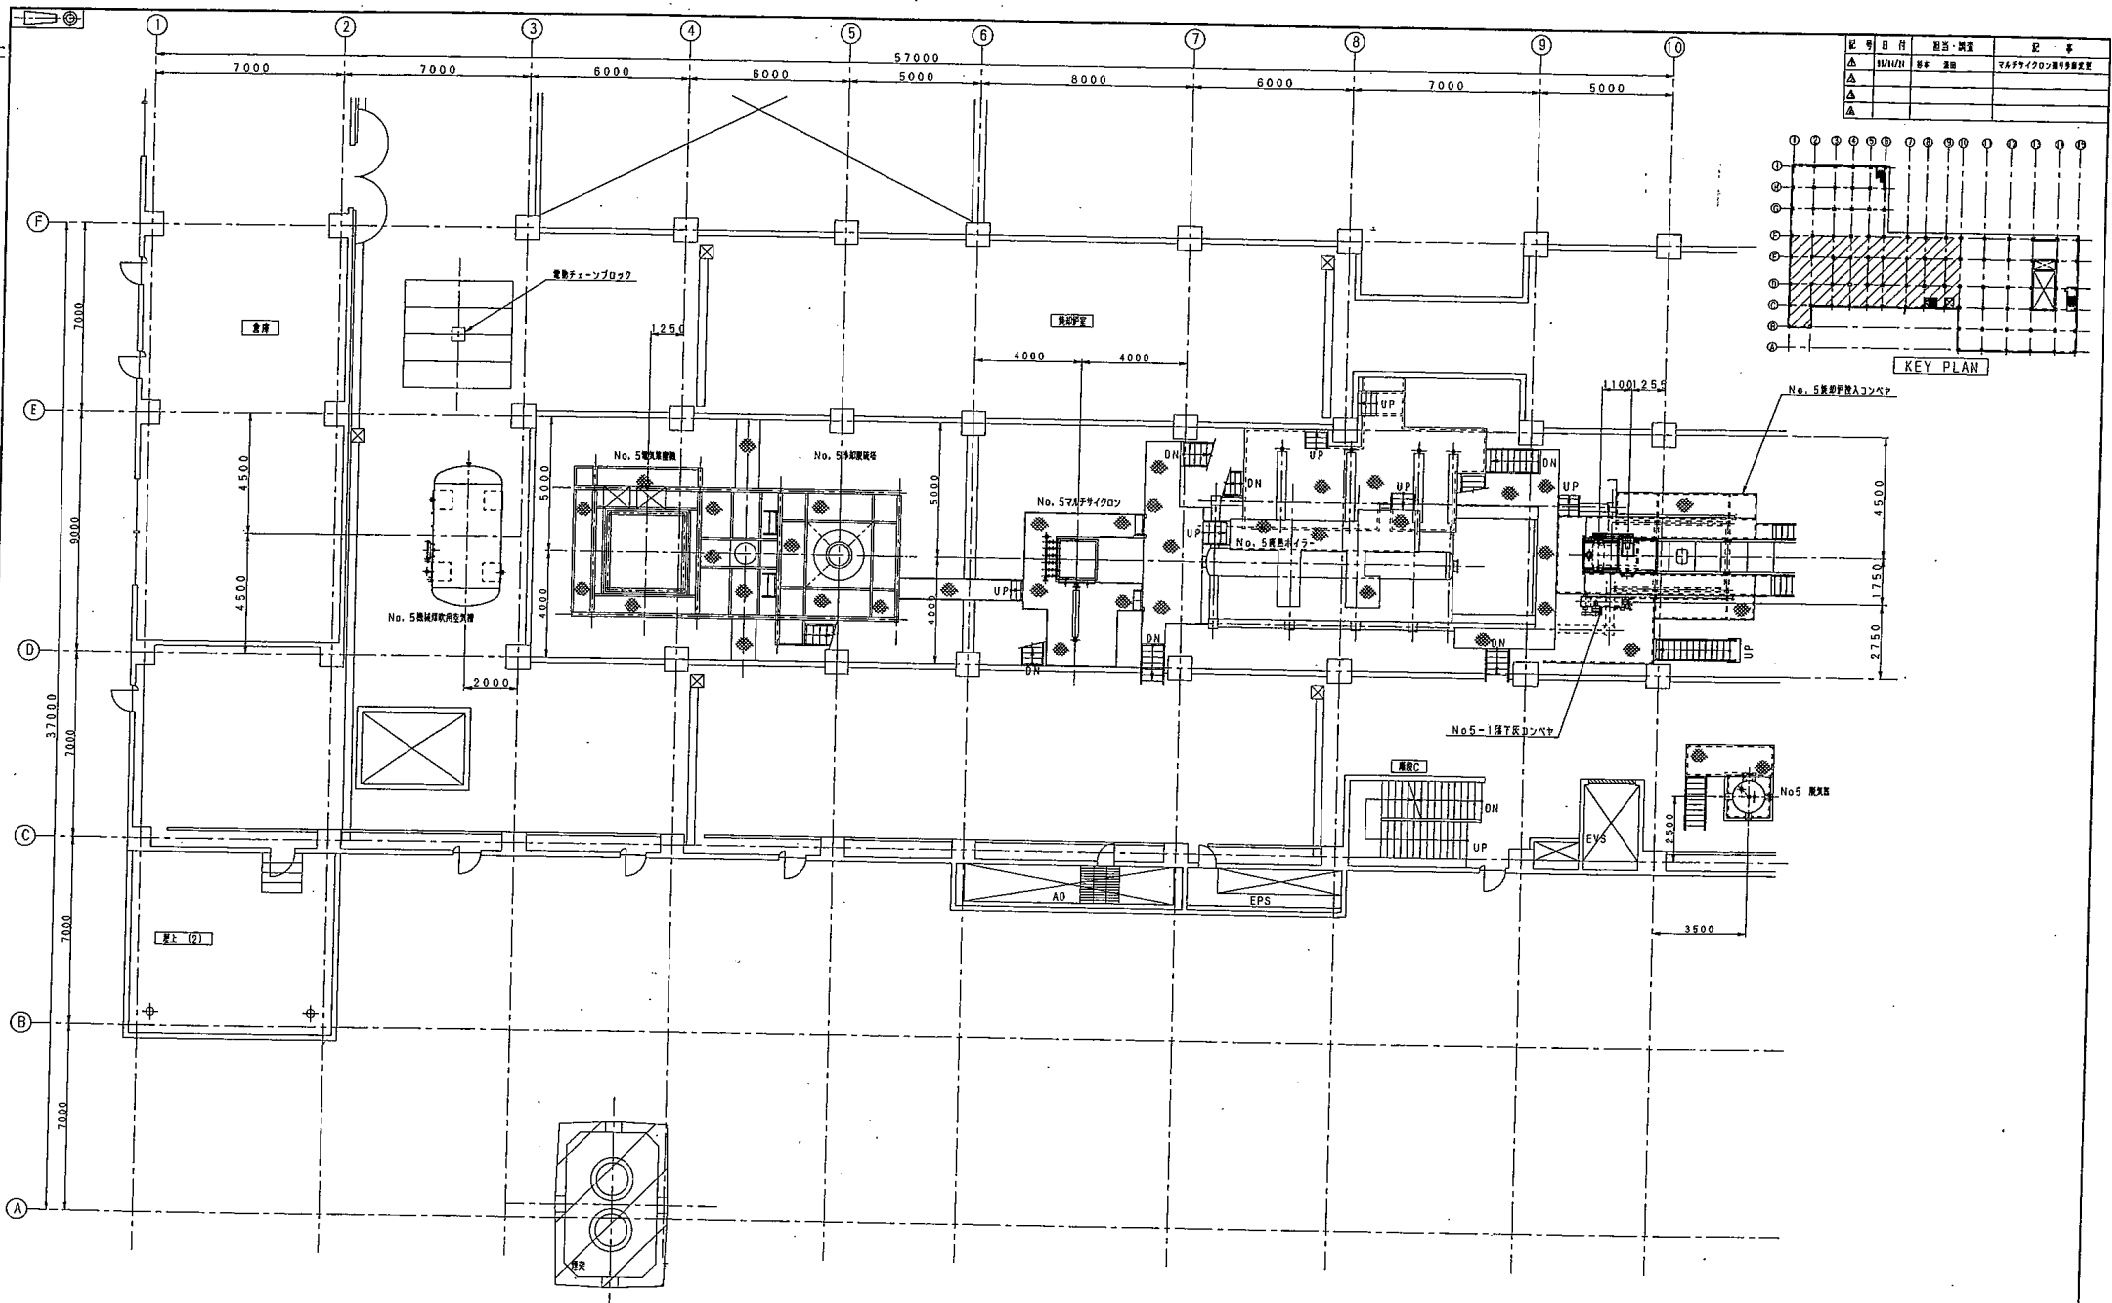


4階平面図 (+26800)

記号	日付	修正・決定	記号
△	11/11/11	修正	3階及び4階の機器設置図
△			
△			

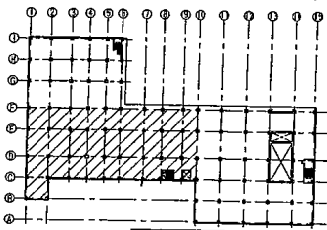


KEY PLAN

承認	古川	客先名	札幌市下水道局建設部建設施設課
調査	大川	工事名	平成10年度 昭善製粉事業 昭善スラッジセンター-集卸搬送 集卸搬送設備増設工事
調査	美田	形式	汚泥焼却設備 ANo/114
設計	名保	図名	4階平面配置図 (1/3)
作図	津田	図番	図番 No. DW-61016
尺貫	1/100	日付	11/11/11
株式会社 タクマ TAKUMA CO., LTD.			

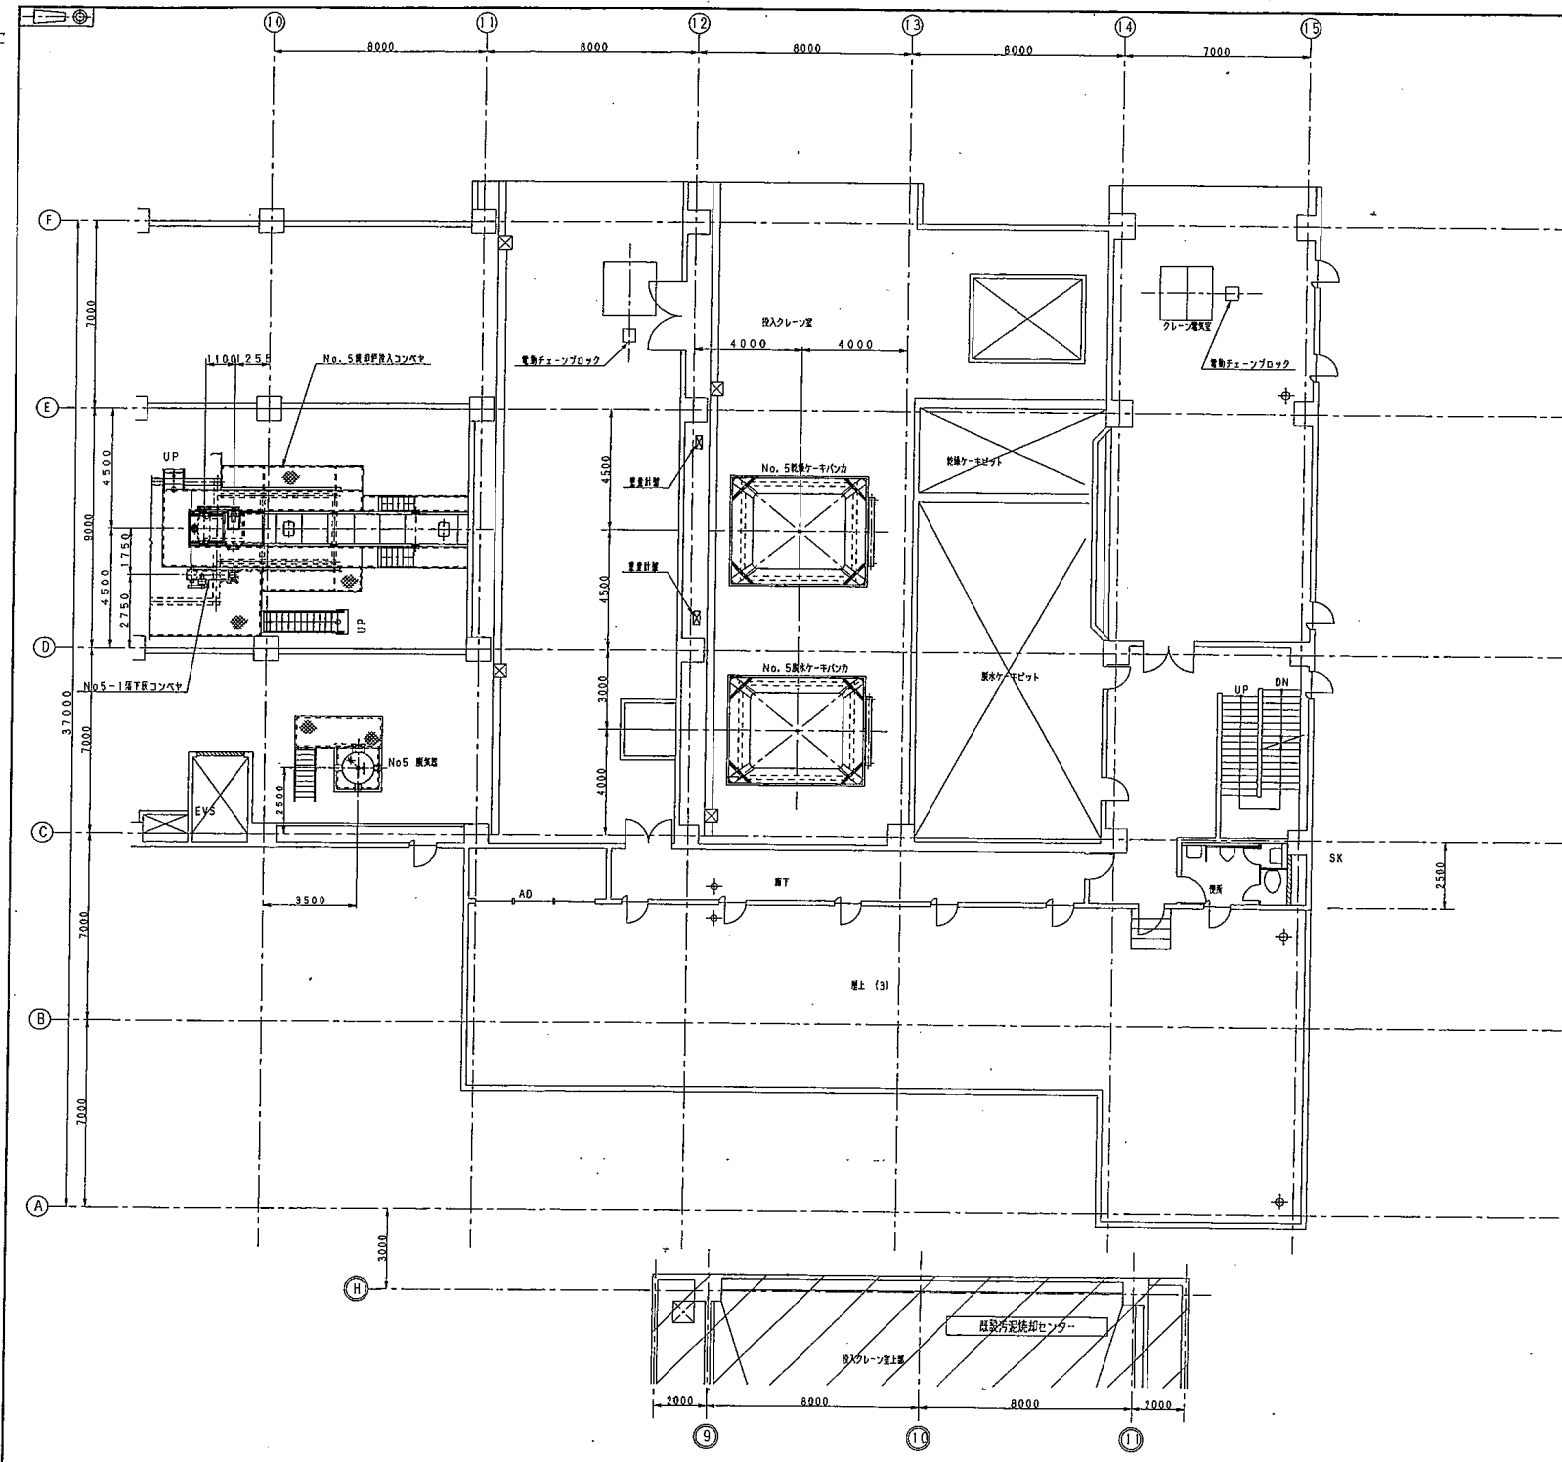


記号	日付	担当者	内容
△			
△			
△			

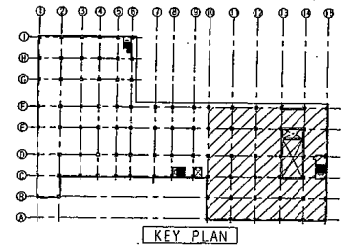

4階平面図 (+26800)


依頼者	名	川	富光	株式会社 札幌市下水道局建設部建設課
調査	大川	工事名	平成10年度 国庫補助事業 西部スラッジセンター初期整備 仕掛機設置工事	
調査	永田	形式	汚泥焼却設備 (A/D/E号)	
設計	名	棟	4階平面配置図 (2/3)	
許司	津田	照	号	図面番号 DW-81017
R	1/10	日	11/11/10	株式会社 タクマ TAKUMA CO., LTD.

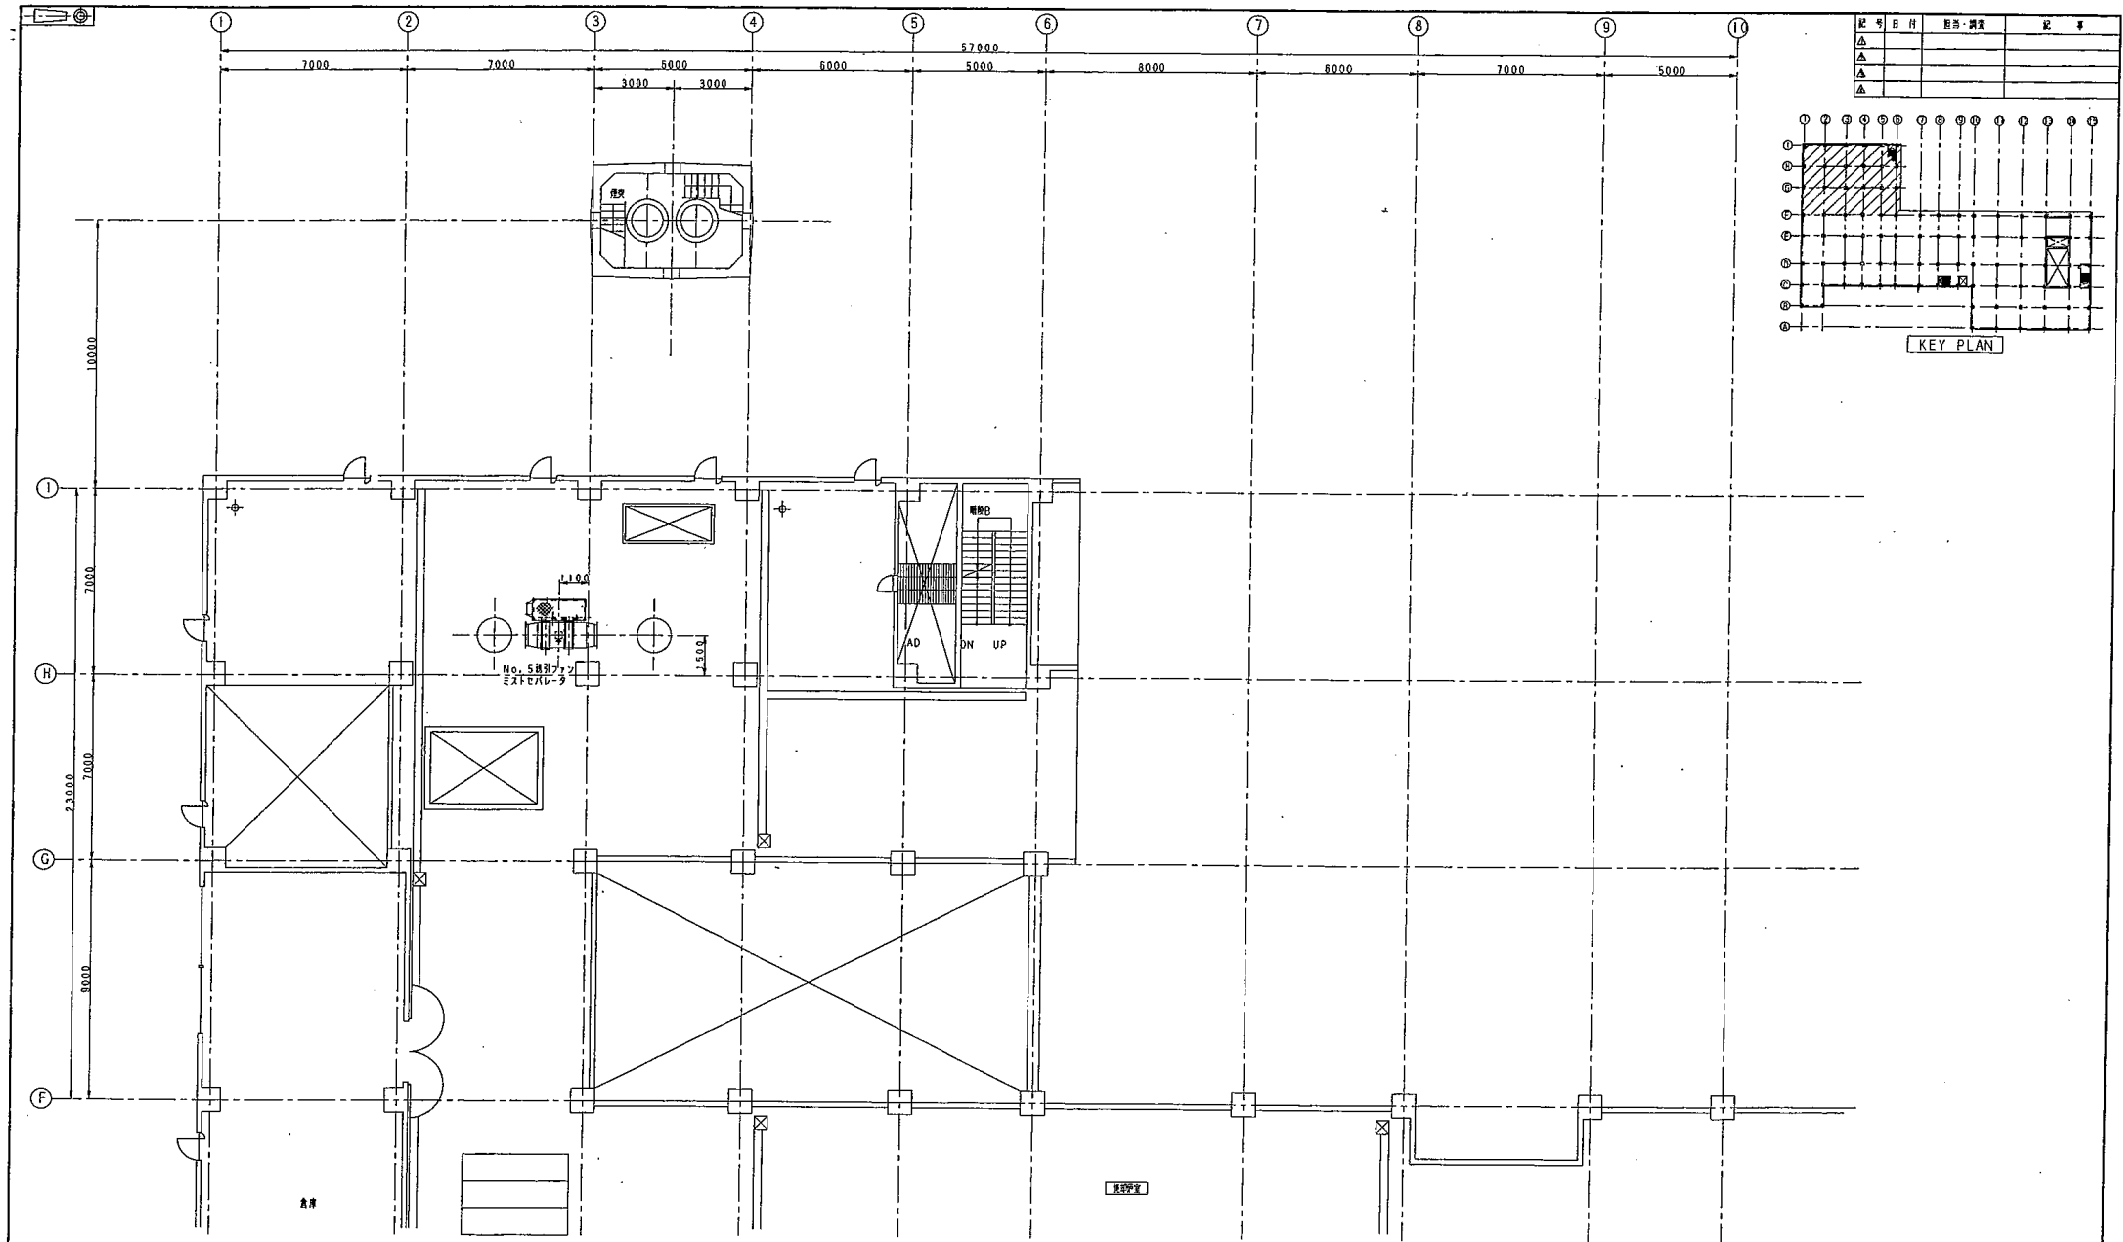


4階平面図 (+26800)

記号	内容	備考
△		
△		
△		

承 認	古川 孝先	代表者	札幌市下水道局建設部施設課 股
調 査	大川 工孝	工事名	平成10年度 昭善橋南側 西部スラッジセンタ-換装施設 供排水設備増設工事
調 査	大田 邦夫	形式	汚泥脱却設備 RHO/工
設 計		名 称	4階平面配置図 (3/3) 116C
作 図	津田 照	図面番号	DW-81018 65
尺 寸	1/100	日付	11/02/11
G/D		株式会社	タクマ TAKUMA CO., LTD.

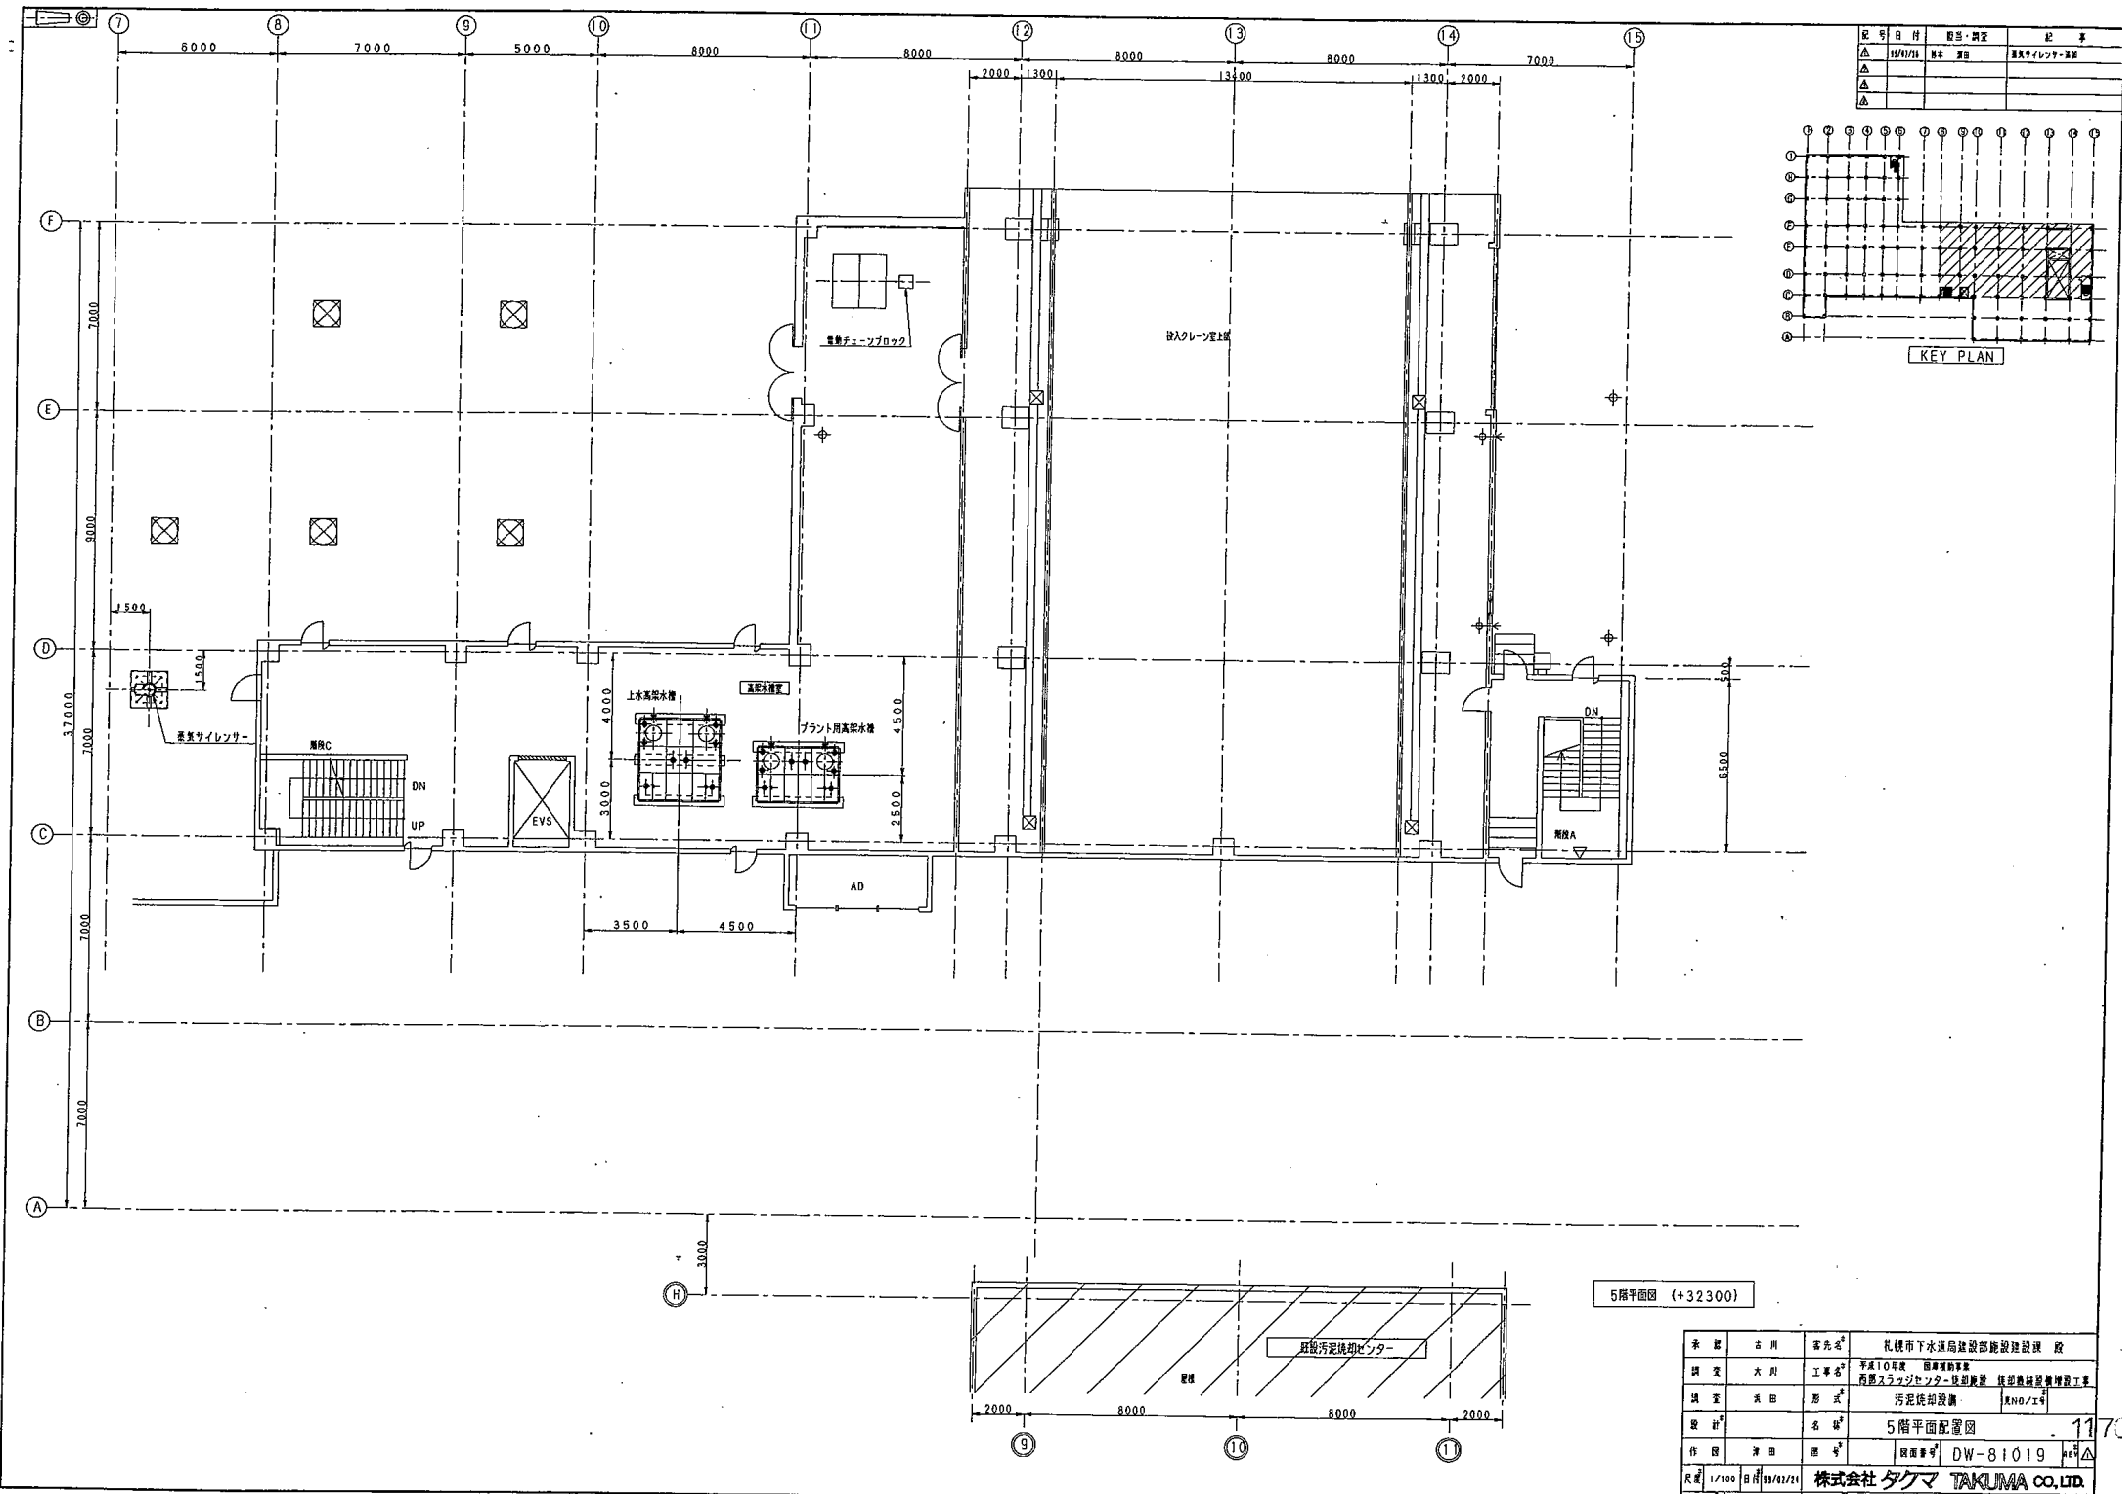



記号	日付	設計・調査	記事
△	19/11	※ 変更	変更内容
△			
△			

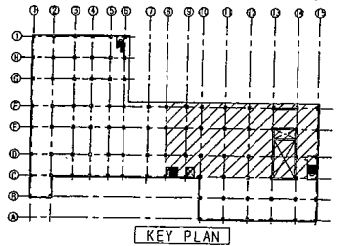

5階平面図 (+32300)

委託者	古川 富夫	設計者	札幌市下水道局建設部建設課 設 設
調査	大川 工事	工事名	平成10年度 国庫補助事業 西野スラッジセンター建設費 建設機械整備費工事
調査	美田 形式	汚泥処理設備	形式/工号
設計	名	5階平面配置図 117	
作図	深田 照子	図面番号	DW-81019 4/15
尺貫	1/100	日付	19/02/24


図号	日付	設計・調査	記号
△	11/11	松本 理田	電気ケーブル架設
△			
△			
△			

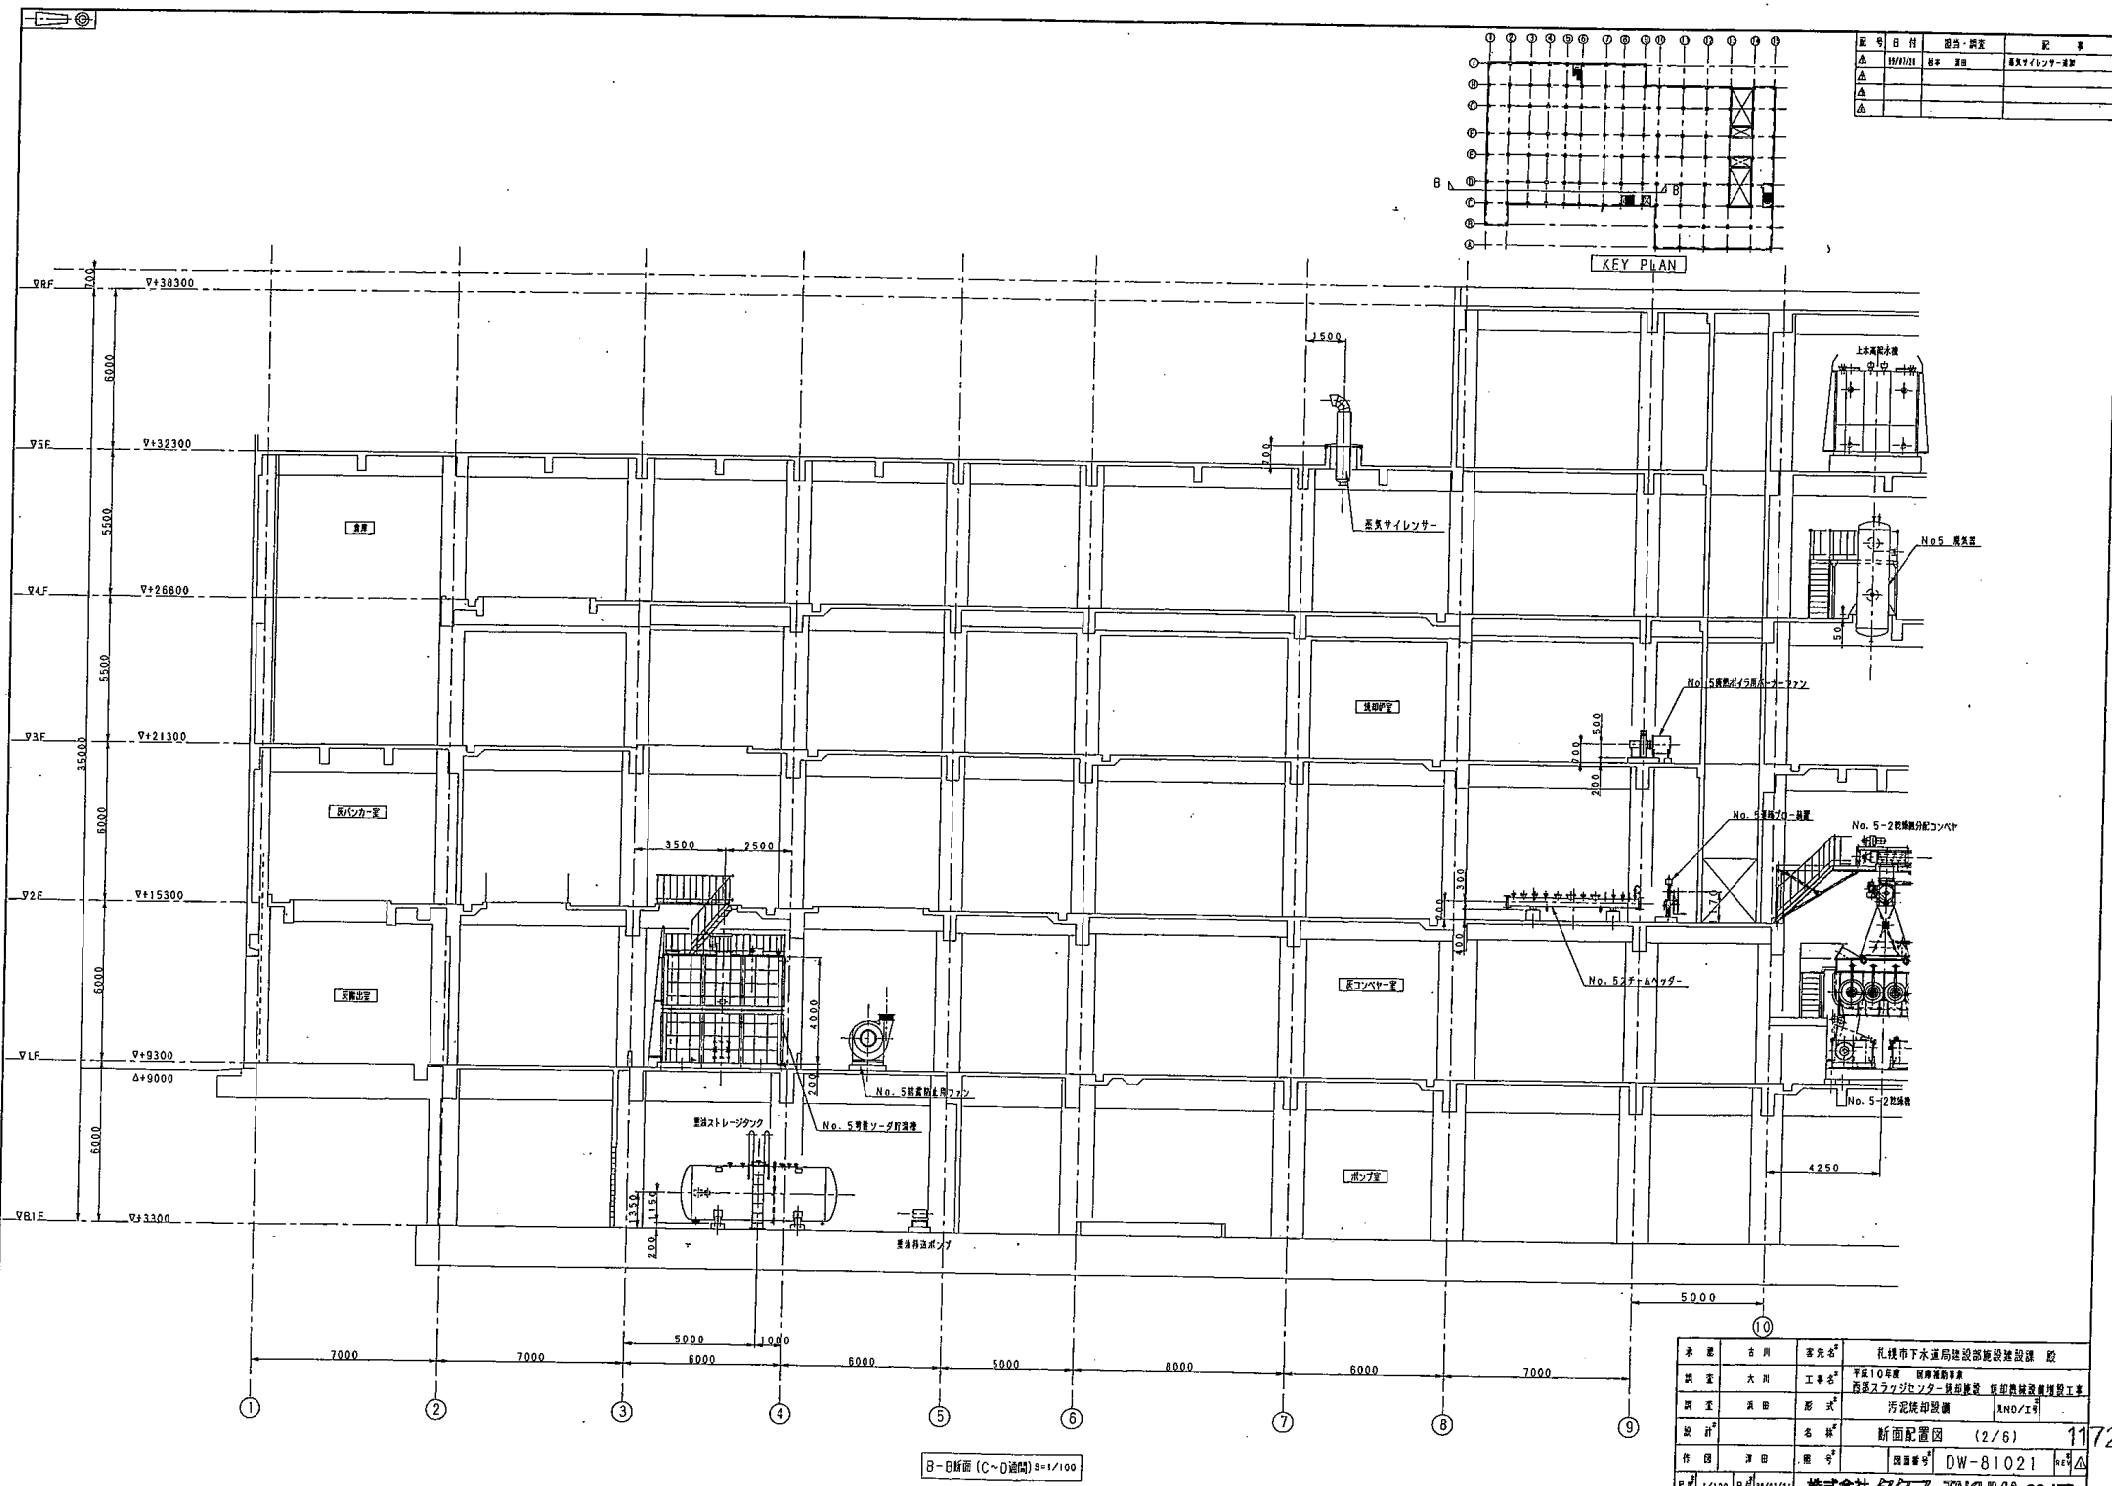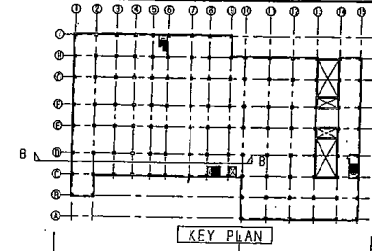


B-B断面 (C~D) 縮尺 1/100

承認	名刺	署名	札幌市下水道局施設部施設課 課長
設計	大川	工事名	平成10年度 札幌市下水道局施設部施設課 汚泥スラッジセクター 排出施設 更新施設建設工事
調査	栗田	形式	汚泥排出設備 (A)NO.1号
設計	名刺	断面配置図	(2/6)
作図	洋田	図番	DW-81021
尺 1/100	日付 11/11	株式会社	タカ

記号	日付	担当者	内容
△	11/11/11	野村	キャリアガス機設置位置変更
△			
△			
△			

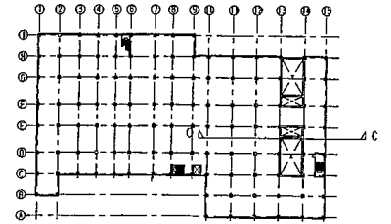


KEY PLAN

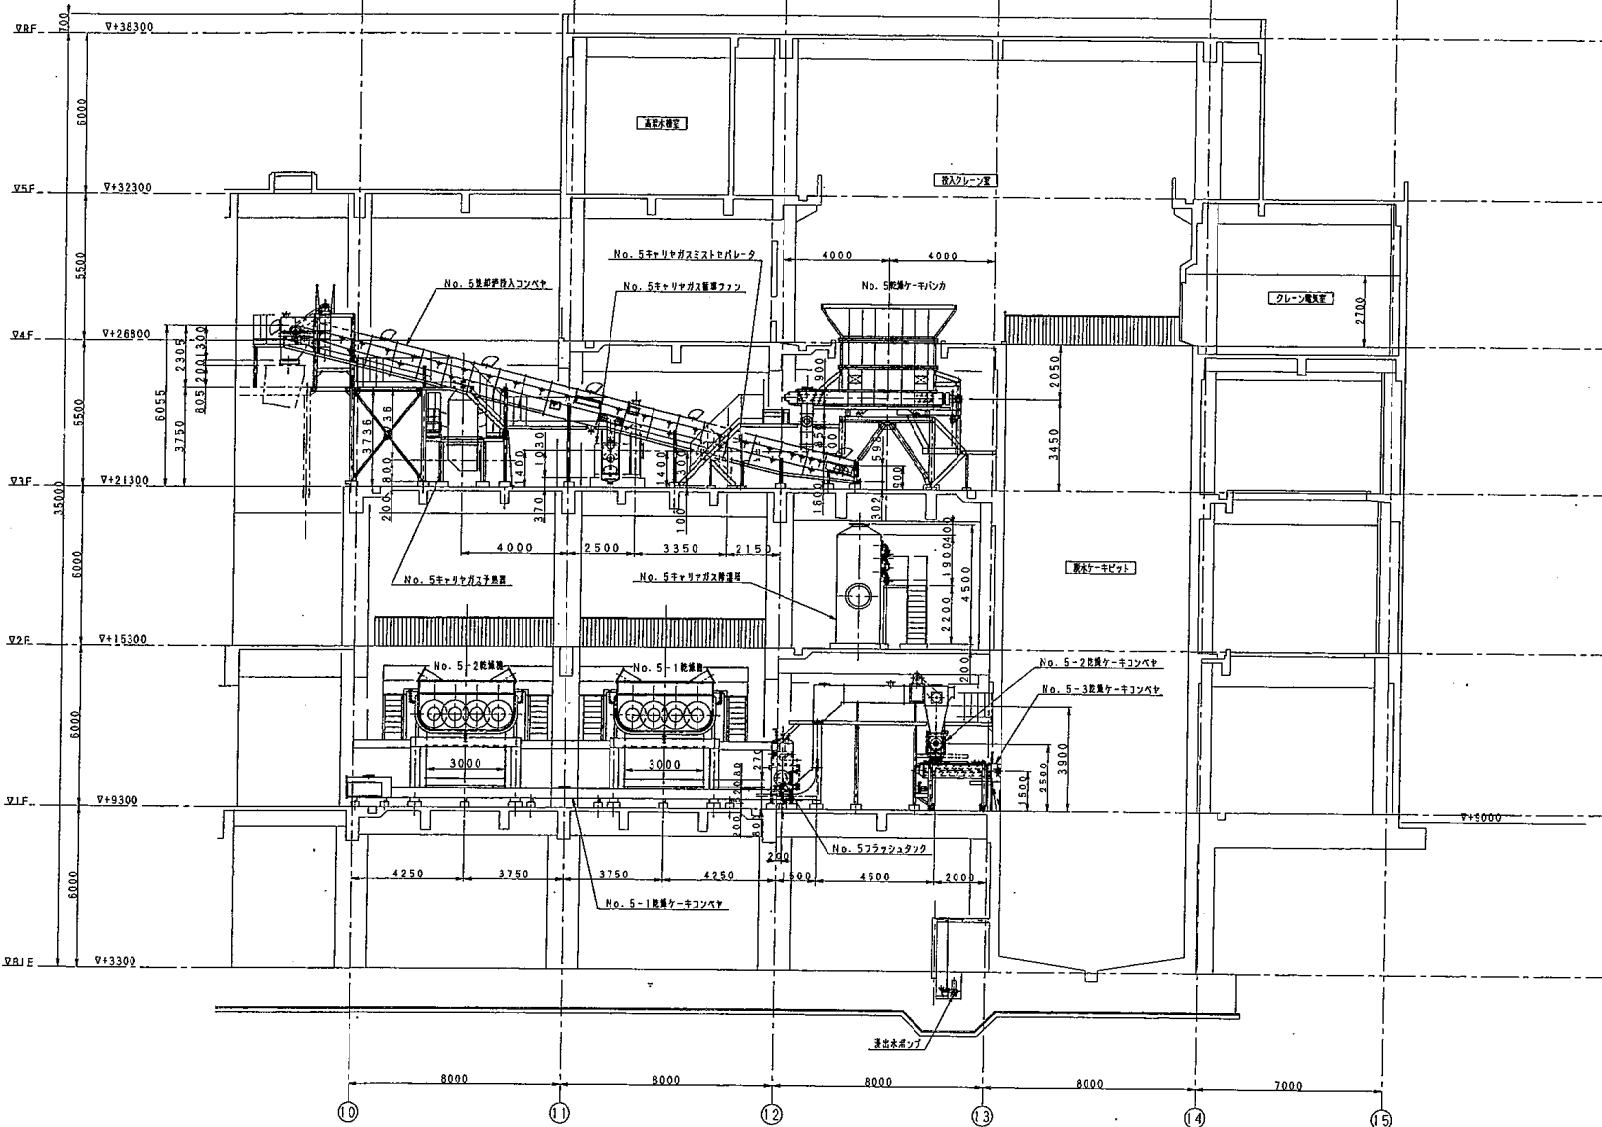


C-C断面 (D~E通間) S=1/100

水 道	古 川	事 業 名	札幌市下水道局建設部建設課 設 設
開 業	大 川	工 事 名	平成10年度 環境整備事業 西部スラッジセンター異動機設 建設機材搬入機材工事
構 造	沢 田	形 式	汚泥焼却設備 (AND/エキ)
設 計	名 義	断 面 配 置 図	(3/6) 1173
作 図	名 義	図 番 号	DW-81022 1173△
尺 寸	1/100	日 付	11/11/11

記号	日付	内容・調査	記 事
△	11/10/11	基本 設計	二次配管ポンプ設置位置
△			
△			
△			

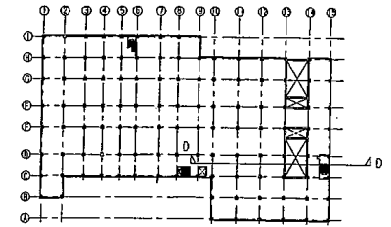


KEY PLAN

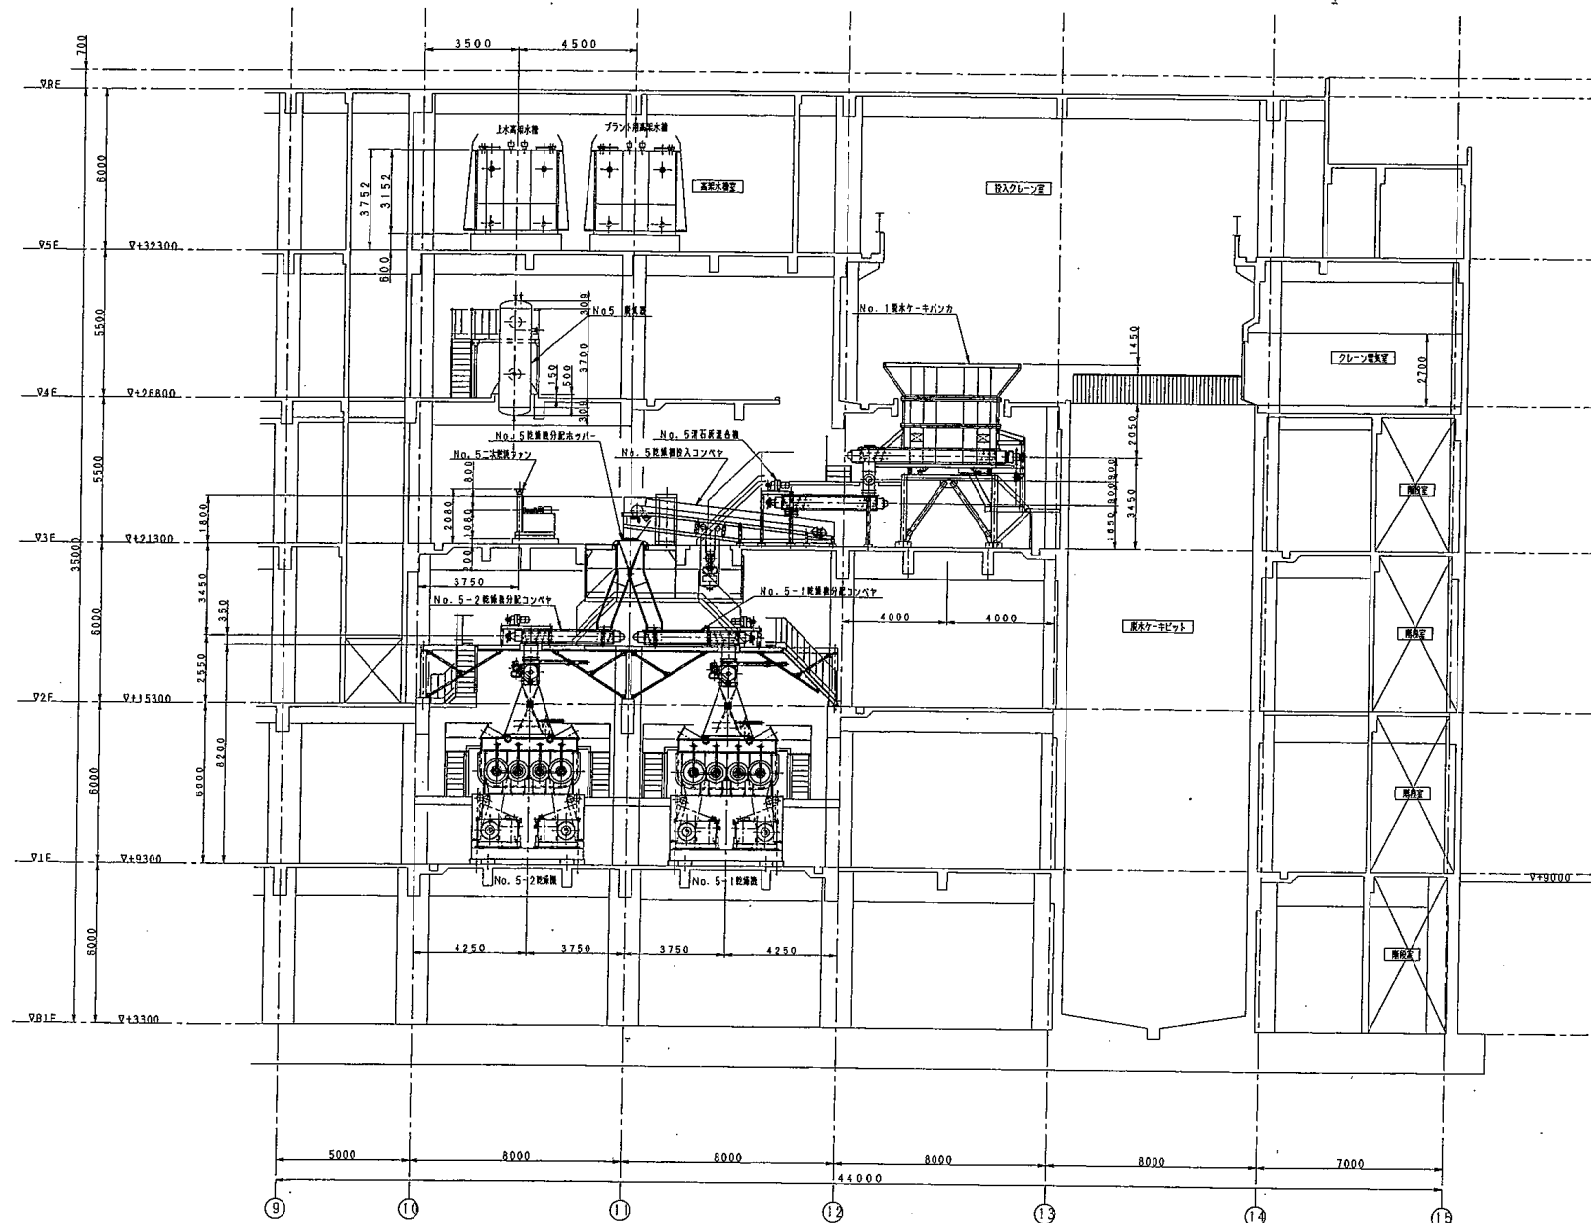


D-D断面 (C~D通間) S=1/100

承 取	古 川	客 先 名	札幌市下水道局建設部建設課 設 計
調 査	大 川	工 事 名	平成10年度 汚水処理事業 汚水スラップセッパ-後部設置 脱臭機設置管理工事
調 査	渡 田	形 式	汚泥後部設置 脱臭機設置
設 計		名 称	断面配置図 (4/6)
作 図	津 田	番 号	DW-81023
尺 寸	1/100	日 付	10/12/14

図号	日付	内容・変更	記号
△			
△			
△			

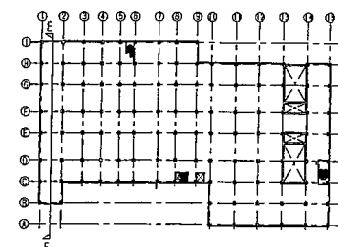



KEY PLAN

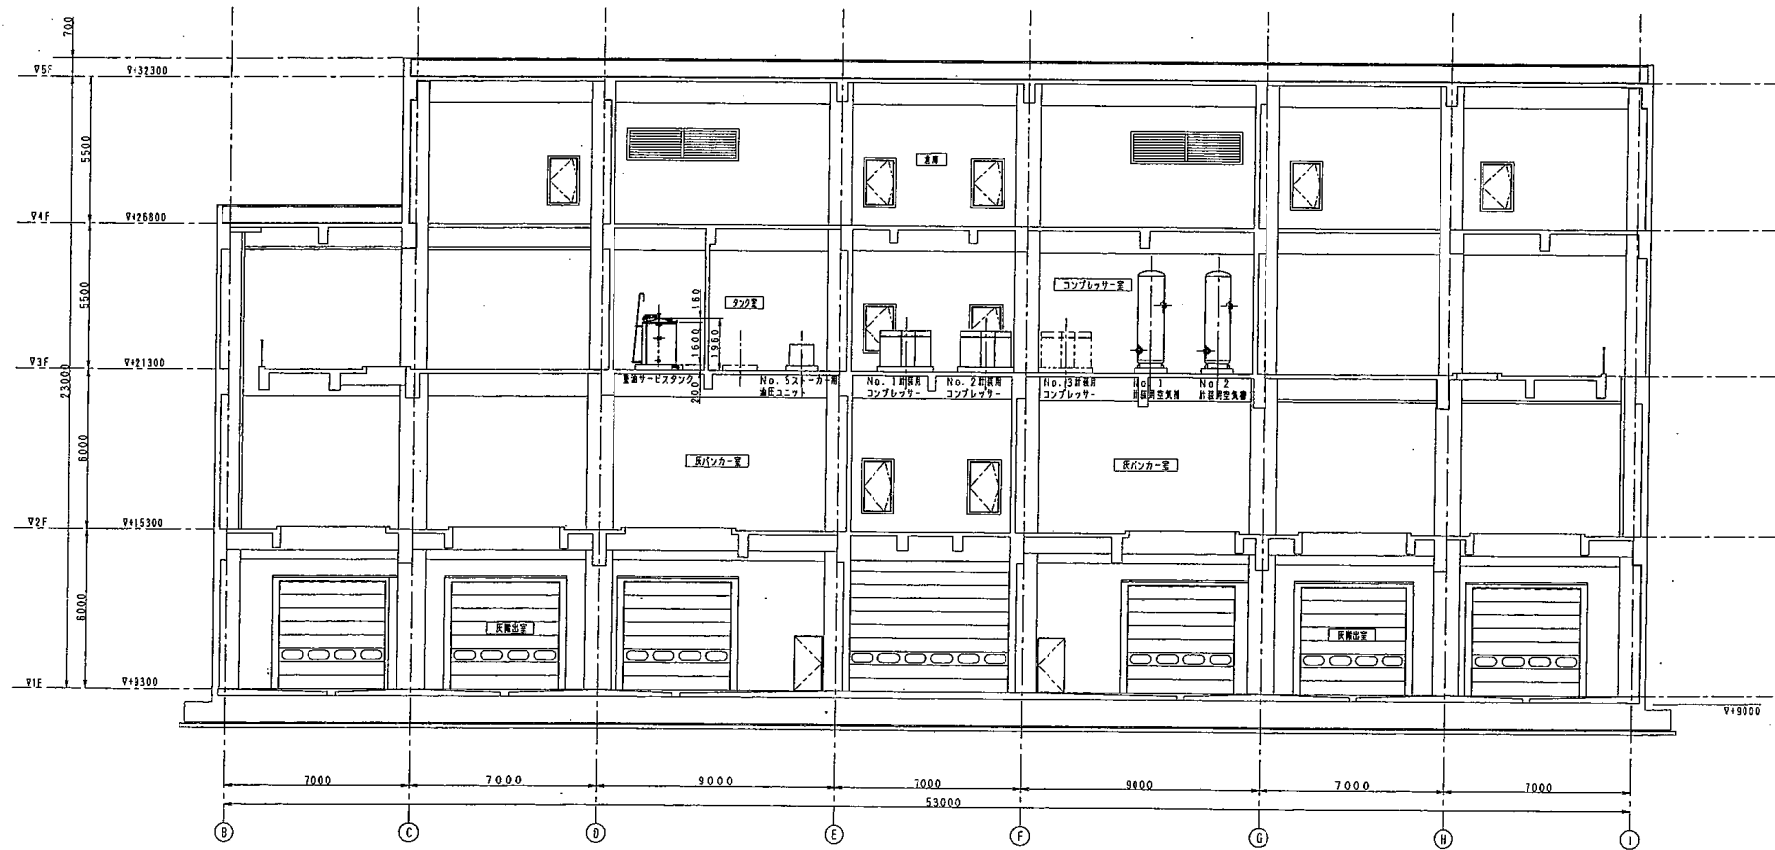

E-E断面 (1~2通間) 5=1/100

承 建	古 川	客 先	札幌市下水道局建設部建設課 設
調 査	大 川	工 事 名	5号10号機 高圧洗浄機 汚泥スラッジセンター異相機設置 汚泥焼却設備 建設機材設置増設工事
調 査	沢 田	形 式	汚泥焼却設備 (2NO/1号)
設 計	名 野	断 面 配 置 図	(5/6) 11
作 図	津 田	図 番 号	DW-81024 04
尺 寸	1/100	日 付	10/11/24 株式会社 タクマ TAKUMA CO., LTD.


図号	日付	図名・概要	尺
△	11/10/14	基本設計	縦断
△			
△			
△			

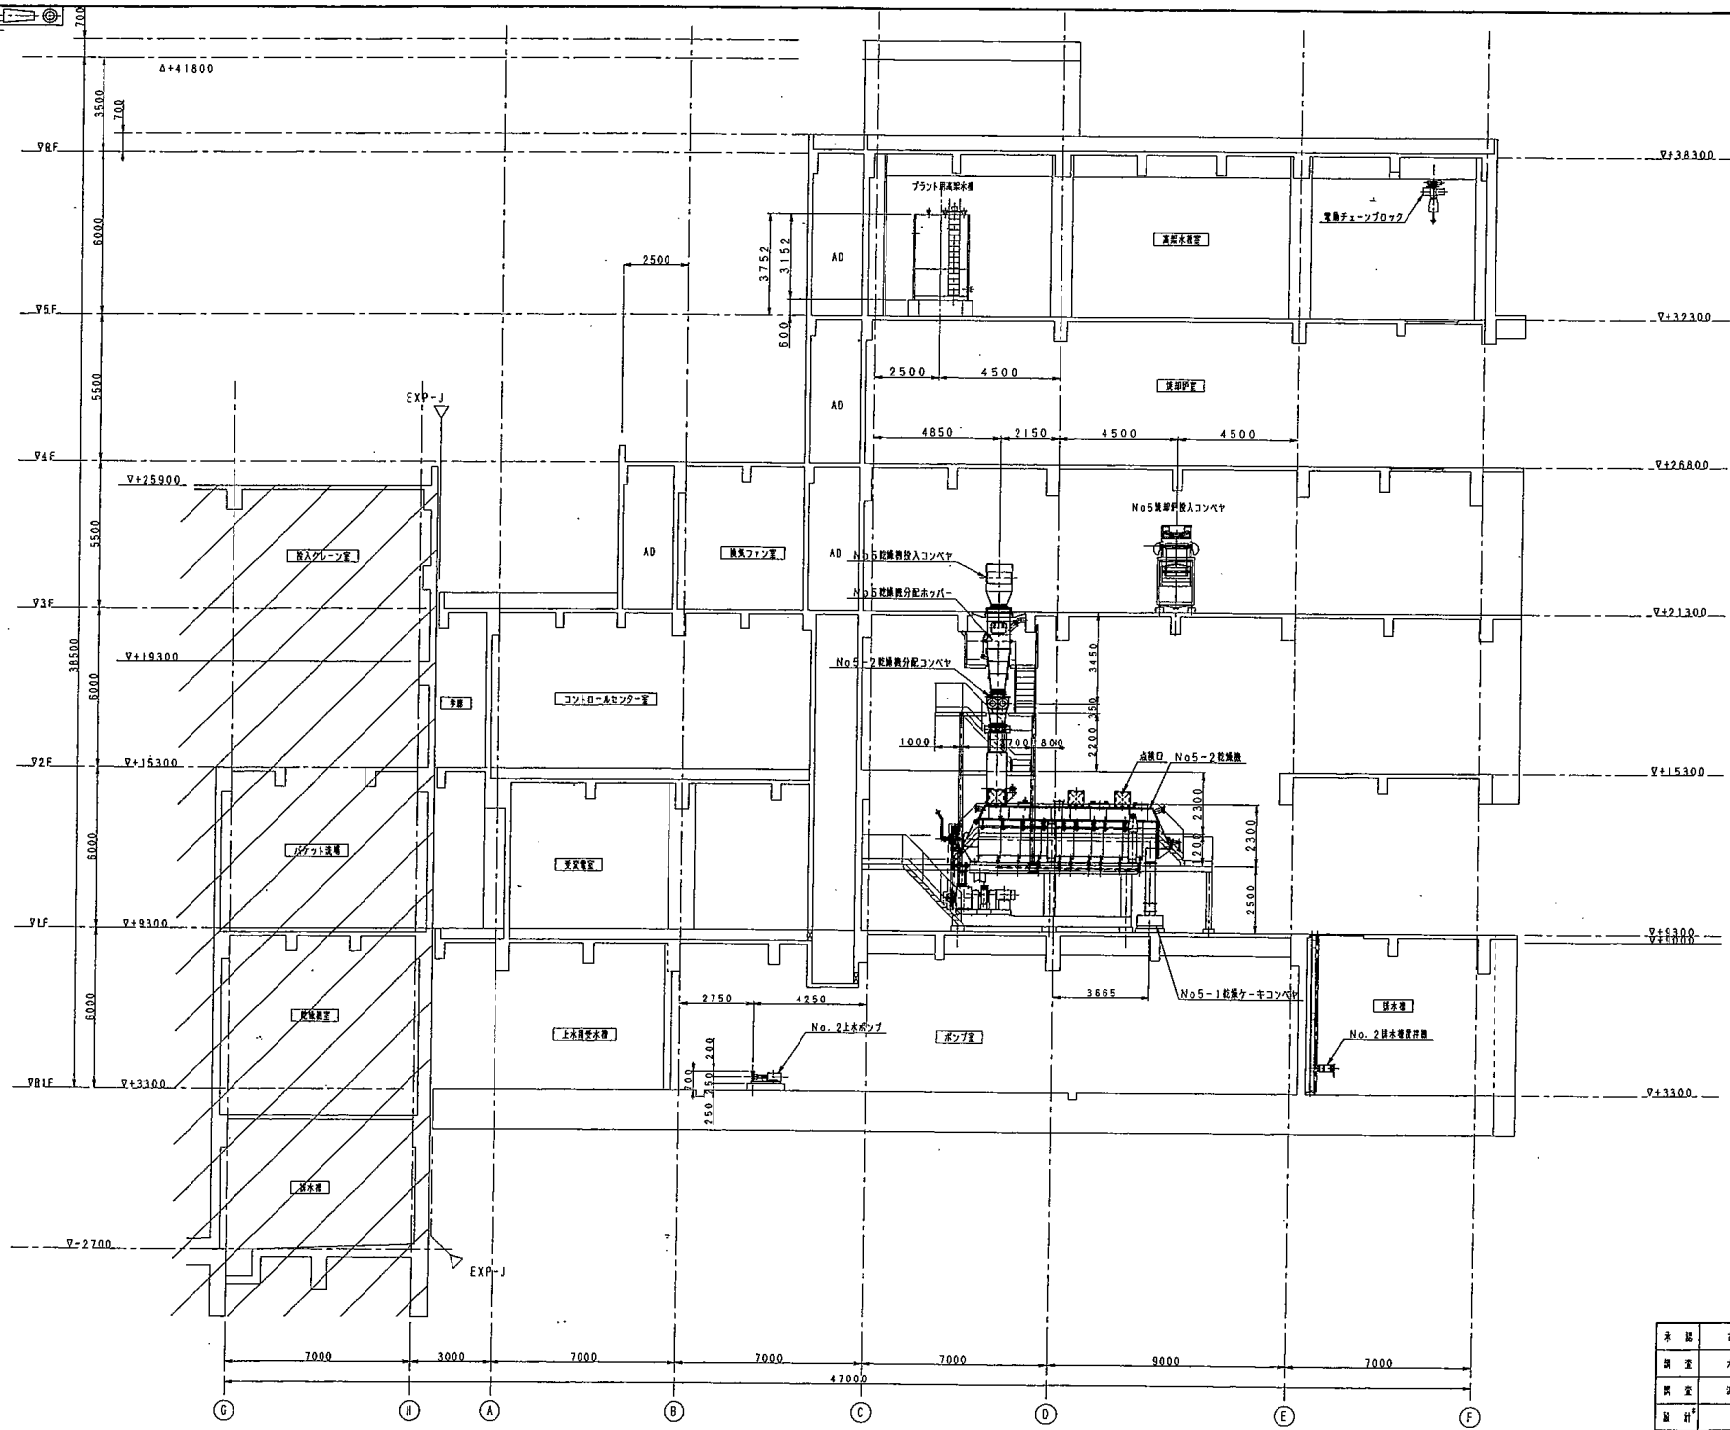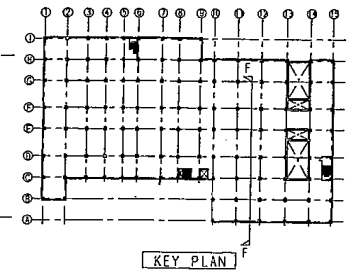


F-F断面 (11~12通間) S=1/110

発注者	名 称	名 称	株式会社 札幌市下水道局建設部建設課 設 計 課
調査	大 小	工 種	平成10年度 福寿町下水道 汚泥スラッジセンター建設 汚泥処理設備建設工事
調査	所 在	形 式	汚泥焼却設備 (A No. 1号)
設計	名 称	断 面	断面配置図 (6/6)
作 図	作 者	図 号	図 名 DW-81025 設 計 課
尺 寸	1/100	日 付	14/01/14

図名	2F平面図
図号	DW-85064
縮尺	1/100
作成	2013年8月
設計	株式会社 タクマ
校核	
承認	
備考	

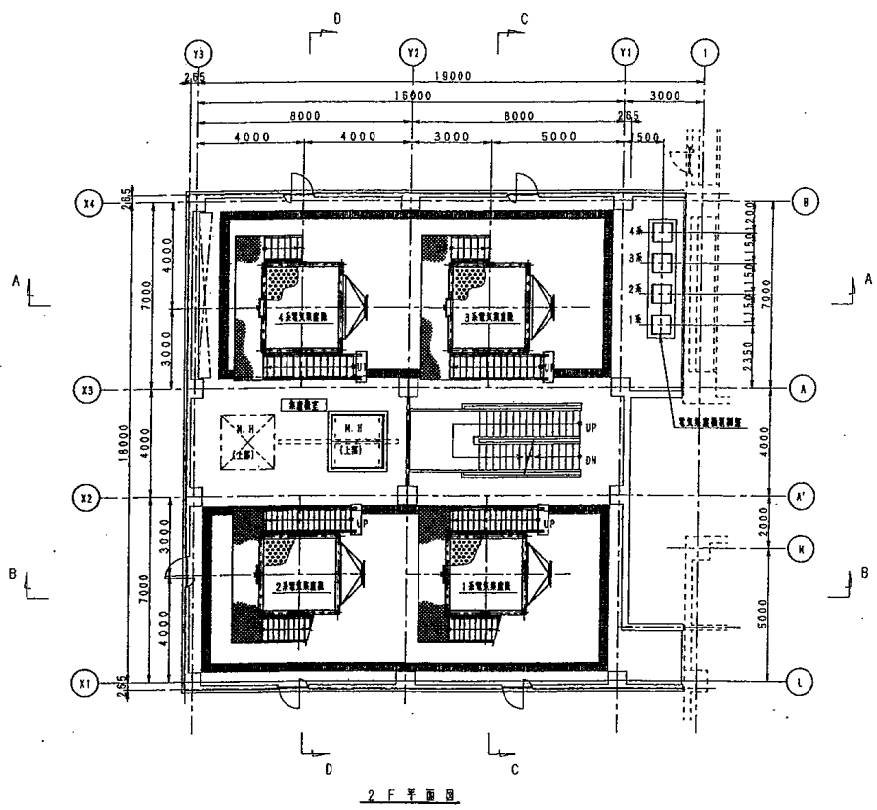


2F平面図

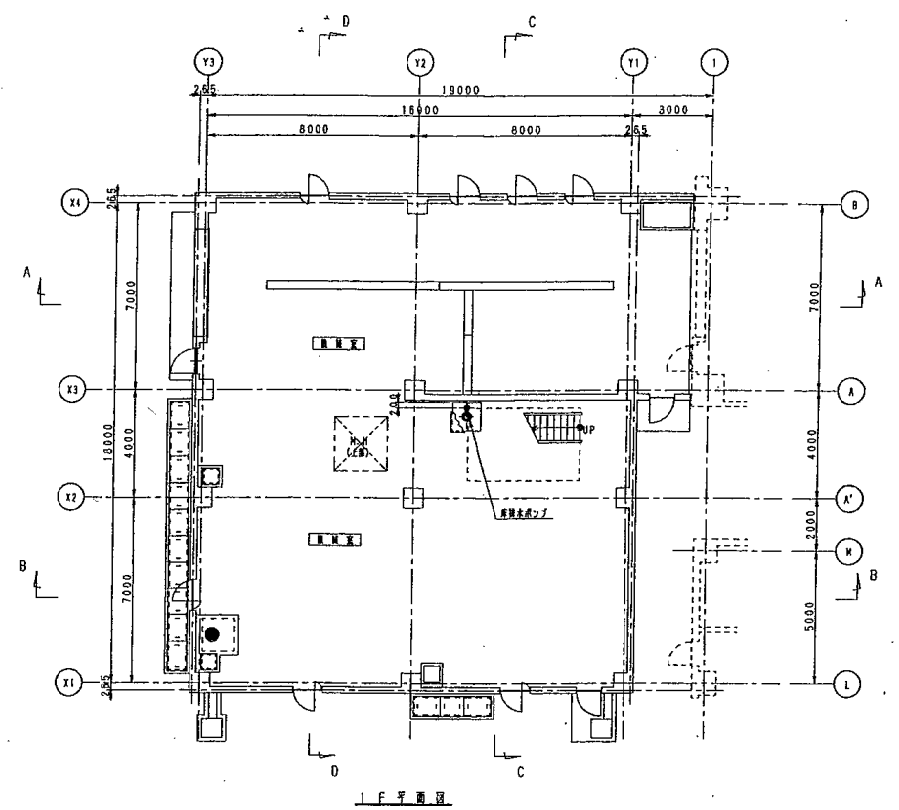


1F平面図

図号	DW-85064	縮尺	1/100
作成	2013年8月	設計	株式会社 タクマ
校核		承認	
備考	平成12年度 国庫補助事業 西郷スラッジセンター 排ガス処理施設増設増設増設工事		
図名	札幌市下水道局建設部建設課 建設課		
集積部室	建設課		
図名	建設課		
縮尺	1/100		
作成	平成12年8月		
設計	株式会社 タクマ		

図名	図号	図種	図尺	図日	図者
DW-850666					
△					
△					
△					
△					

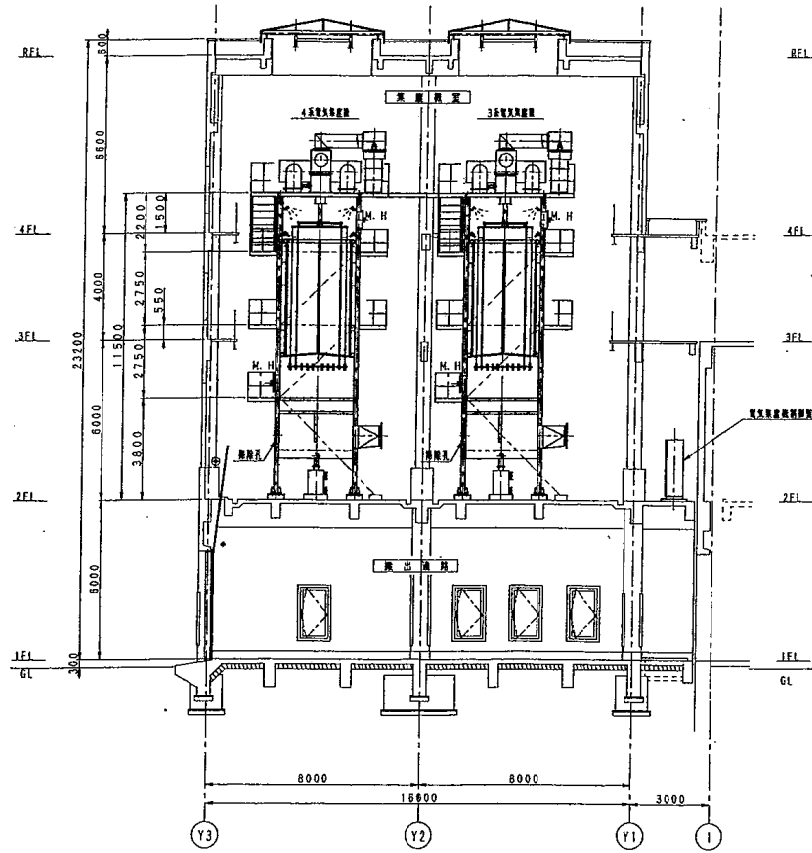

A-A 断面図

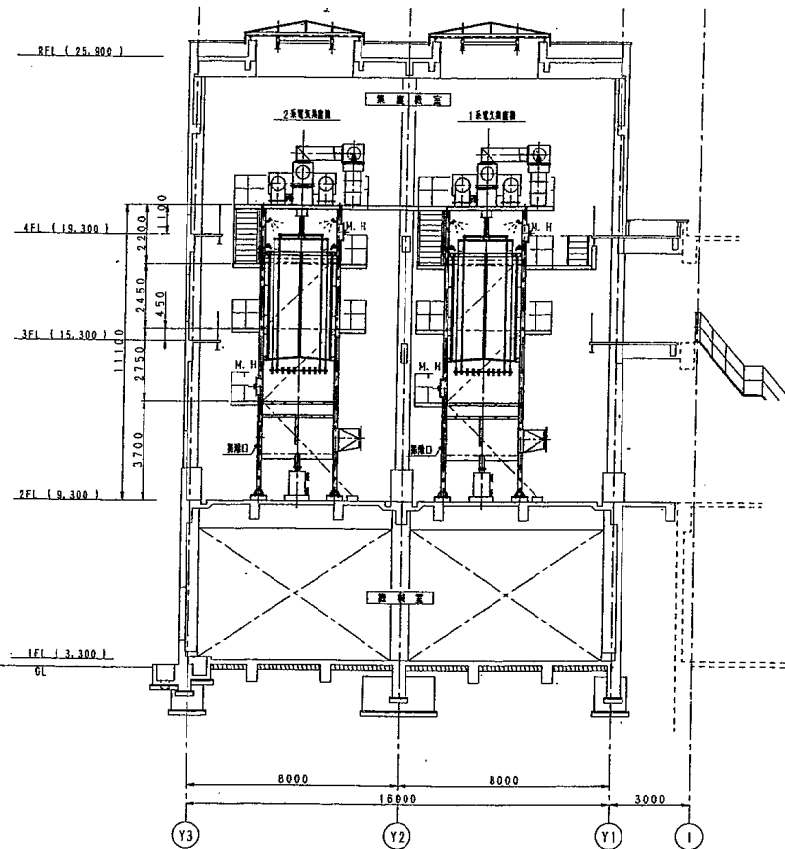


B-B 断面図

図号	名	号	1/1000	材質	記	号
平成12年度	国庫補助事業	札幌市下水道局	建設部	建設部	建設部	建設部
西宮スラッジセンター						
排ガス処理装置機械設備増設工事						
図名	DW-850666					△
図号	承認	設計	校閲	印	印	印
承認						
校閲						
印						
製図						
尺	1/1000	年	月	日	製	図
製					株式会社	タクマ

平成12年3月 しゅんじゅ 7

機器配置断面図 (1/2)

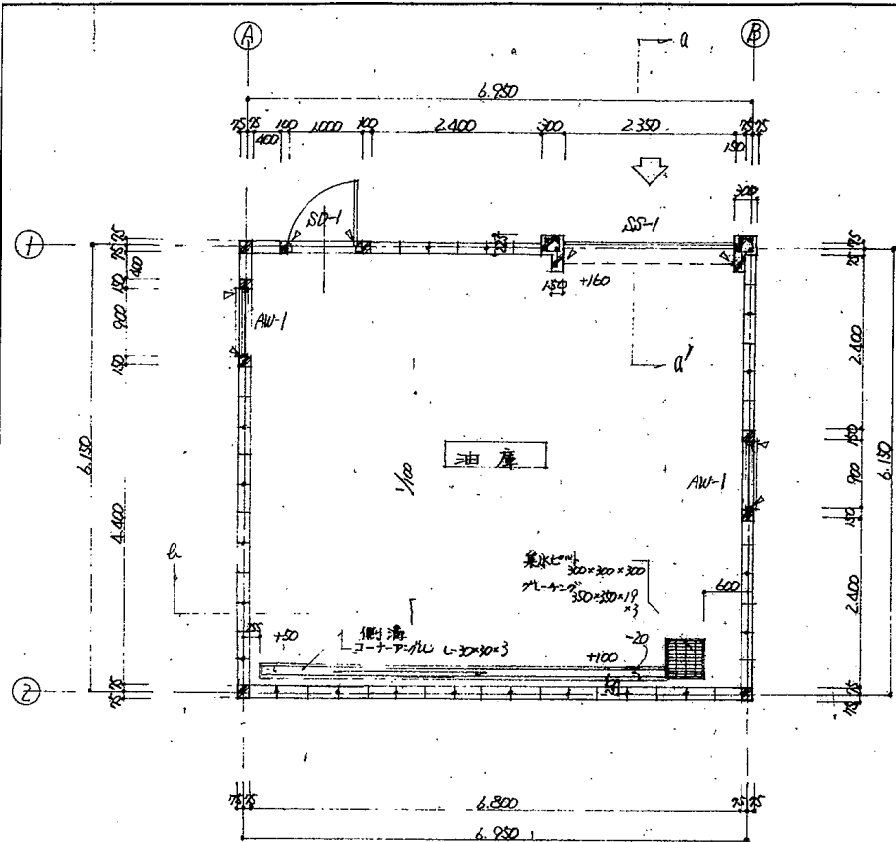


平面加油機圖 1/50

アクリル配筋表	アクリル2枚各L D10
アクリル	アクリル3枚各L D10
×	D-10
×	D-8

下例
 □ 柱型主筋4-D8、アクリルD10@20
 □ 柱型副筋同上表L以外

仕上表	
外壁	布H=600mm全行 層E.L.0m刷毛引付付付付
屋根	折板@D8(90mm) 層E.L.0m吹付@10mm
内装床	コンクリート全行埋之A種
一層	布H=300mm全行埋之E.L.0m全行@20 層E.L.0m吹付付付付
天井	表のL.0m

下例
 P-3-3-7 10=10

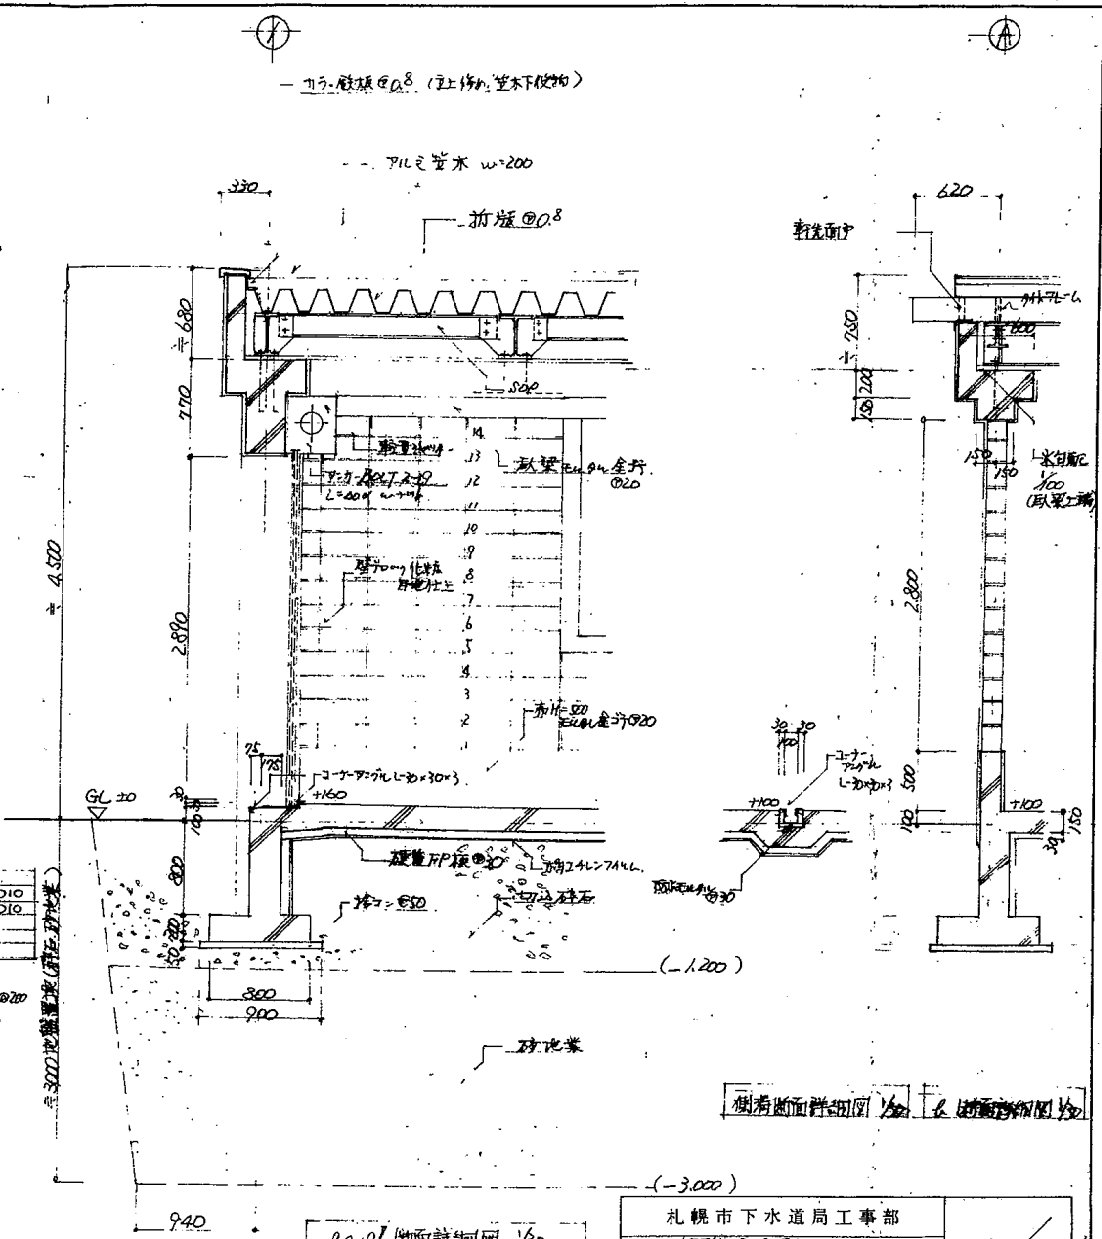

立面詳細図 1/50

札幌市下水道局工事部				7
工事名 汚水下水処理場建設工				
図面名 平面加油機圖 仕上表 各断面詳細図				Scale 1/50 1/30 平成4年9月
課長	主任	技師	設計	

24cm



⑩


⑪

①

②

③

④

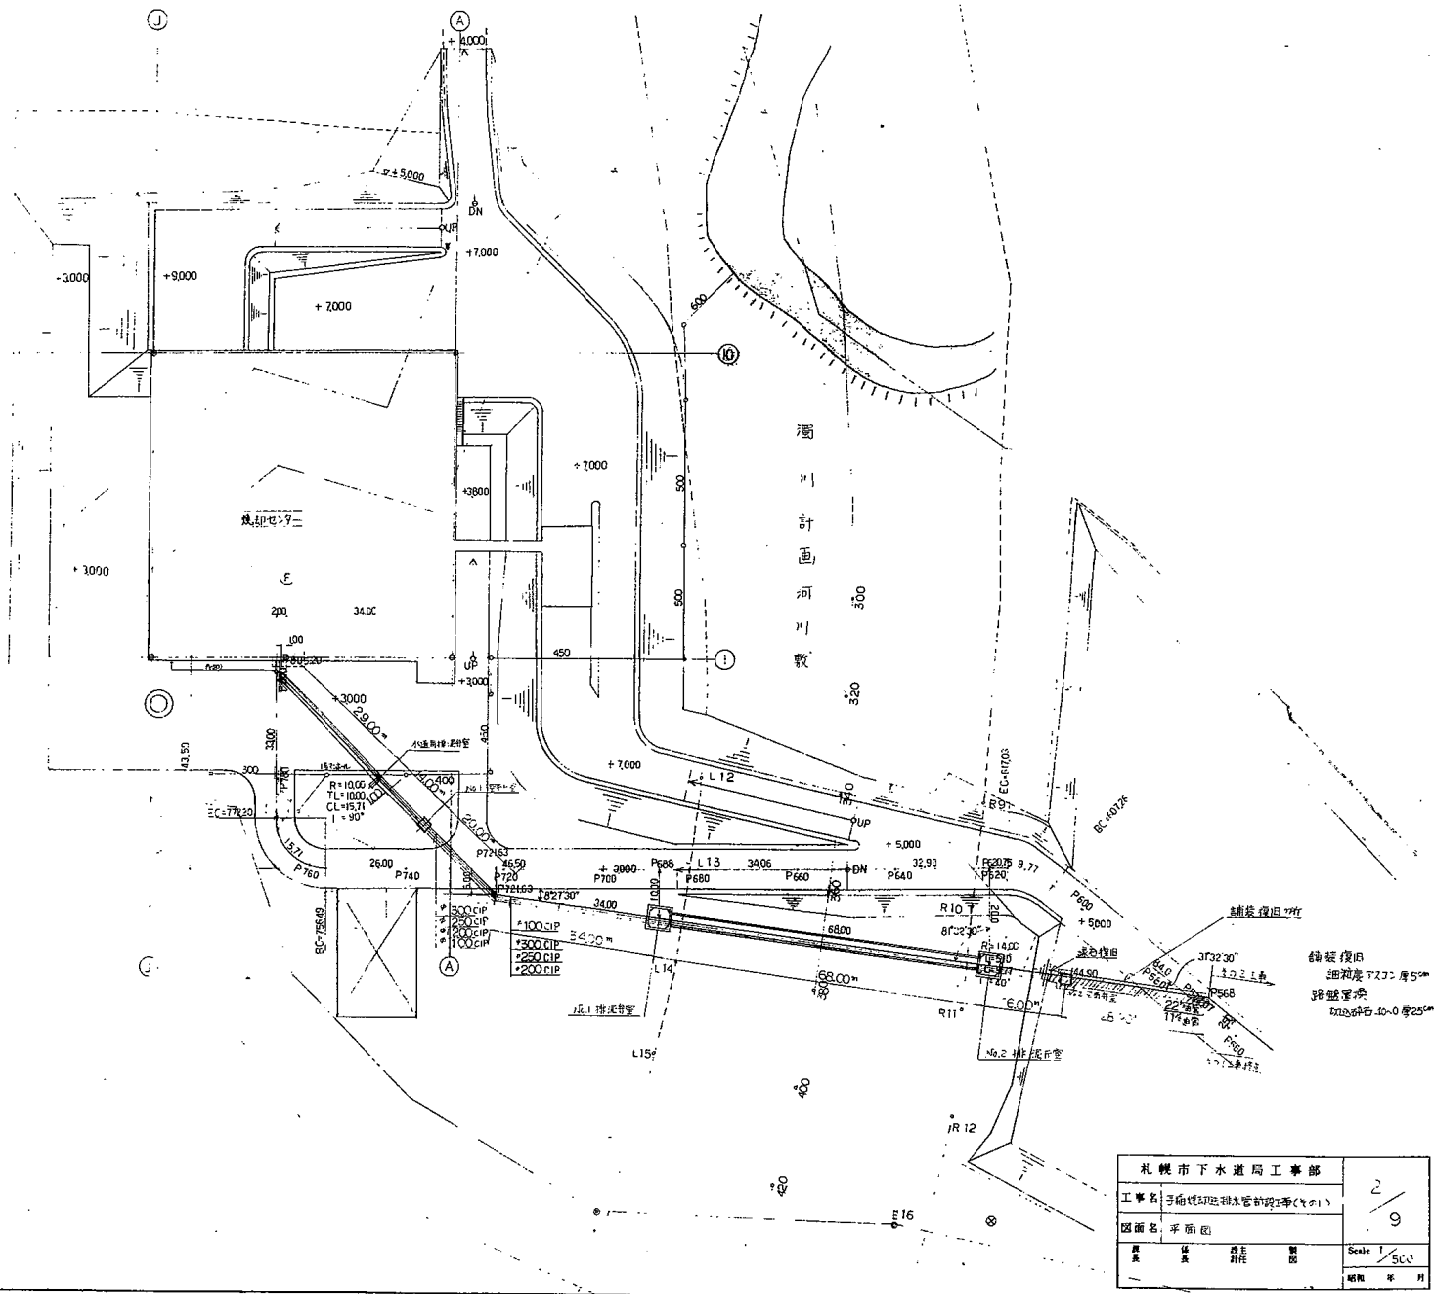

札幌市下水道局工務部		2 9
工事名 三浦地区埋込管の改修工事(ヤカ)		
図面名 平面図		Scale 1/500 昭和 年 月
製 図 者	検 査 者	



ストックヤード平面図

