


適合基準参考図

| 記号 | 名称 |
|----|---------|
| ① | 自火報表示灯 |
| ② | 防煙表示灯 |
| ③ | 警報表示灯 |
| ④ | ガス漏れ表示灯 |
| ⑤ | ガス漏れ操作部 |
| ⑥ | 予備品箱 |

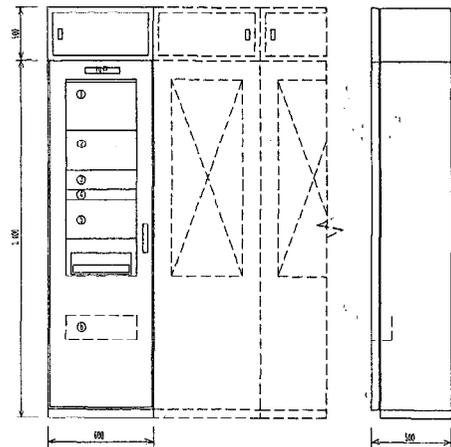


ダンパー運動マトリックス

| 火報番号 | ダンパー番号 |
|------|---------|
| 1 | 1, 3, 4 |
| 2 | 1, 2, 5 |
| 3 | 1, 5 |
| 4 | 2, 5 |
| 5 | 3, 4 |
| 6 | 3, 4, 5 |
| 7 | 5 |
| 8 | 5 |
| 9 | 5 |

放送運動表

| 階別 | 火報番号 |
|------|---------------|
| 1階 | 1, 2, 3, 4 |
| 2階 | 5, 6, 7, 8, 9 |
| 3階 | 10, 11, 12 |
| 4階 | 13, 14, 15 |
| 5階 | 16, 17, 18 |
| 6階 | 19, 20, 21 |
| 塔屋 | 22 |
| 階段 | 23, 24 |
| ELEV | 25 |

(参考寸法)

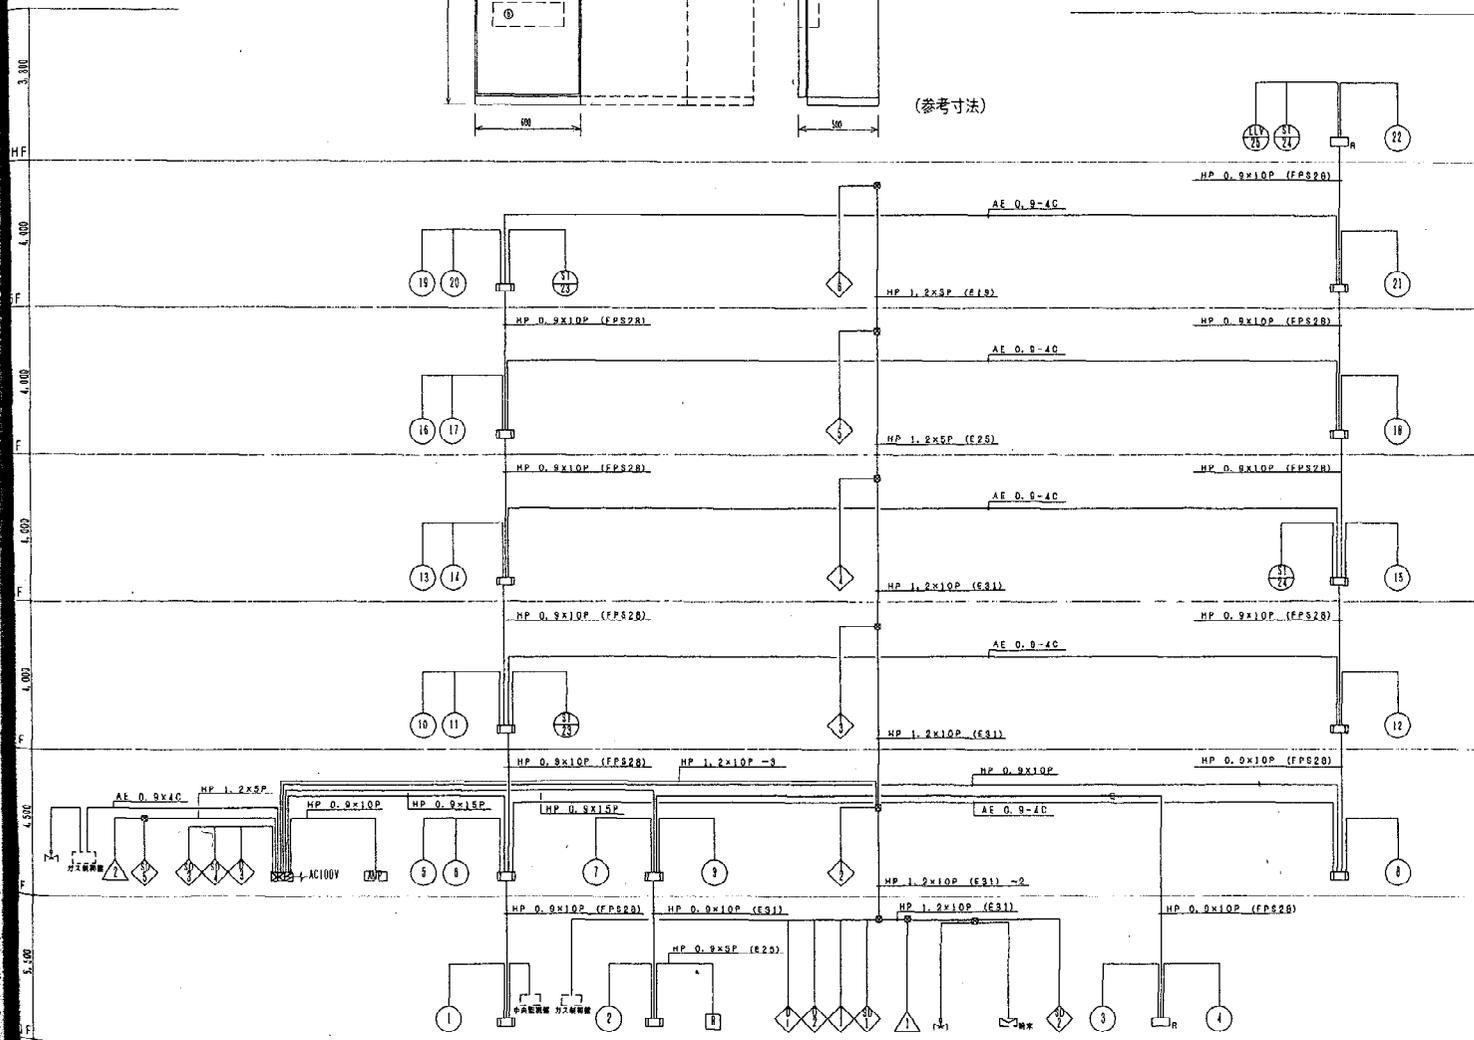

幹線系統図

| 記号 | 名称 | 備考 |
|----|-------------|-------------------------------|
| ① | 受信機 | 種名型 P型 1級 (自立型) |
| ② | 送信機 | 火報 25L, 防火 20L, ガス 5L, 警報 10L |
| ③ | 警報受信機 | 露出型 (○)内蔵 |
| ④ | 警報受信機 | 消火器箱内蔵型 (○)内蔵 |
| ⑤ | 受信機 | P型 1級 |
| ⑥ | 表示灯 | AC24V 0.5W LED球 |
| ⑦ | 音動式スプット抑音装置 | 2種 音 壁込型 |
| ⑧ | 定速式スプット抑音装置 | 1種 音 防ホネ |
| ⑨ | 定速式スプット抑音装置 | 1種 音 壁込型 |
| ⑩ | 光電式スプット抑音装置 | 2種 音 壁込型 |
| ⑪ | 光電式スプット抑音装置 | 3種 音 壁込型 |
| ⑫ | 終端器 | 別途説明設備プレートに取付 (本工程) CRE |
| ⑬ | 自動閉鎖装置 | 防火扉用 ラッチ式 |
| ⑭ | 自動閉鎖装置 | 防火シャッター用 (別途工事) |
| ⑮ | 自動閉鎖装置 | 防煙垂れ幕用 (別途工事) |
| ⑯ | 自動閉鎖装置 | 防火ダンパー用 (取付) (別途工事) |
| ⑰ | 自動閉鎖装置 | 防火ダンパー用 (取付) (別途工事) |
| ⑱ | 切替器 | 兼防火ダンパーは送機後付型 |
| ⑲ | ガス漏れ検知器 | DC24V 都市ガス用 |
| ⑳ | ガス緊急遮断弁 | (別途工事) |
| ㉑ | ガス漏れ警報器 | 露出型 |
| ㉒ | リレー箱 | 消火器起動用 |
| ㉓ | 制御盤 | 粉末消火器用 (別途工事) |
| ㉔ | 電線路 | ケーブル配線・隠蔽配線 |
| ㉕ | 電線路 | 架設管 |
| ㉖ | 電線路 | 露出配管 (石工兼電線管) |
| ㉗ | 立上げ・差込口・引下げ | |
| ㉘ | フルボックス | 200x200x100 (メタイン種) |
| ㉙ | 警報区保護扉 | |
| ㉚ | 警報区保護扉 | 自火機 1~25 |
| ㉛ | 初期警号 | 防火扉・シャッター 1~3 |
| ㉜ | 初期警号 | 防煙垂れ幕 1~5 |
| ㉝ | 初期警号 | 防火ダンパー 1~5 |
| ㉞ | 表示警号 | ガス漏れ 1~2 |

特記事項
1. 特記なき配線は、下記による。

| 配線 | 規格 |
|-----------|-----------|
| AE 0.9-2C | 2C |
| AE 0.9-4C | 4C |
| 防火 | HP 1.2-2C |
| | HP 1.2-3C |
| | HP 1.2-4C |
| | HP 1.2-5C |
| ガス | AE 1.2-4C |

兼立上げ・差込・異径部分等は、配管にて保護する。


1. 火災警報音響警報と、非常放送アンテナ個別警号を送出する。(両電圧α接点)
2. 防火ダンパーは自火報連動とする。
3. 防火ダンパー閉鎖時、空調機盤へ停止信号を送出する。(DC24V)
4. 火災警号にて電気設備の運転、E/V停止信号を送る。

| 6. 警報内訳 | 仕様 |
|------------|----|
| 消火栓ポンプ起動 | 1L |
| 消火栓ポンプ異常 | 1L |
| 消火栓ポンプ停止検出 | 1L |
| 初速消火設備閉鎖 | 1L |
| 初速消火設備起動 | 1L |
| 粉末消火設備閉鎖 | 1L |
| 粉末消火設備起動 | 1L |
| ガス緊急遮断弁 | 1L |
| 予備 | 3L |

| 7. 防煙内訳 | 仕様 |
|---------|----|
| 防火扉 | 1L |
| 防火シャッター | 5L |
| タレ幕 | 8L |
| 予備 | 8L |

| 竣功図 | |
|------|--------------------------|
| 工事名 | 札幌市下水道局庁舎通信設備新設工事 |
| 図名 | 自動火災報知設備 系統図 |
| 工期 | 平成9年7月~平成10年11月 縮尺 1/100 |
| 請負会社 | 北海道消防器材株式会社 図番 21/26 |
| 請負者 | 鈴木 裕章 TEL 011-811-1551 |


地下1階

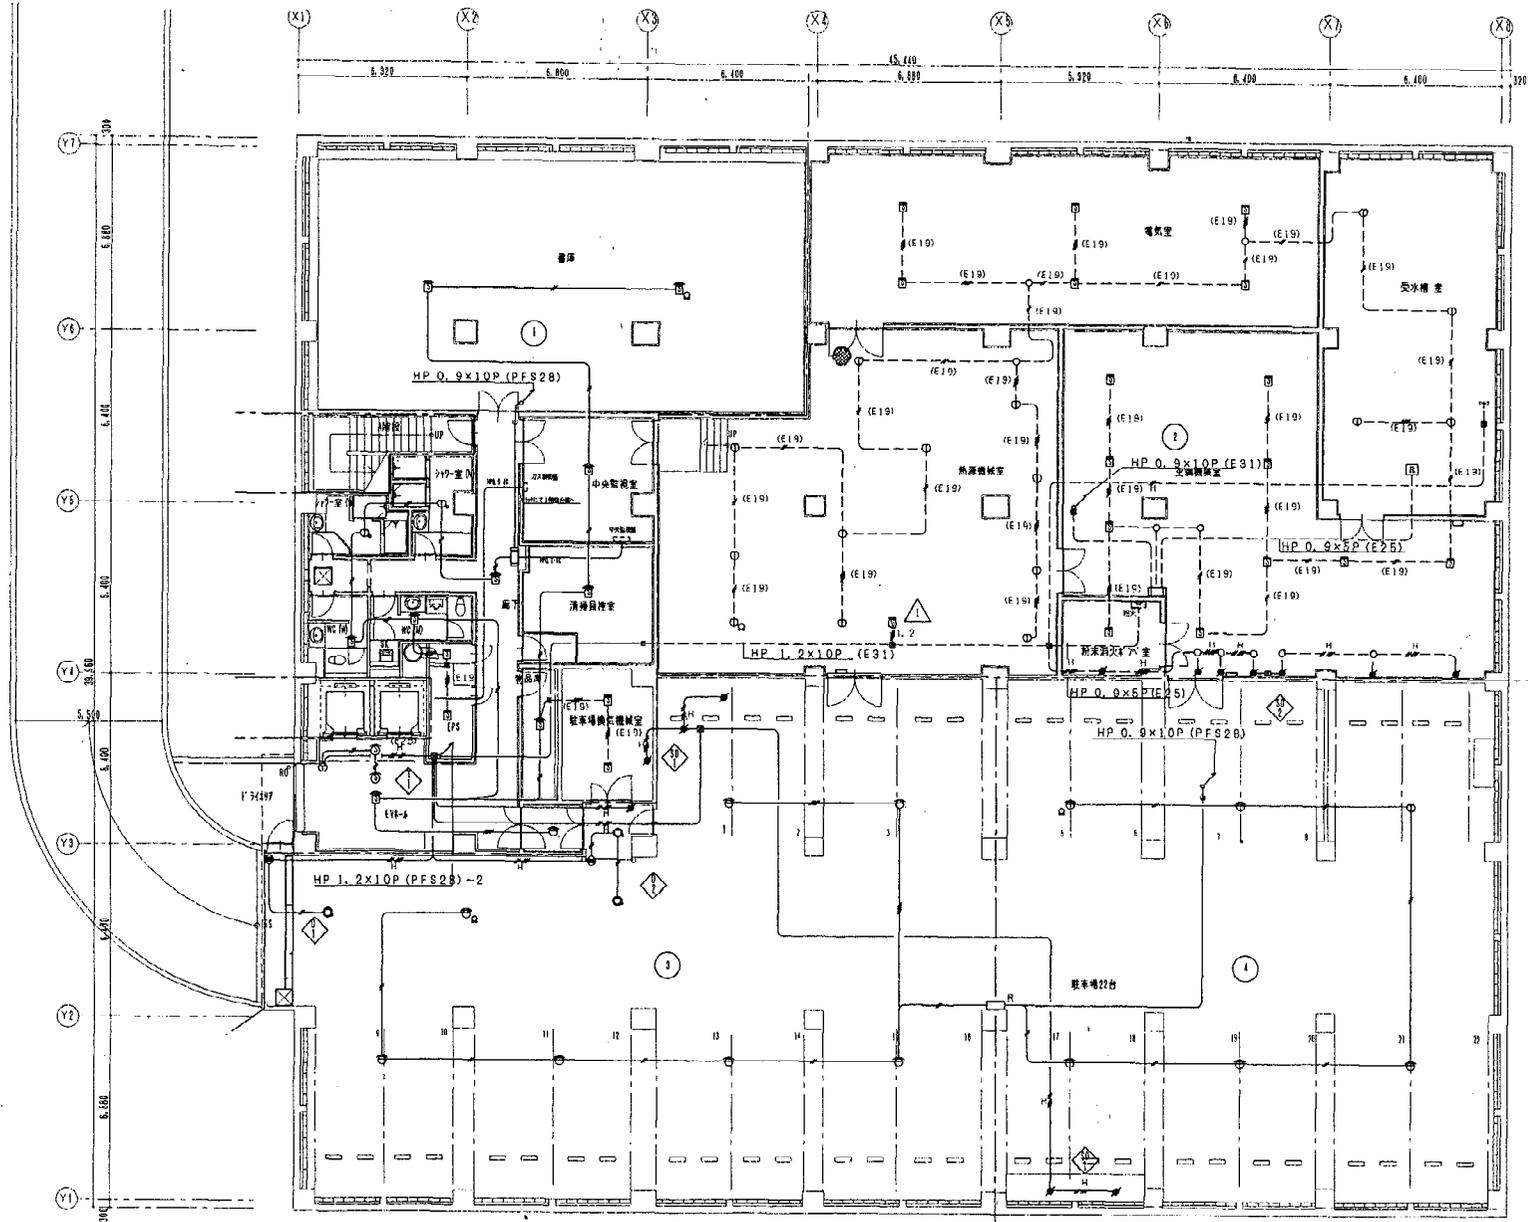

B 1階平面図 5=1/100

| 竣 功 図 | |
|-------|-------------------------|
| 工事名 | 札幌市下水道局庁舎適任改修新設工事 |
| 図名 | 自動火災報知設備 地階平面図 |
| 工期 | 平成9年7月~平成10年11月 縮尺1/100 |
| 請負会社 | 北海道消防機材株式会社 図番22/26 |
| 請負者 | 鈴木 裕 葉 TEL 011-611-1551 |


2階

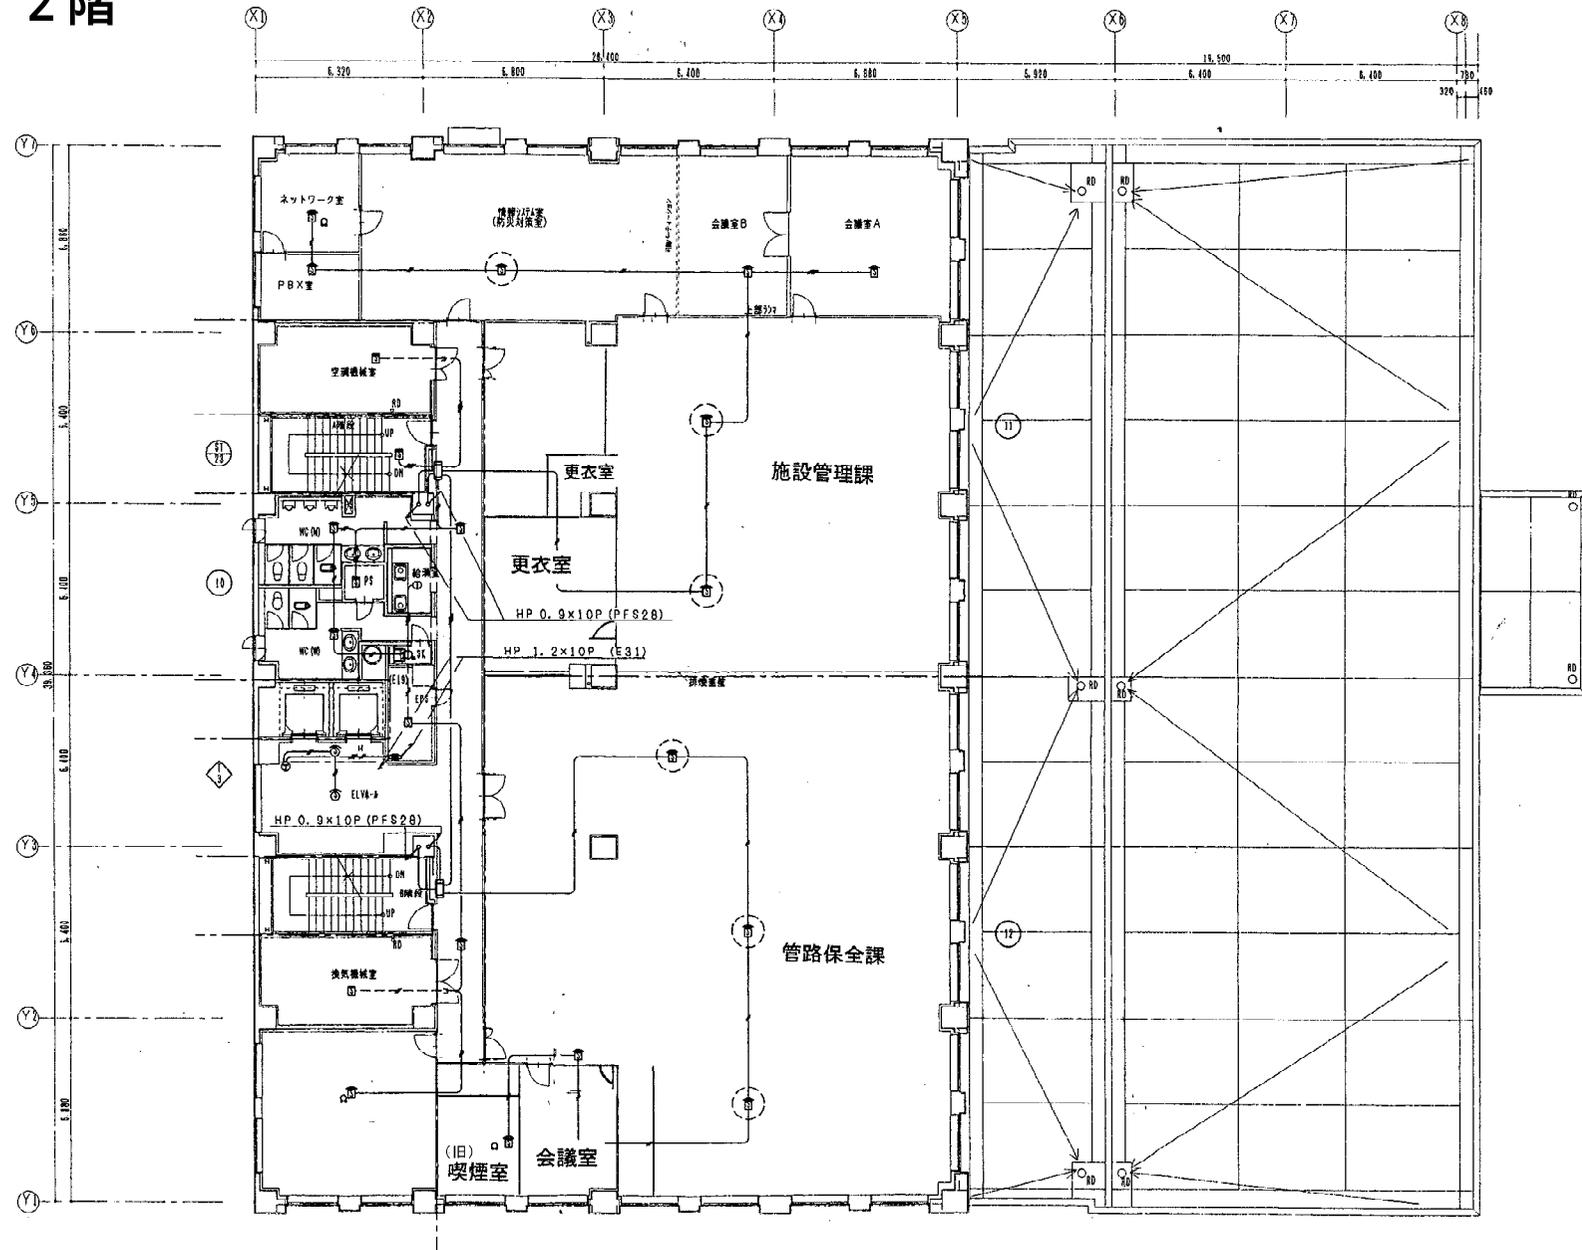

2階平面図 S-1/100


| 竣 功 図 | |
|-------|--------------------------|
| 工事名 | 札幌市下水道局庁舎通信設備新設工事 |
| 図名 | 自動火災報知設備 2階平面図 |
| 工期 | 平成9年7月～平成10年11月 縮尺 1/100 |
| 請負会社 | 北海道消防機材株式会社 図番 24/26 |
| 請負者 | 鈴木 裕章 TEL 011-611-1551 |

3階

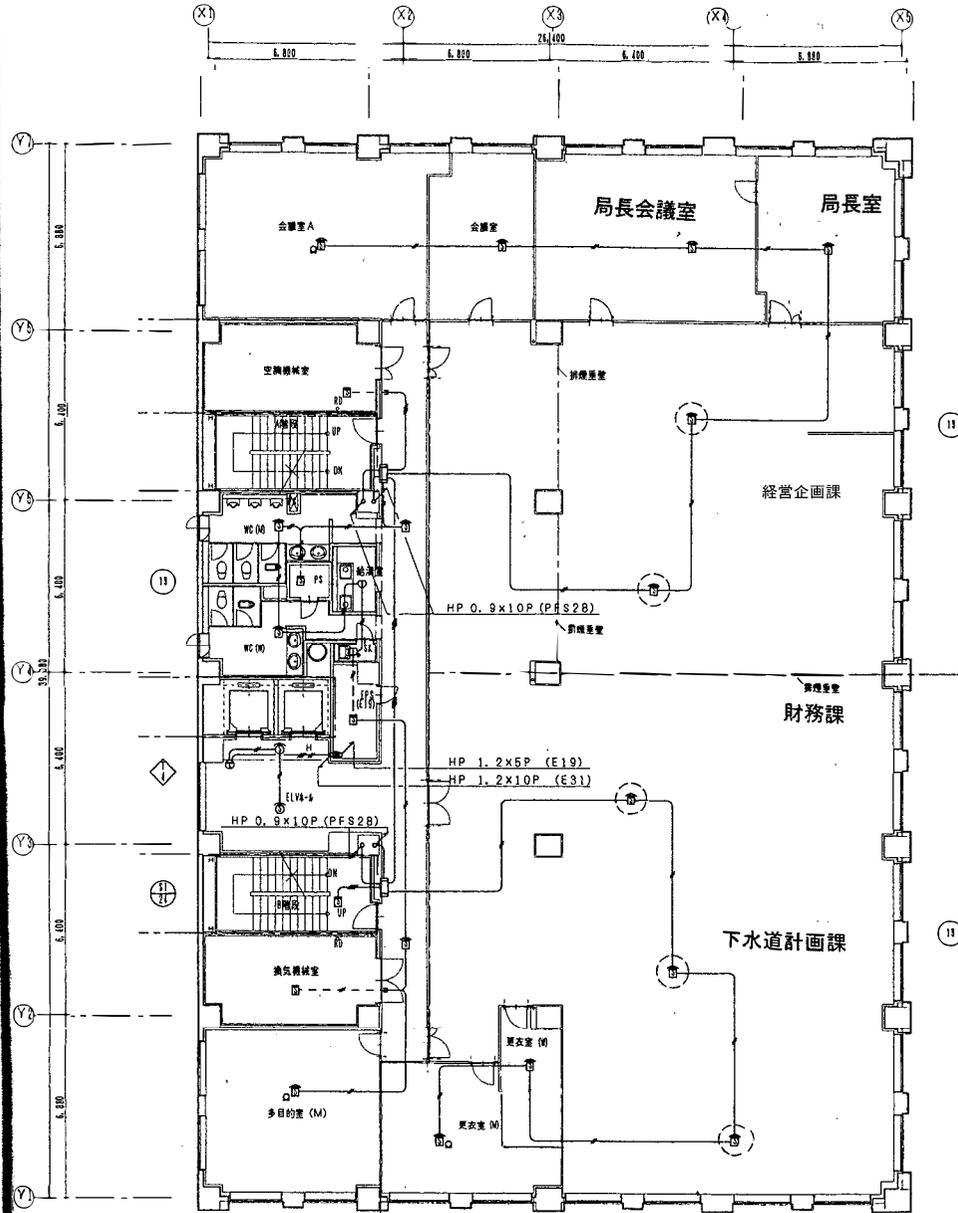

3階平面図 S=1/100


4階

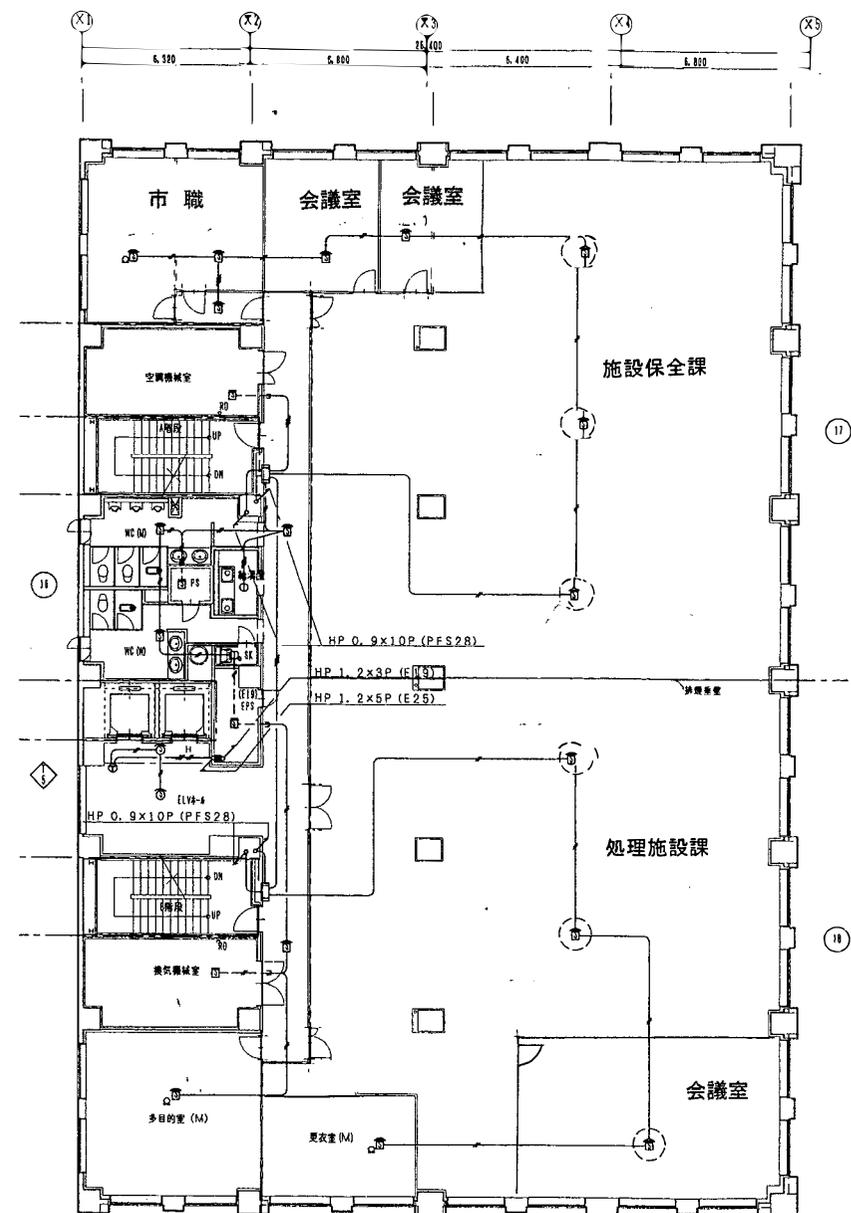

4階平面図 S=1/100


| 竣工図 | |
|------|-------------------------|
| 工事名 | 札幌市下水道局庁舎通信設備新設工事 |
| 図名 | 自動火災報知設備 3階・4階平面図 |
| 工期 | 平成9年7月~平成10年11月 縮尺1/100 |
| 請負会社 | 北海道消防機材株式会社 図番25/26 |
| 請負者 | 鈴木 裕章 TEL 011-611-1551 |

5階

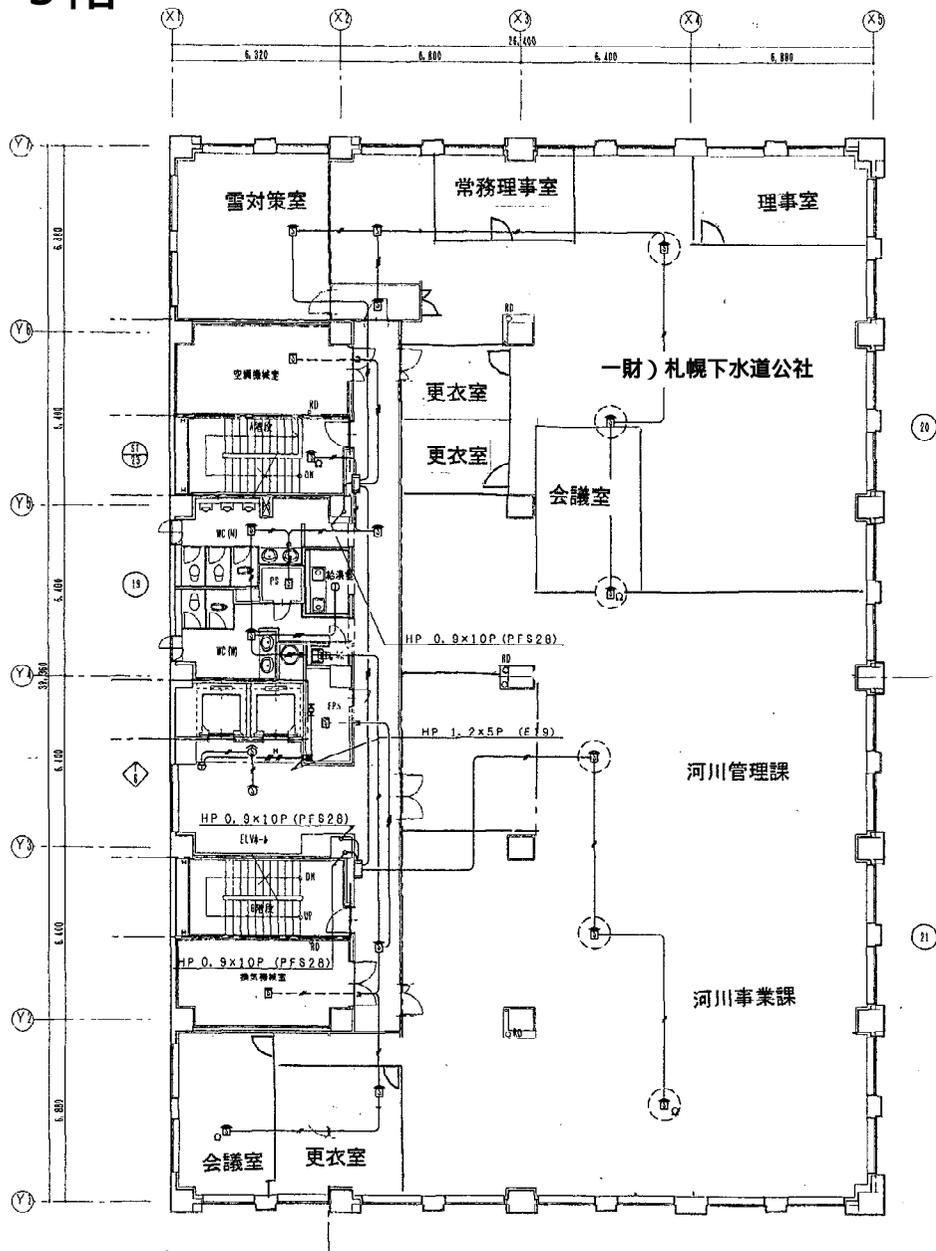

5階平面図 S=1/100

PH

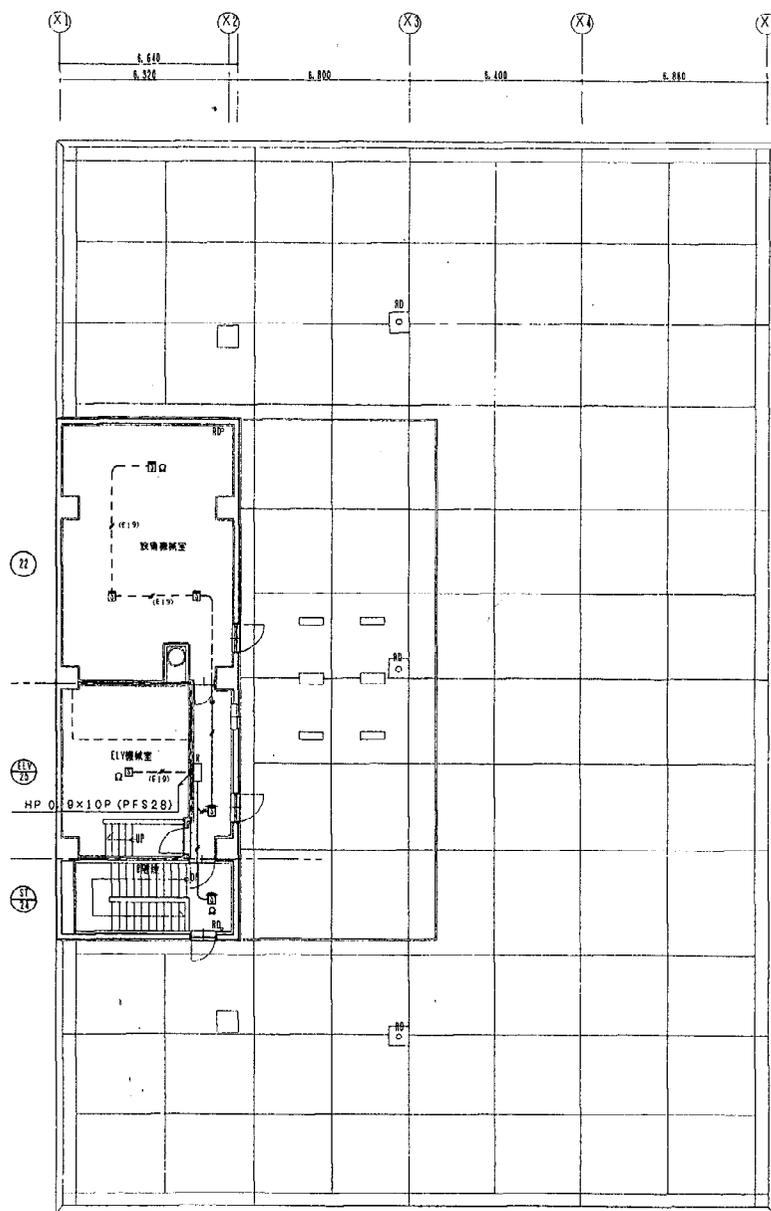

PH階平面図 S=1/100

竣功図

| | | | |
|------|-------------------|-----|--------------|
| 工事名 | 札幌市下水道局庁舎通信設備新設工事 | | |
| 図名 | 自動火災報知設備 5階 塔屋平面図 | | |
| 工期 | 平成9年7月~平成10年11月 | 縮尺 | 1/100 |
| 請負会社 | 北海道消防機材株式会社 | 図番 | 26/26 |
| 請負者 | 鈴木 裕章 | TEL | 011-811-1551 |